


目次

高田土木事務所

図番	図面名称
01	高田土木事務所 位置図
02	高田土木事務所 系統図(新設)
03	高田土木事務所 敷地平面図(新設)
04	高田土木事務所 1F 機器配置図(新設)
05	高田土木事務所 2F 機器配置図(新設)
06	高田土木事務所 3F 機器配置図
07	高田土木事務所 4F 機器配置図(新設)
08	高田土木事務所 無線機械室 機器配置図(新設)
09	高田土木事務所 鉄塔 機器配置図(新設)
10	高田土木事務所 配線系統図(新設)
11	高田土木事務所 系統図(撤去)
12	高田土木事務所 敷地平面図(撤去)
13	高田土木事務所 1F 機器配置図(撤去)
14	高田土木事務所 2F 機器配置図(撤去)
15	高田土木事務所 4F 機器配置図(撤去)
16	高田土木事務所 無線機械室 機器配置図(撤去)
17	高田土木事務所 鉄塔 機器配置図(撤去)
18	高田土木事務所 配線系統図(撤去)


高田土木事務所 位置図

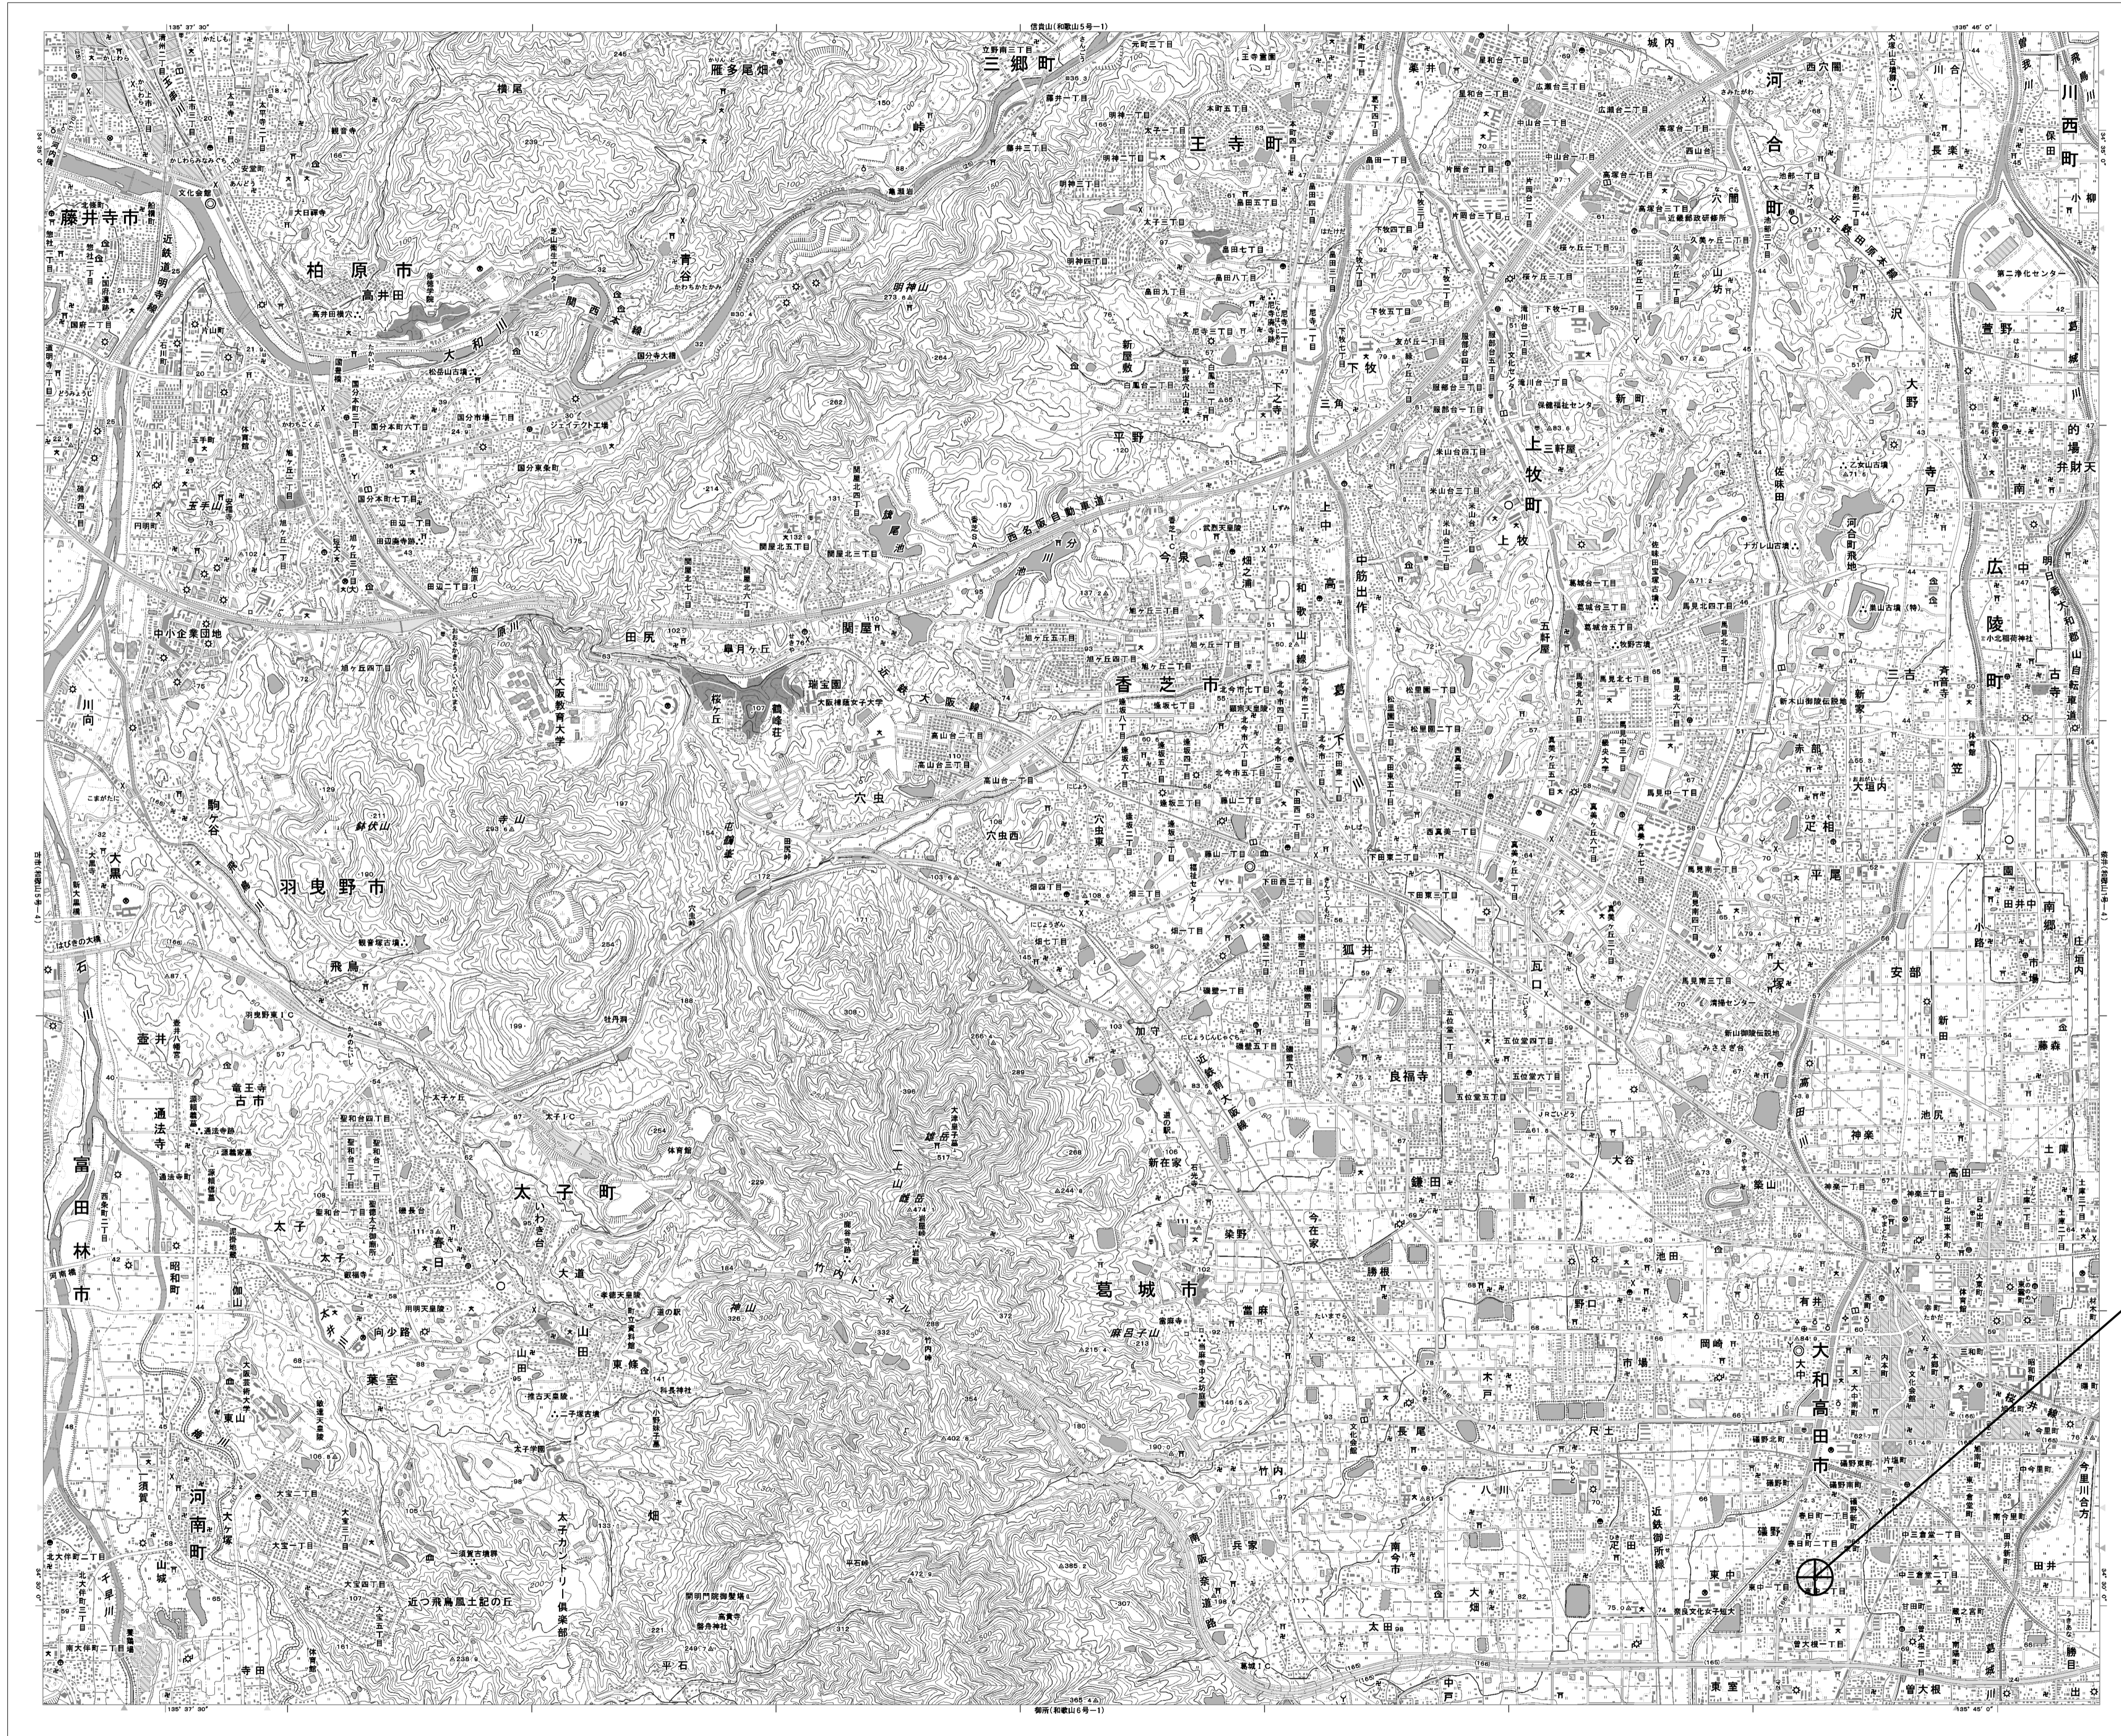

高田土木事務所

工事名	奈良県防災行政通信ネットワーク 衛星回線等再整備工事		
図面名	高田土木事務所 位置図		
作成年月日	令和 6 年 8 月		
縮尺	1:25000	図面番号	01
会社名	株式会社東京建設コンサルタント		
事業者名	奈良県		

高田土木事務所 系統図 (新設)


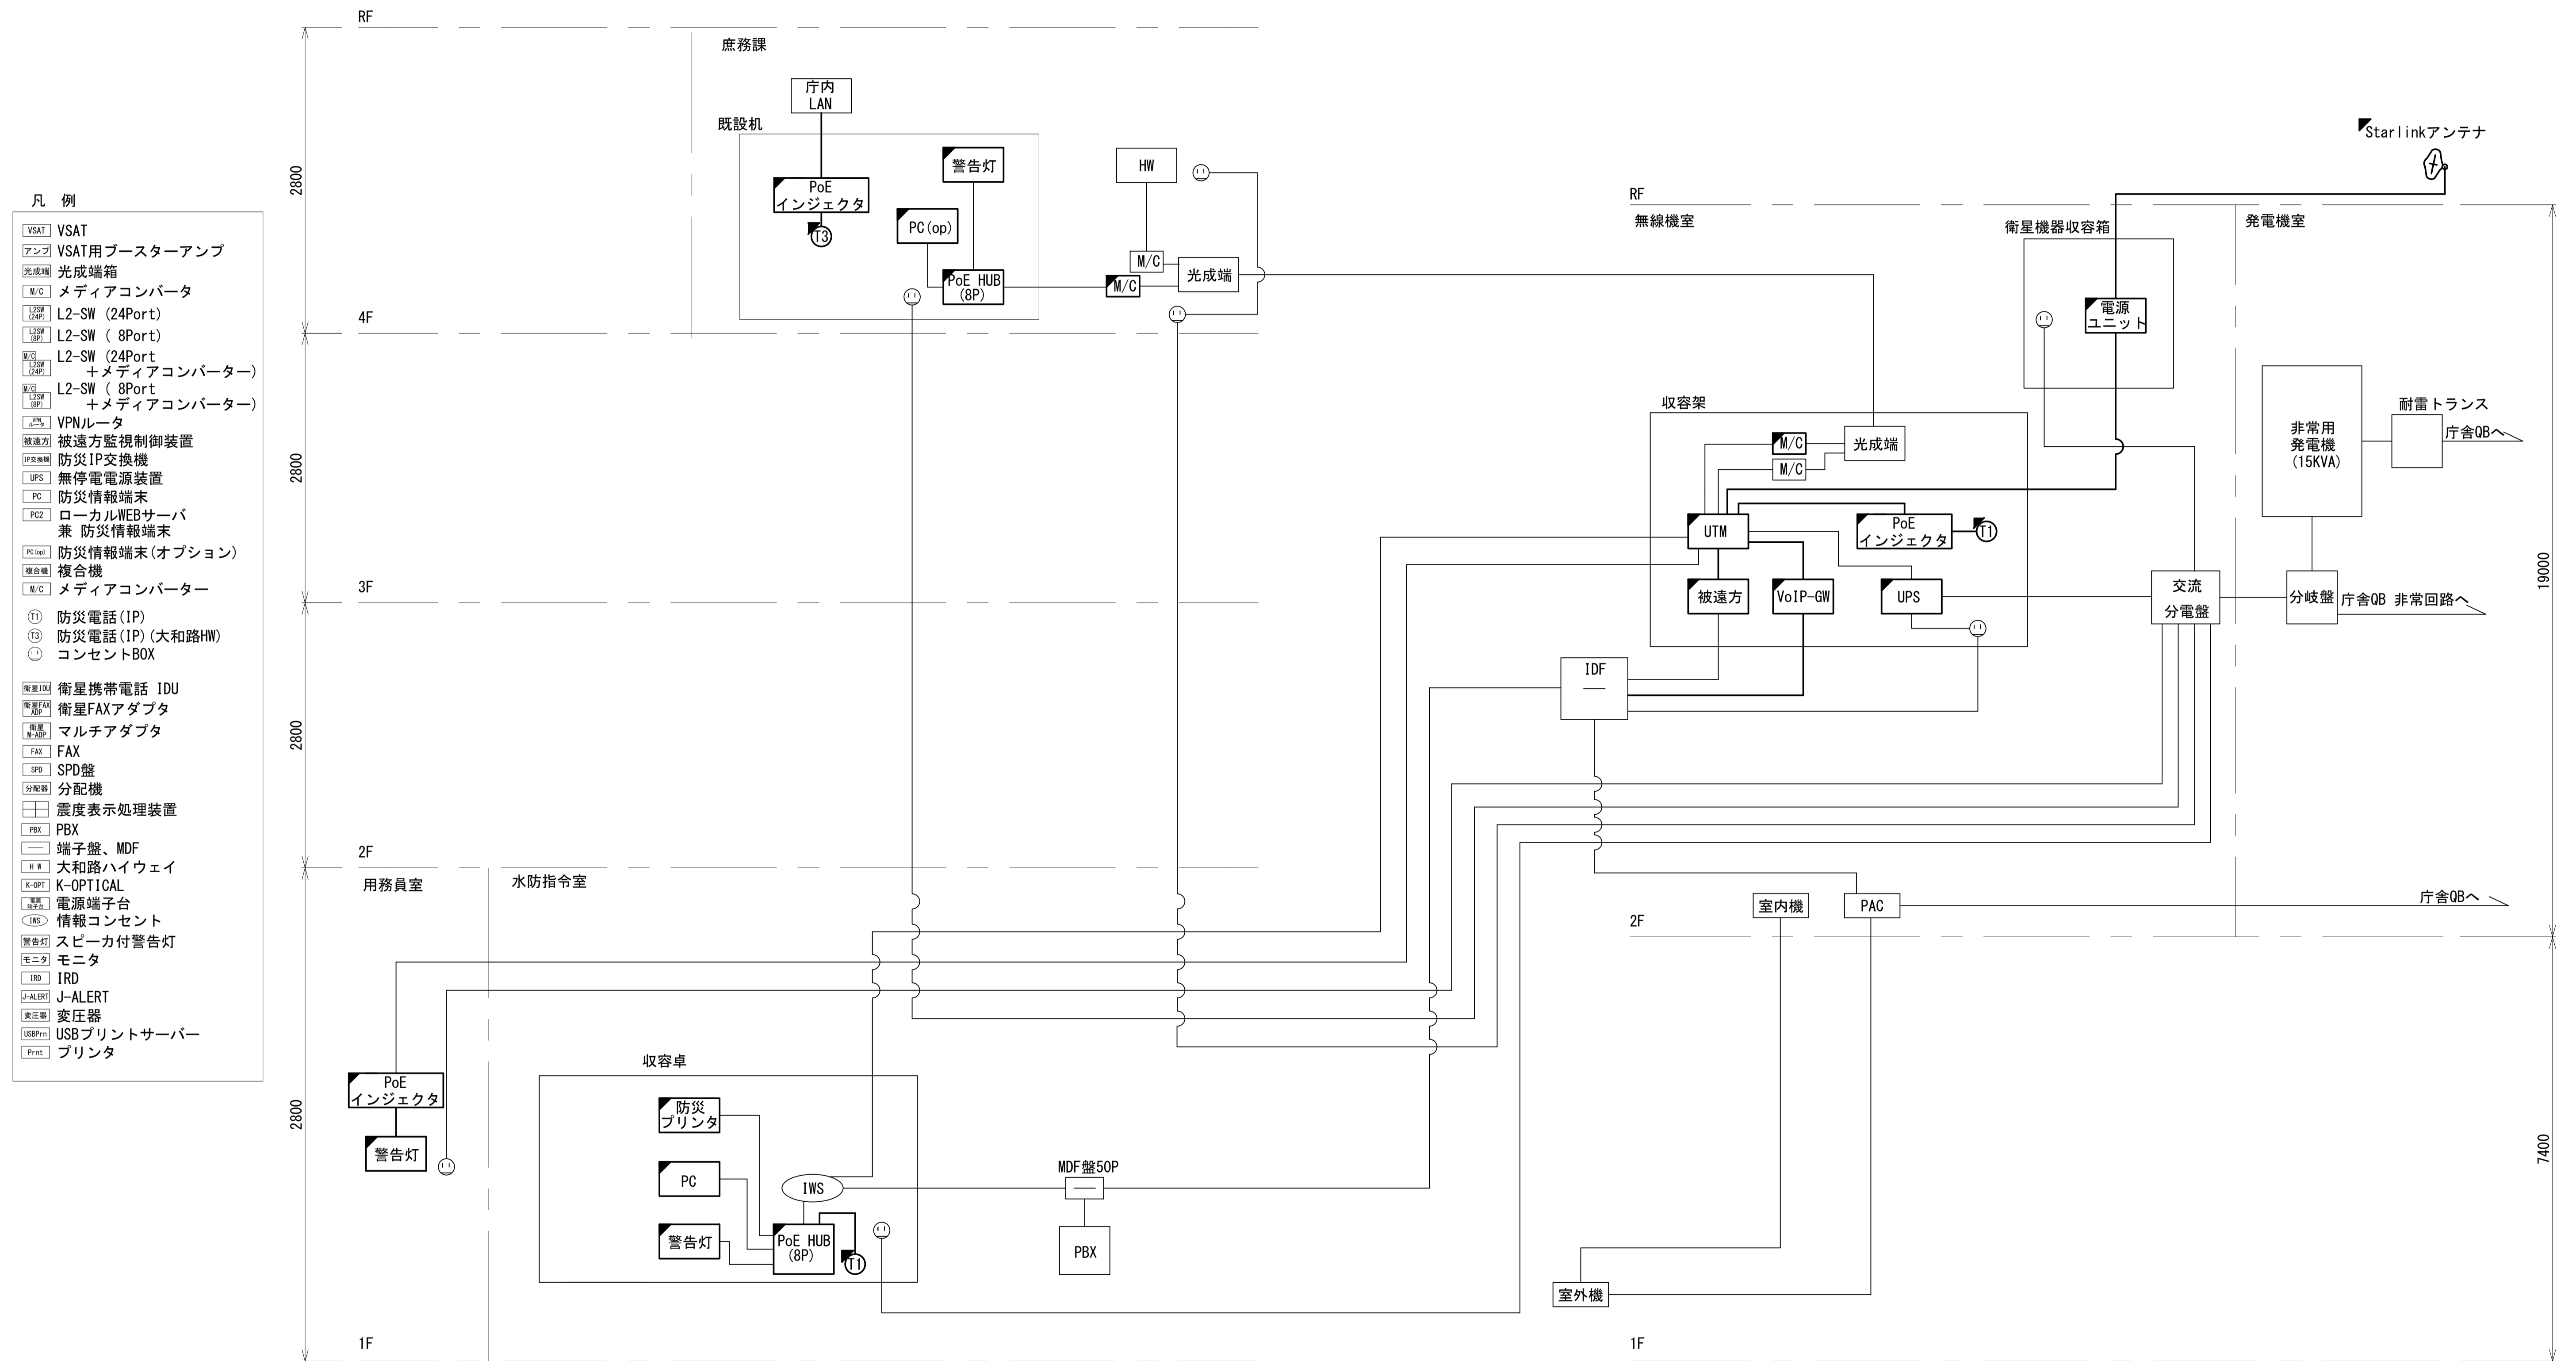


- 凡例**
- VSAT VSAT
 - アンプ VSAT用ブースターアンプ
 - 光成端箱 光成端箱
 - M/C メディアコンバータ
 - L2-SW (24P) L2-SW (24Port)
 - L2-SW (8P) L2-SW (8Port)
 - L2-SW (24P) +メディアコンバータ L2-SW (24Port +メディアコンバータ)
 - L2-SW (8P) +メディアコンバータ L2-SW (8Port +メディアコンバータ)
 - VPNルータ VPNルータ
 - 被遠方監視制御装置 被遠方監視制御装置
 - 防災IP交換機 防災IP交換機
 - UPS 無停電電源装置
 - PC 防災情報端末
 - PC2 ローカルWEBサーバ兼 防災情報端末
 - PC(OPT) 防災情報端末(オプション)
 - 複合機 複合機
 - M/C メディアコンバータ
 - Ⓜ 防災電話 (IP)
 - Ⓜ 防災電話 (IP) (大和路HW)
 - Ⓜ コンセントBOX
 - 衛星IDU 衛星携帯電話 IDU
 - 衛星FAXアダプタ 衛星FAXアダプタ
 - マルチアダプタ マルチアダプタ
 - FAX FAX
 - SPD SPD盤
 - 分配機 分配機
 - 震度表示処理装置 震度表示処理装置
 - PBX PBX
 - 端子盤、MDF 端子盤、MDF
 - H H 大和路ハイウェイ
 - K-OPT K-OPTICAL
 - 電源端子台 電源端子台
 - IWS 情報コンセント
 - 警告灯 スピーカ付警告灯
 - モニター モニター
 - IRD IRD
 - J-ALERT J-ALERT
 - 変圧器 変圧器
 - USBプリンター USBプリンター
 - プリンター プリンター


- 凡例**
- : 新設
 - : 撤去
 - : 新設
 - - - : 撤去
 - : 既設
 - : 既設

工事名	奈良県防災行政通信ネットワーク 衛星回線等再整備工事		
図面名	高田土木事務所 系統図(新設)		
作成年月日	令和 6年 8月		
縮尺	NON	図面番号	02
会社名	株式会社東京建設コンサルタント		
事業者名	奈良県		

高田土木事務所 敷地平面図 (新設)

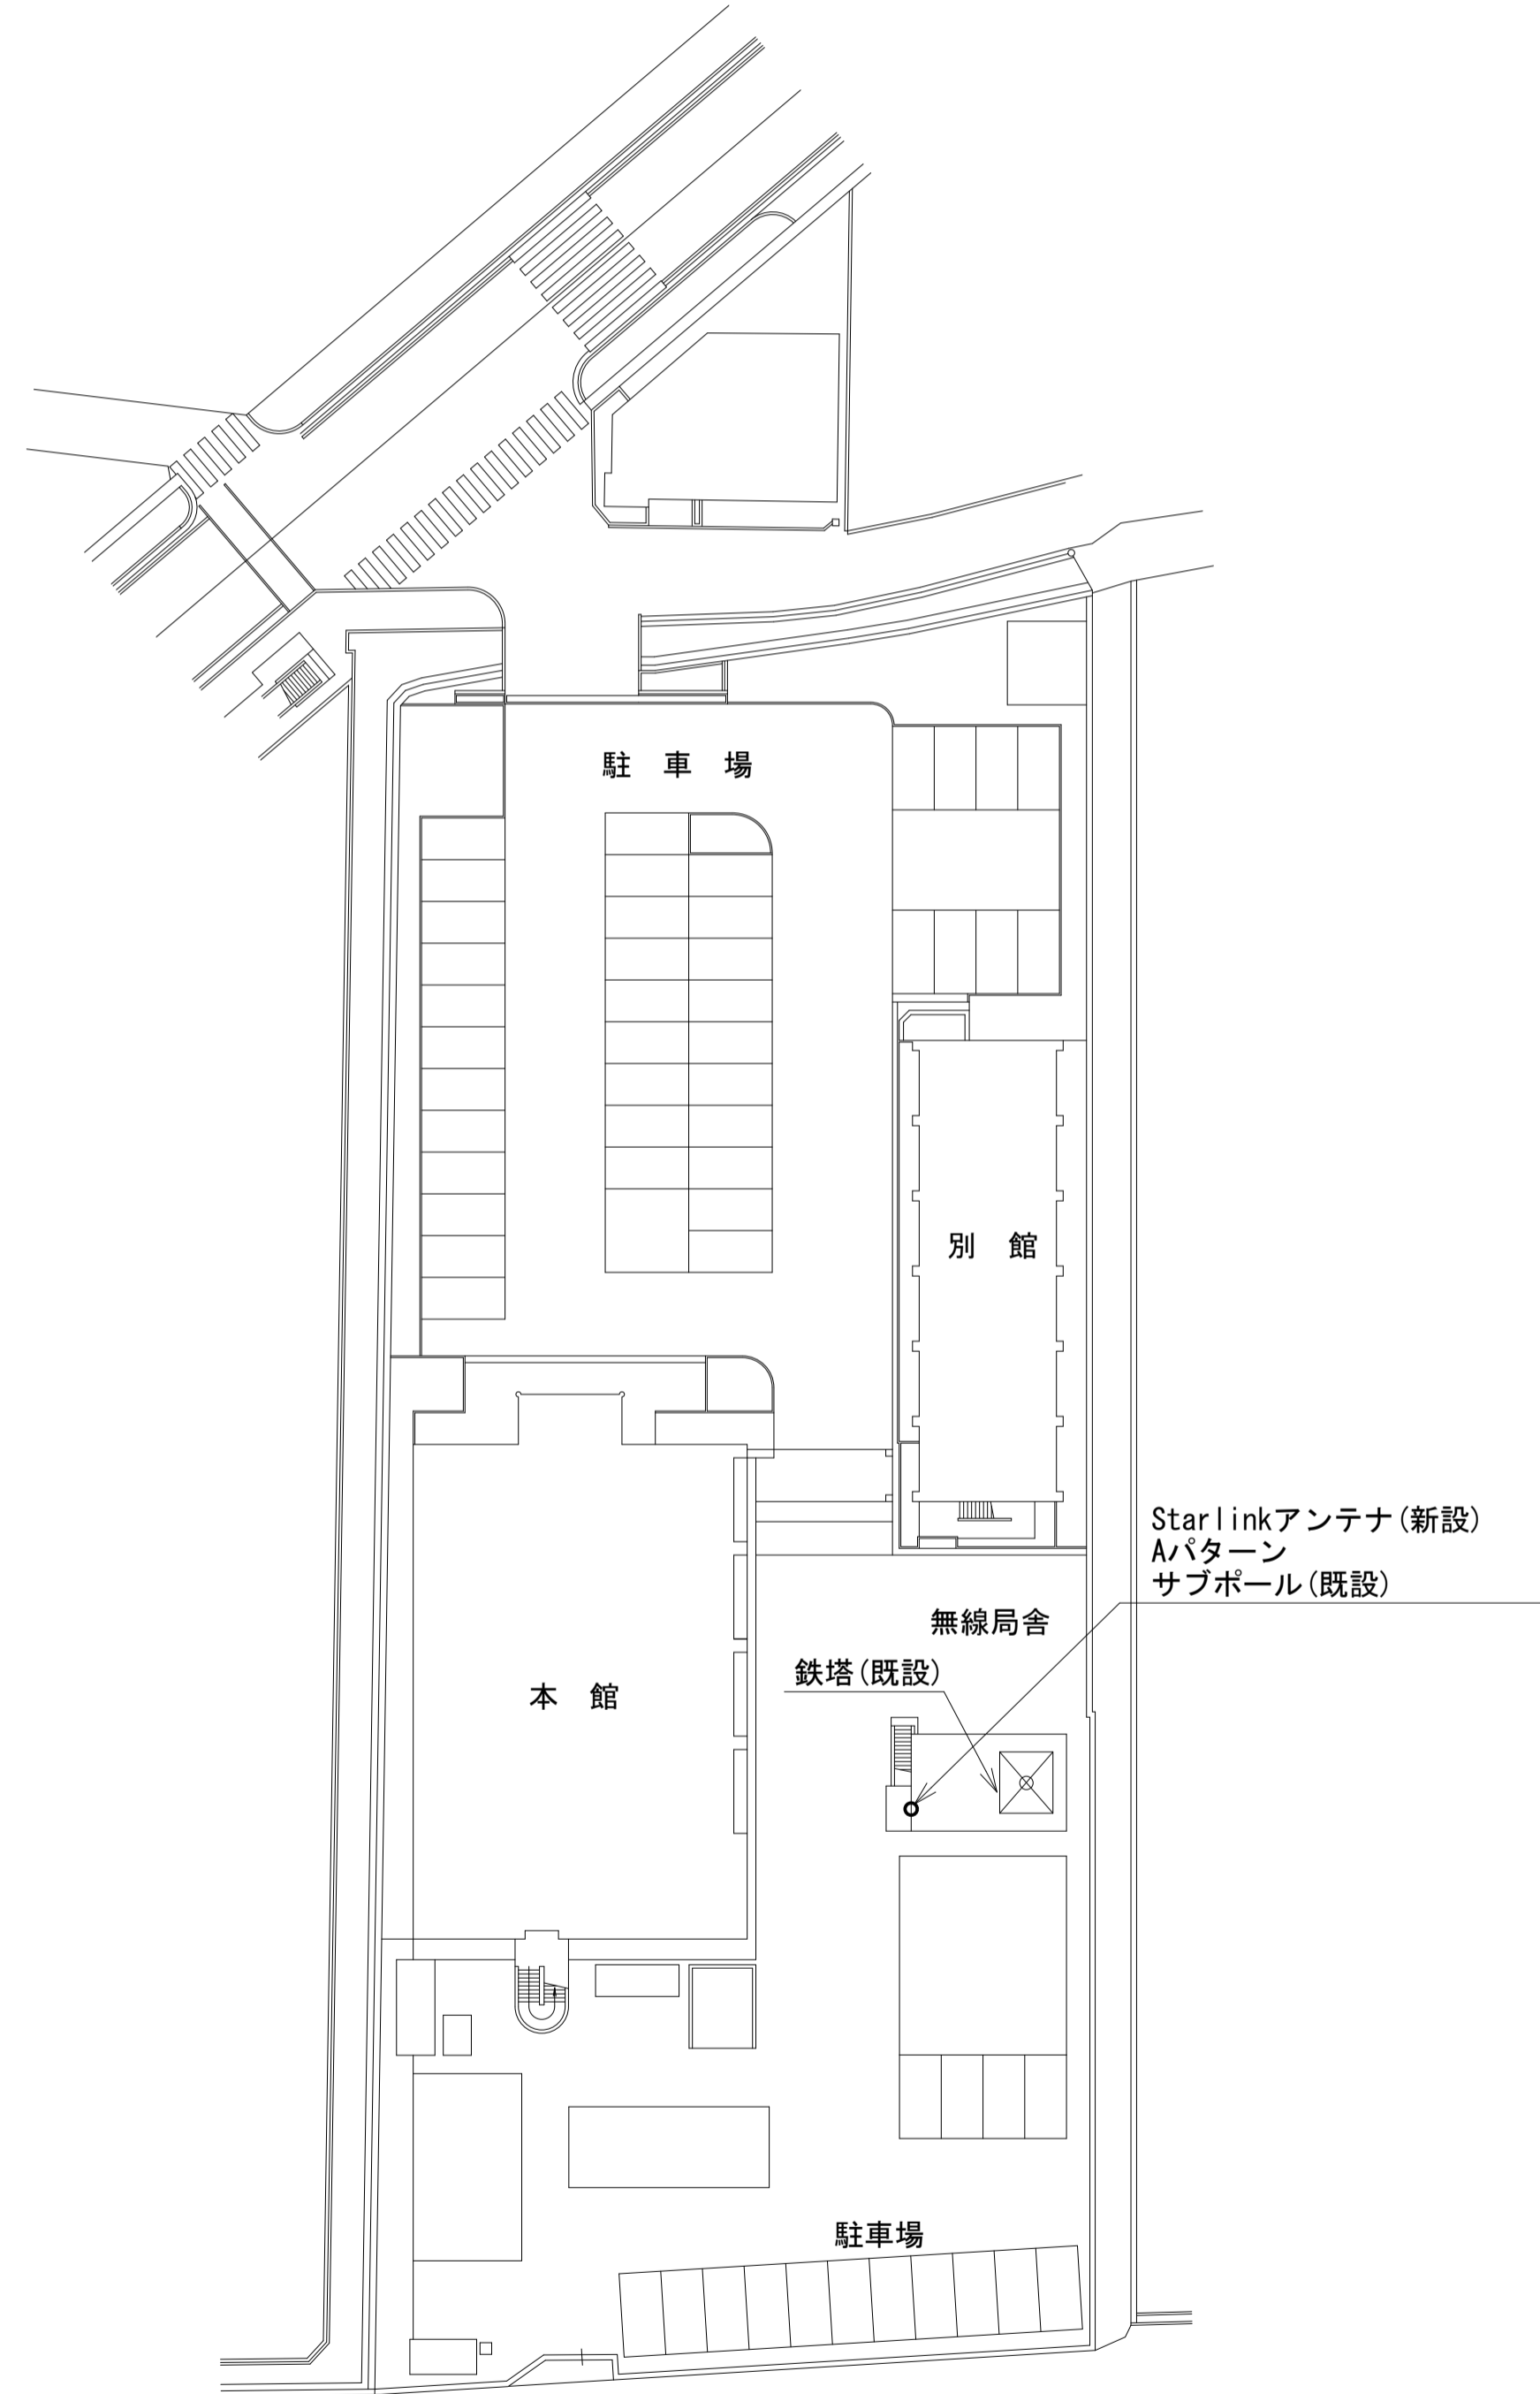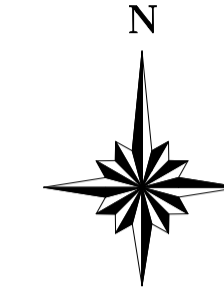

(衛星系)

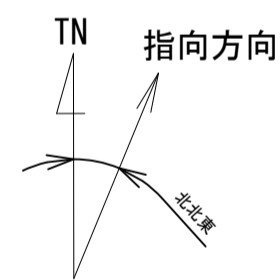



仰俯角140°

※Starlinkの方位角及び仰俯角は現地にて要調整。


凡 例	
	: 新設
	: 撤去
	: 新設
	: 撤去
	: 既設
	: 既設

工事名	奈良県防災行政通信ネットワーク 衛星回線等再整備工事		
図面名	高田土木事務所 敷地平面図(新設)		
作成年月日	令和 6年 8月		
縮尺	1:100	図面番号	03
会社名	株式会社東京建設コンサルタント		
事業者名	奈良県		

高田土木事務所 1F 機器配置図 (新設)

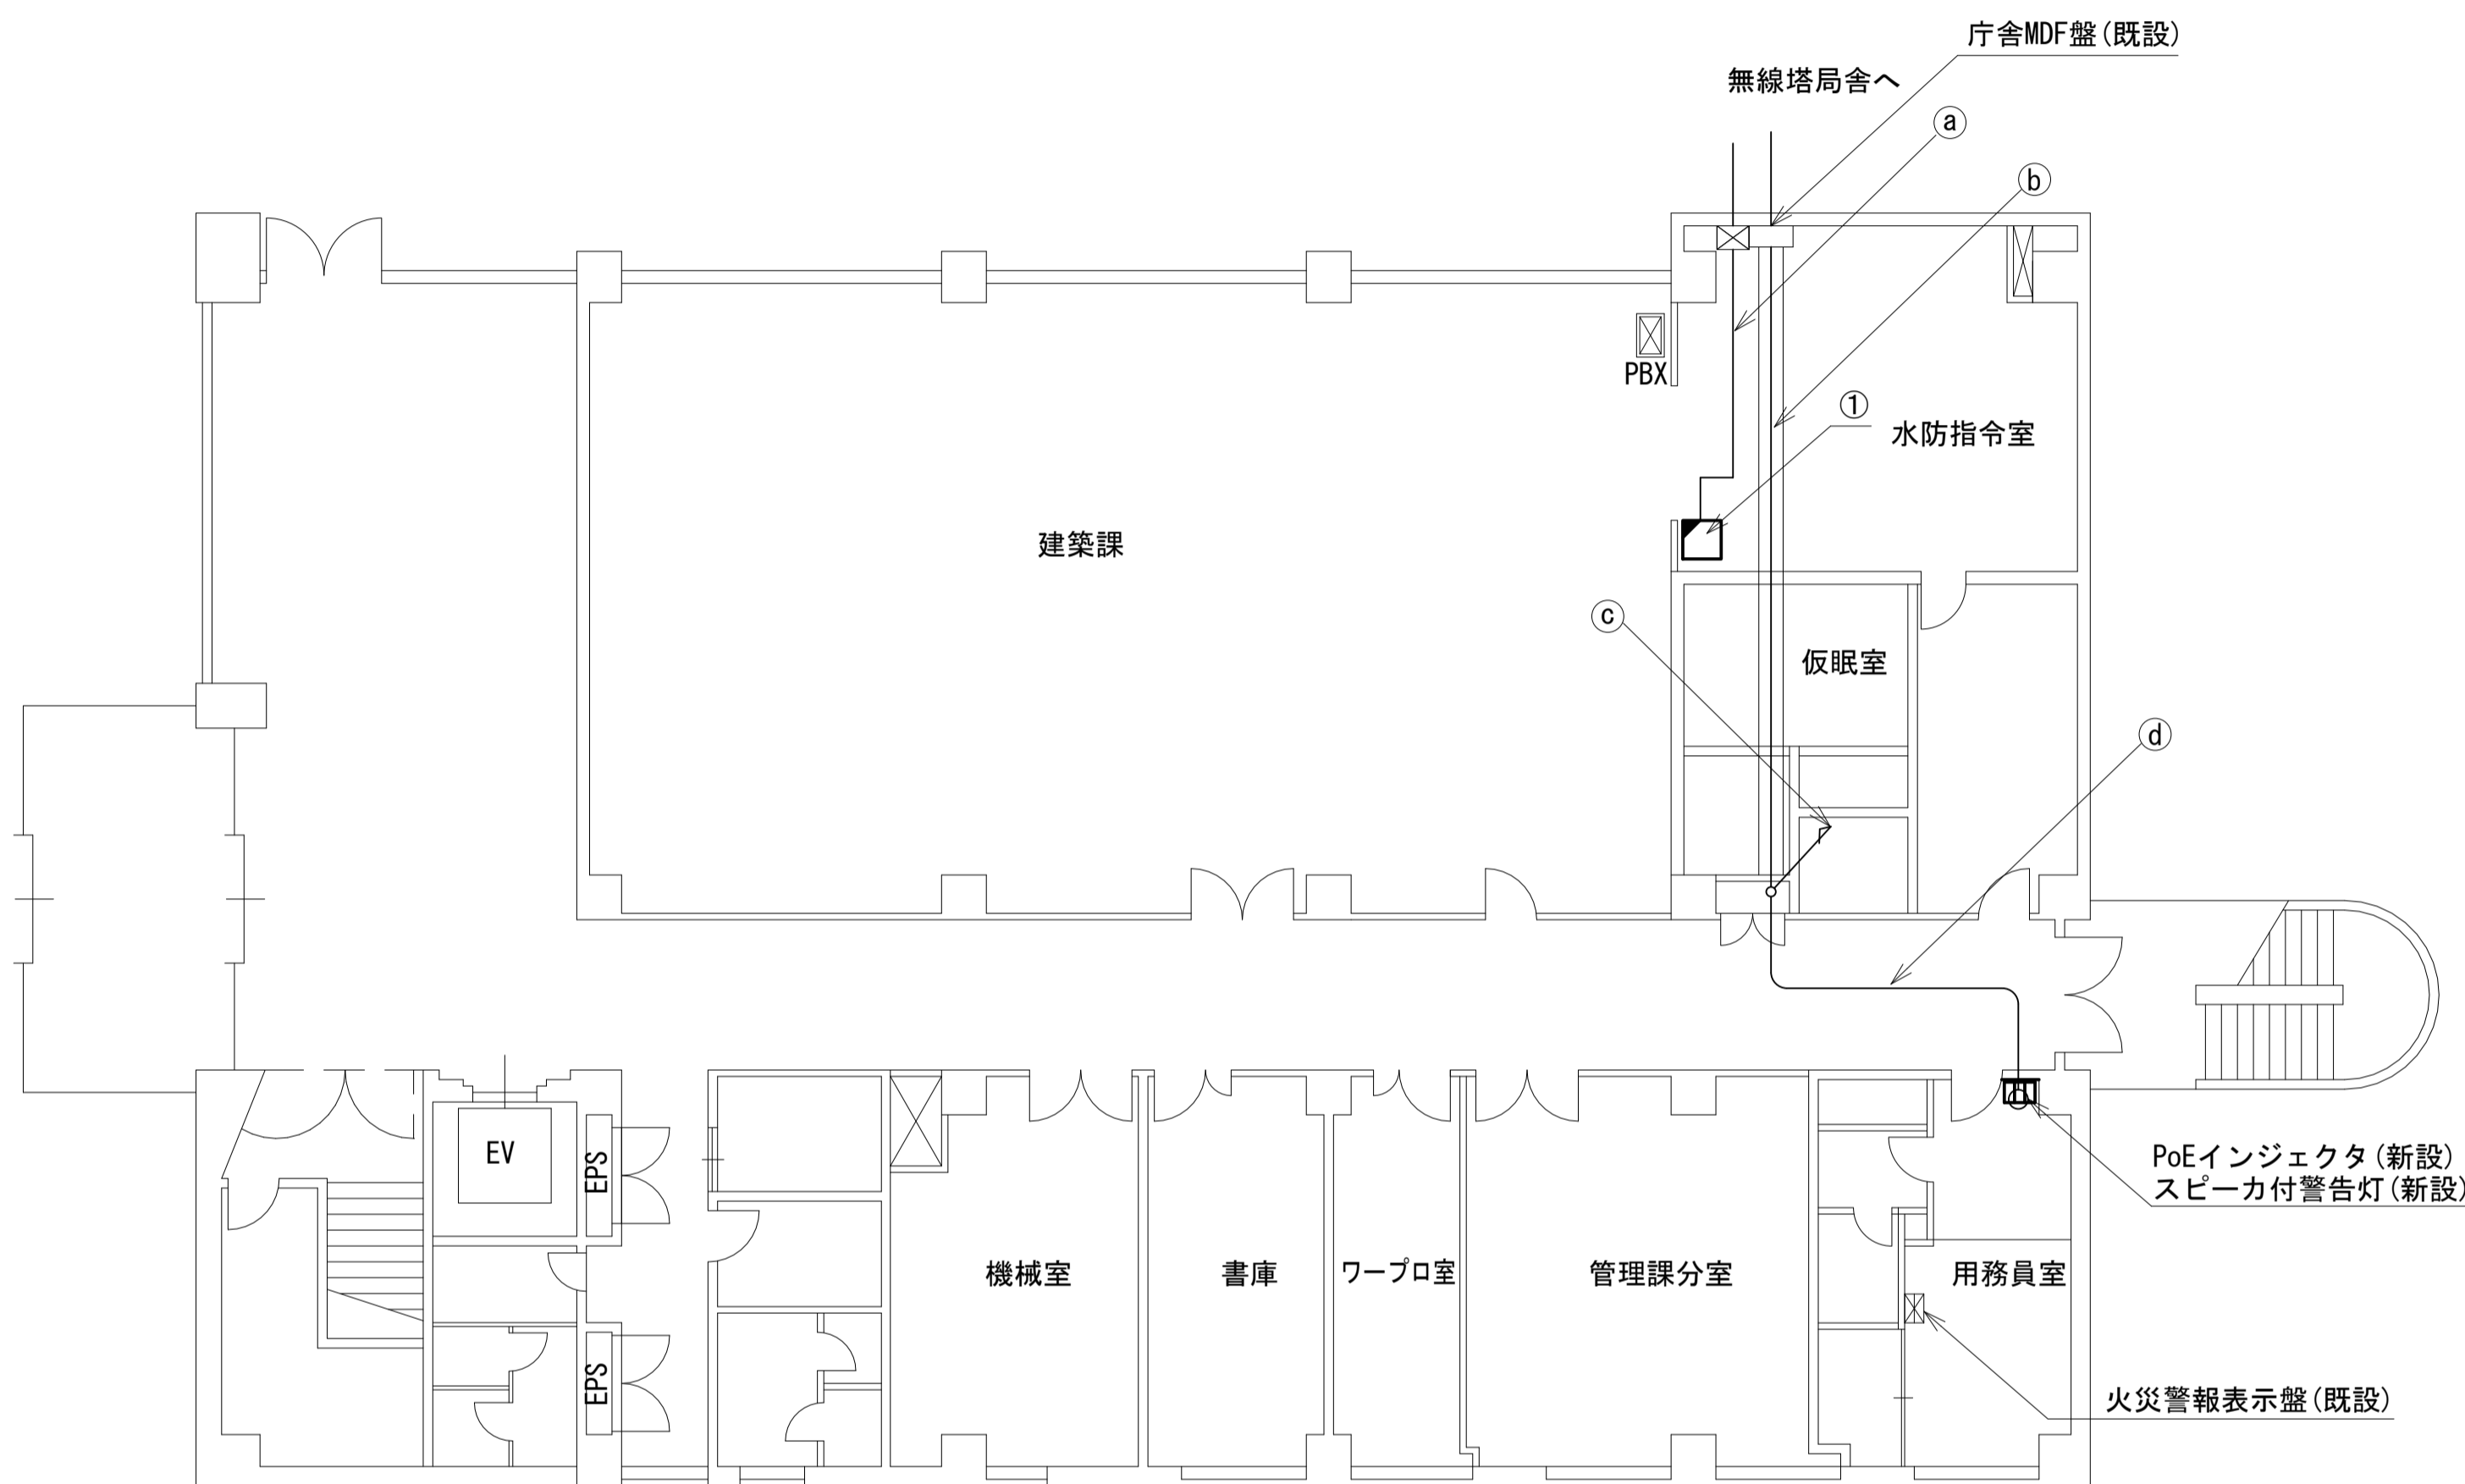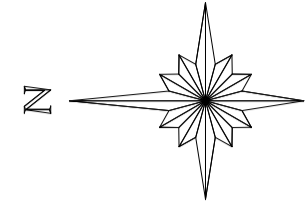

番号	名称	備考
①	収容卓	既設
	PoE HUB (8Port)	新設
	防災電話 (IP)	新設
	防災プリンタ	新設
	スピーカー付警告灯	新設
	防災情報端末	新設

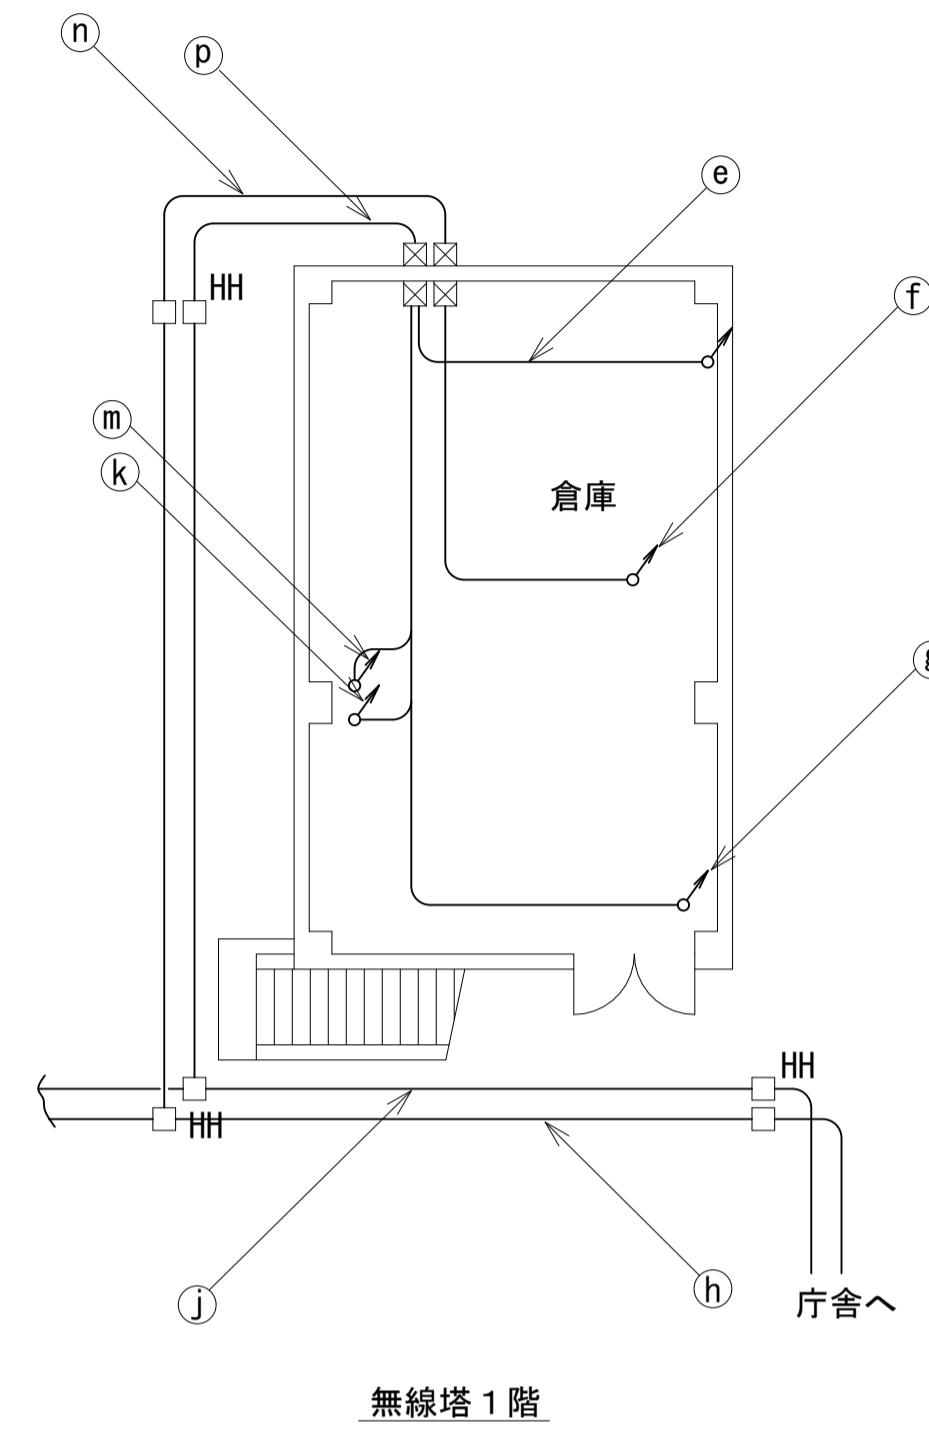



名称	作業	施工方法
CV150sq-2C	既設	FEP80 (既設)
CV60sq-2C	既設	FEP50 (既設)
IV38sq	既設	FEP50 (既設)
CV60sq-2C	既設	FEP50 (既設)
CV8sq-3C × 2	既設	FEP30 × 2 (既設)
CE8sq-3C	既設	FEP30 (既設)
CE8sq-3C × 3	既設	FEP50 (既設)
予備	—	FEP80 × 2 (既設)
予備	—	FEP50 × 4 (既設)
予備	—	FEP30 (既設)
CV60sq-2C	既設	E51 (既設)
CE8sq-3C	既設	E31 (既設)
CE8sq-3C × 4	既設	E75 (既設)
CV60sq-2C	既設	—
IV38sq	既設	—
予備	—	PE28 (既設)
光ケーブルSM-4C	既設	—
EM-UTPO. 5-4P × 2	既設	PE54 (既設)
CPEV-SO. 65-50P	既設	PE54 (既設)
CPEV-SO. 65-100P	既設	PE54 (既設)
予備	—	PE54 (既設) × 5
CV100sq-2C	既設	PE70 (既設)
CV60sq-2C	既設	—
IV38sq	既設	PE54 (既設)
CV60sq-2C	既設	PE54 (既設)
CV8sq-3C × 2	既設	PE28 (既設) × 2
CE8sq-3C × 2	既設	PE54 (既設)
CE8sq-3C × 2	既設	PE54 (既設)
予備	—	PE54 (既設)
予備	—	PE70 (既設)

名称	作業	施工方法
FCPEV-SO. 65-10P	既設	—
EM-UTPO. 5-4P	既設	フリーアクセス
CE8sq-3C	既設	—
CV150sq-2C	既設	—
CV60sq-2C	既設	ケーブルラック (既設)
CV8sq-3C × 2	既設	—
CPEV-SO. 65-3P	既設	—
CE8sq-3C	既設	FEP50 (既設)
CE8sq-3C	既設	—
CE8sq-3C	既設	—
EM-UTPO. 5-4P	既設	PE50 (既設)
光ケーブルSM-4C	既設	—
光ケーブルSM-4C	既設	—
CE8sq-3C	既設	ケーブルラック (既設)
CE8sq-3C	既設	—
CV150sq-2C	既設	—
CV60sq-2C	既設	—
CV8sq-3C × 2	既設	—
EM-UTPO. 5-4P	既設	天井ころがし
CE8sq-3C	既設	—
CPEV-SO. 65-3P	既設	E19 (既設)
CV8sq-3C × 2	既設	E31 (既設) × 2
予備	—	E25 (既設)
光ケーブルSM-4C	既設	—
EM-UTPO. 5-4P × 2	既設	E51 (既設)
CPEV-SO. 65-50P	既設	—
CPEV-SO. 65-100P	既設	E63 (既設)
CV100sq-2C	既設	E75 (既設)
IV22sq	既設	—
光ケーブルSM-4C	既設	PE50 (既設)
EM-UTPO. 5-4P × 2	既設	—
CPEV-SO. 65-50P	既設	PE50 (既設)
CPEV-SO. 65-100P	既設	PE50 (既設)
予備	—	FEP50 × 6 (既設)

凡例	
■ (solid box)	新設
□ (dashed box)	撤去
— (solid line)	新設
- - - (dashed line)	撤去
□ (solid box)	既設
— (solid line)	既設

工事名	奈良県防災行政通信ネットワーク 衛星回線等再整備工事		
図面名	高田土木事務所 1F 機器配置図 (新設)		
作成年月日	令和 6年 8月		
縮尺	1:100	図面番号	04
会社名	株式会社東京建設コンサルタント		
事業者名	奈良県		

高田土木事務所 2F 機器配置図 (新設)

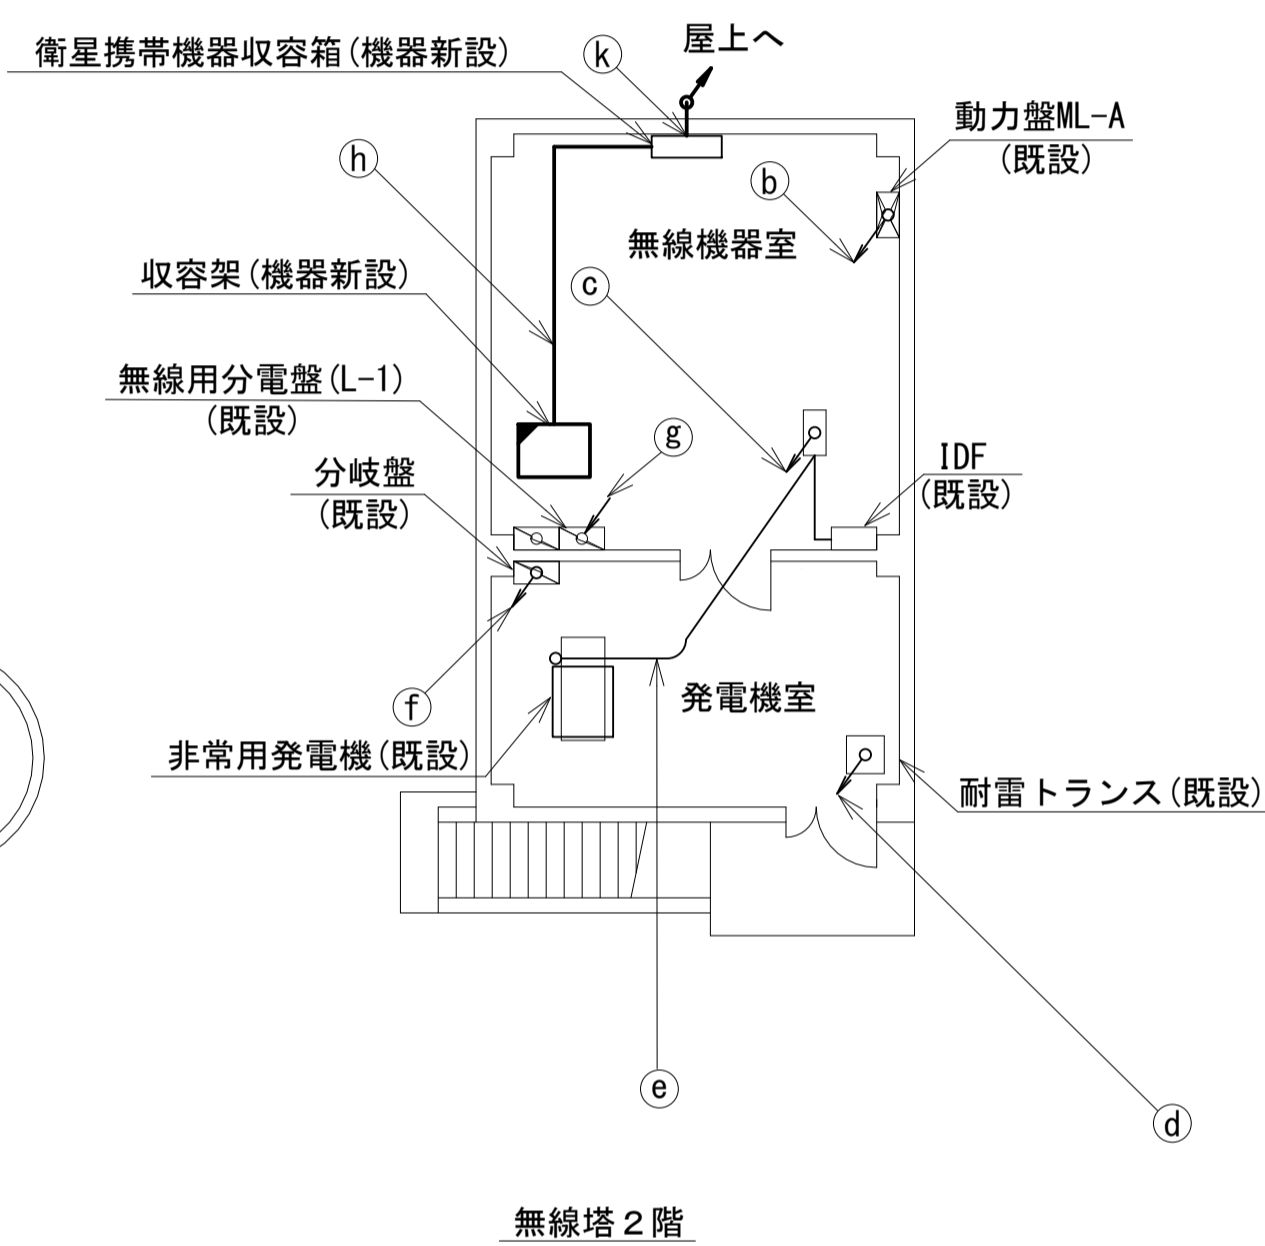
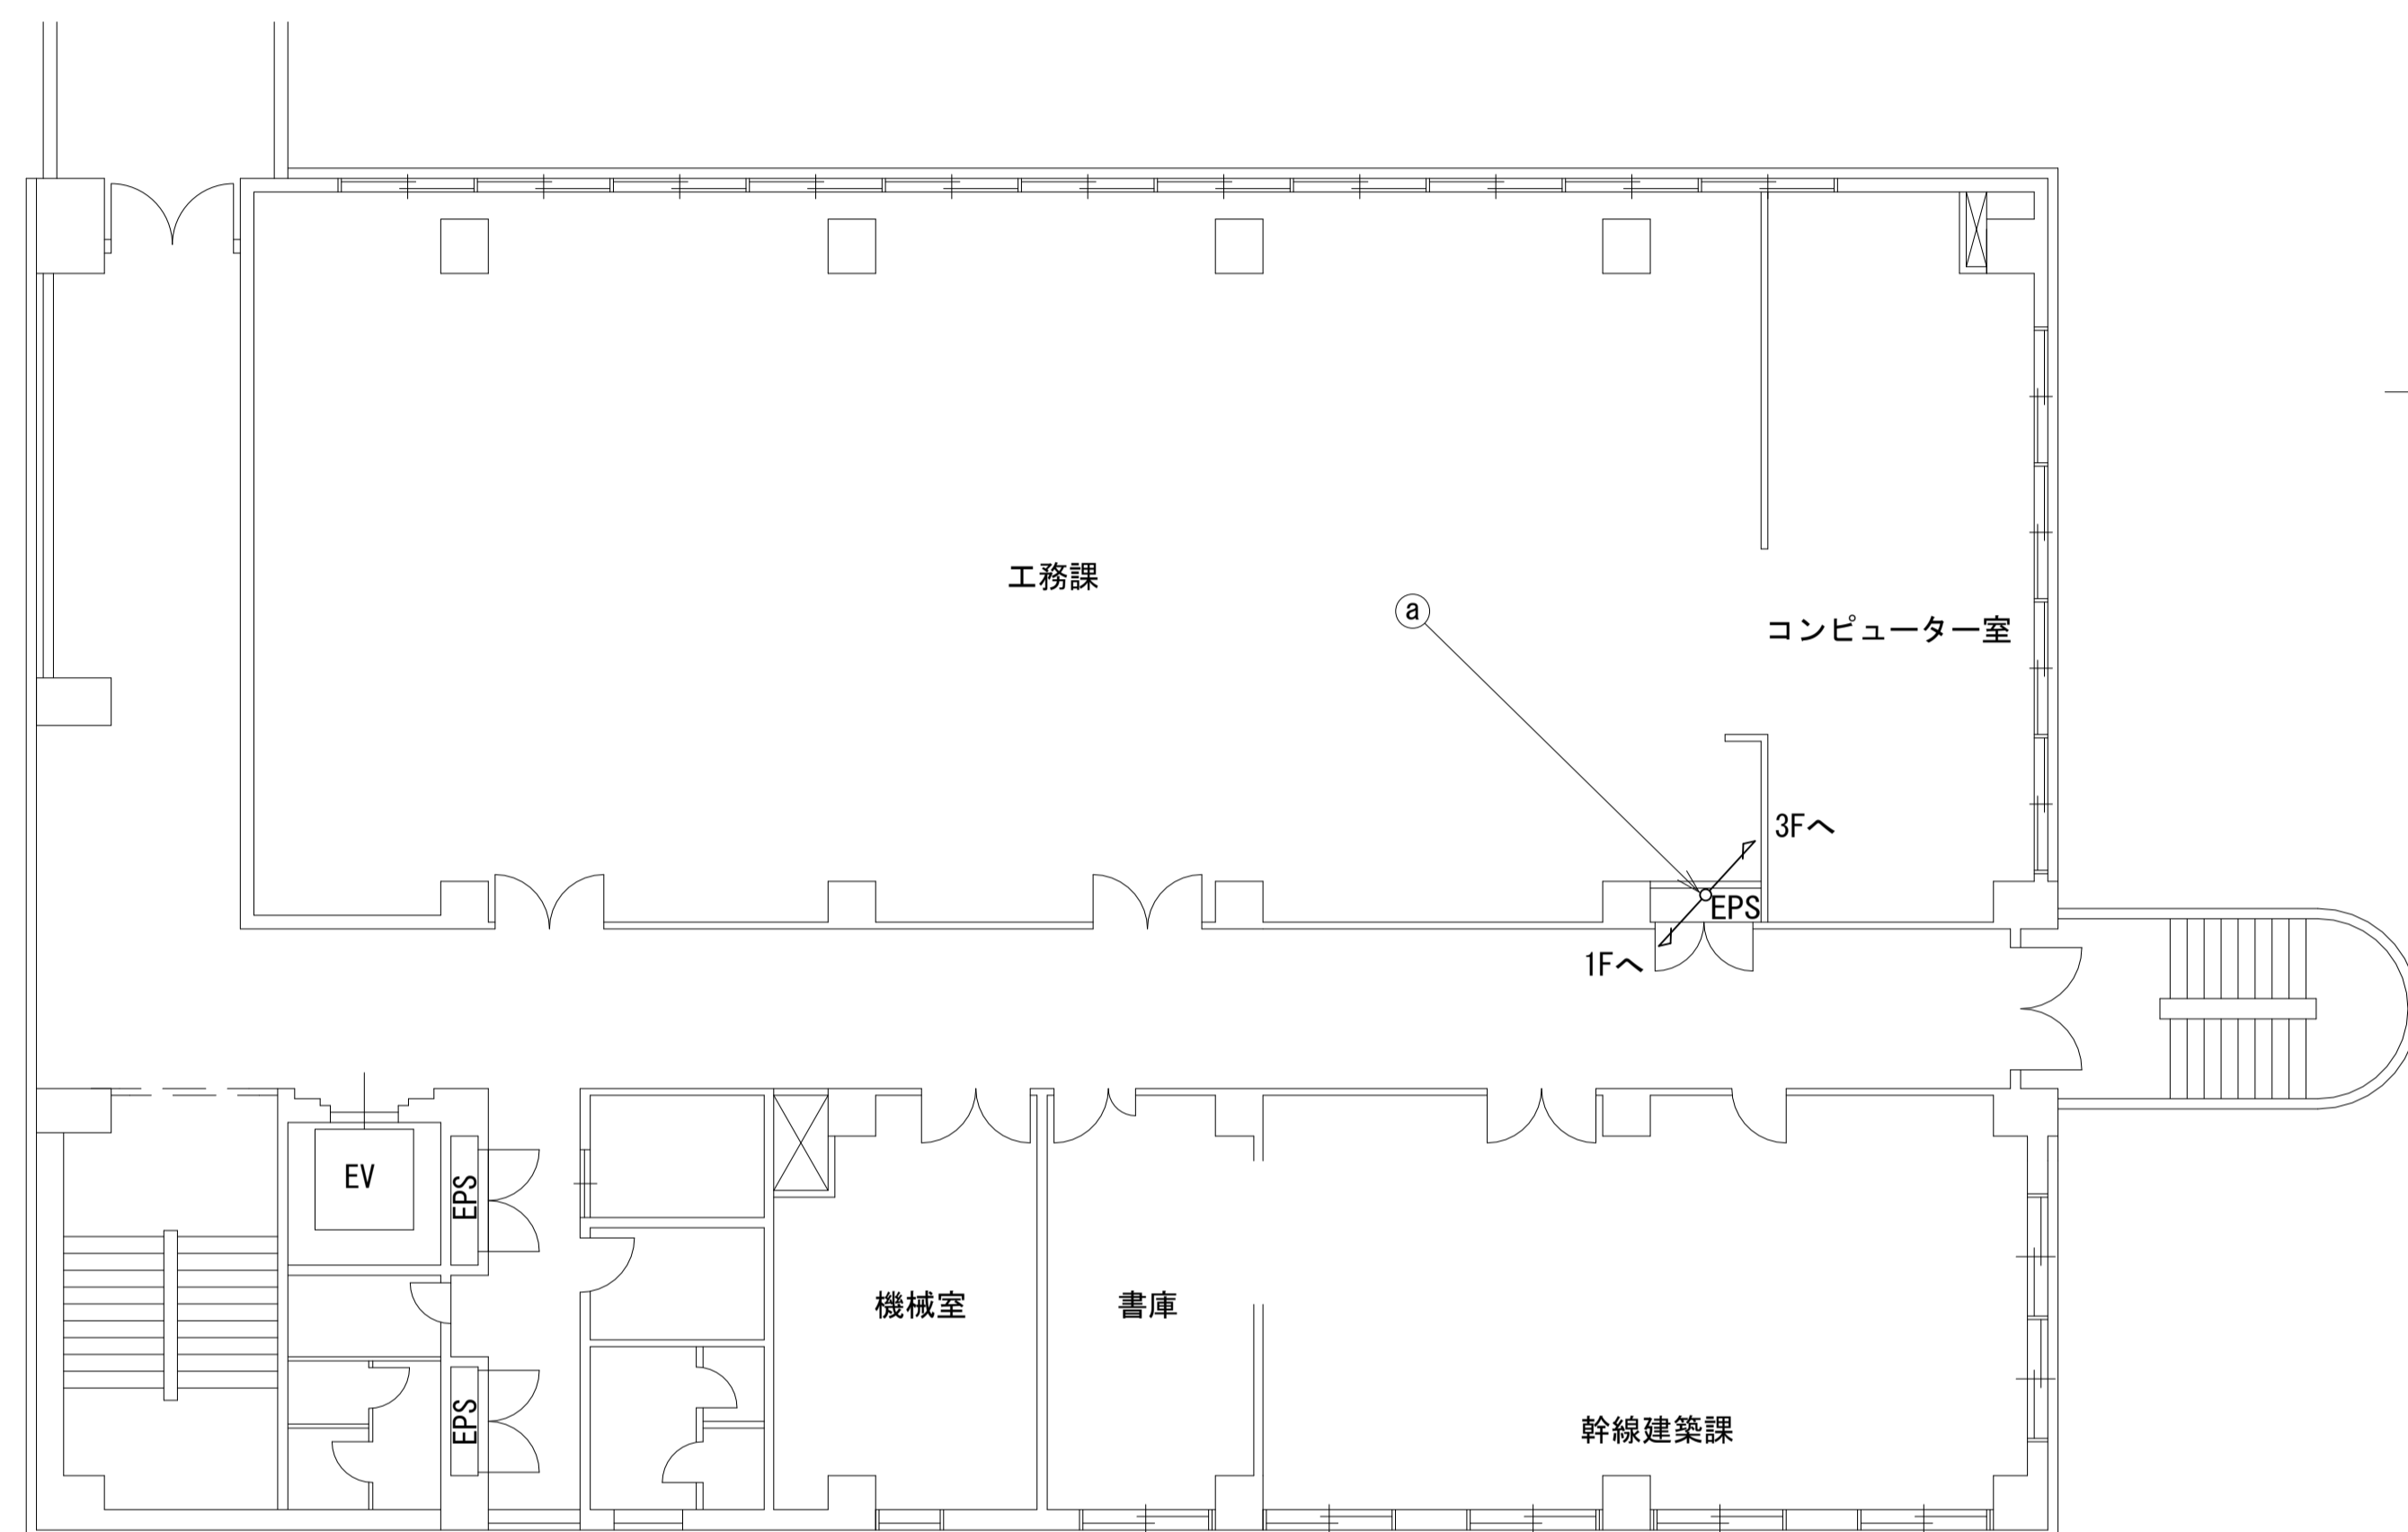


名称	作業	施工方法
光ケーブルSM-4C	既設	ケーブルラック (既設)
CE8sq-3C	既設	
CE8sq-3C	既設	
CV150sq-2C	既設	
CV60sq-2C	既設	
CV8sq-3C × 2	既設	
CV8sq-3C × 2	既設	E31 (既設) × 2
予備	—	E25 (既設)
光ケーブルSM-4C	既設	E51 (既設)
EM-UTPO. 5-4P × 2	既設	
CPEV-S0. 65-50P	既設	
CPEV-S0. 65-100P	既設	E63 (既設)
CV100sq-2C	既設	E75 (既設)
IV22sq	既設	
FCPEV-S0. 65-10P	既設	G36 (既設)
予備	—	G28 (既設)
CV60sq-2C	既設	E51 (既設)
CE8sq-3C	既設	E31 (既設)
CE8sq-3C × 3	既設	
CV60sq-2C	既設	E75 (既設)
IV38sq	既設	
LANケーブル	新設	ケーブルラック (既設)
外部アンテナ接続用ケーブル	新設	
外部アンテナ接続用ケーブル	既設	ケーブルラック (既設)

凡例	
	新設
	撤去
	新設
	撤去
	既設
	既設

工事名	奈良県防災行政通信ネットワーク 衛星回線等再整備工事		
図面名	高田土木事務所 2F 機器配置図 (新設)		
作成年月日	令和 6年 8月		
縮尺	1:100	図面番号	05
会社名	株式会社東京建設コンサルタント		
事業者名	奈良県		

高田土木事務所 3F 機器配置図

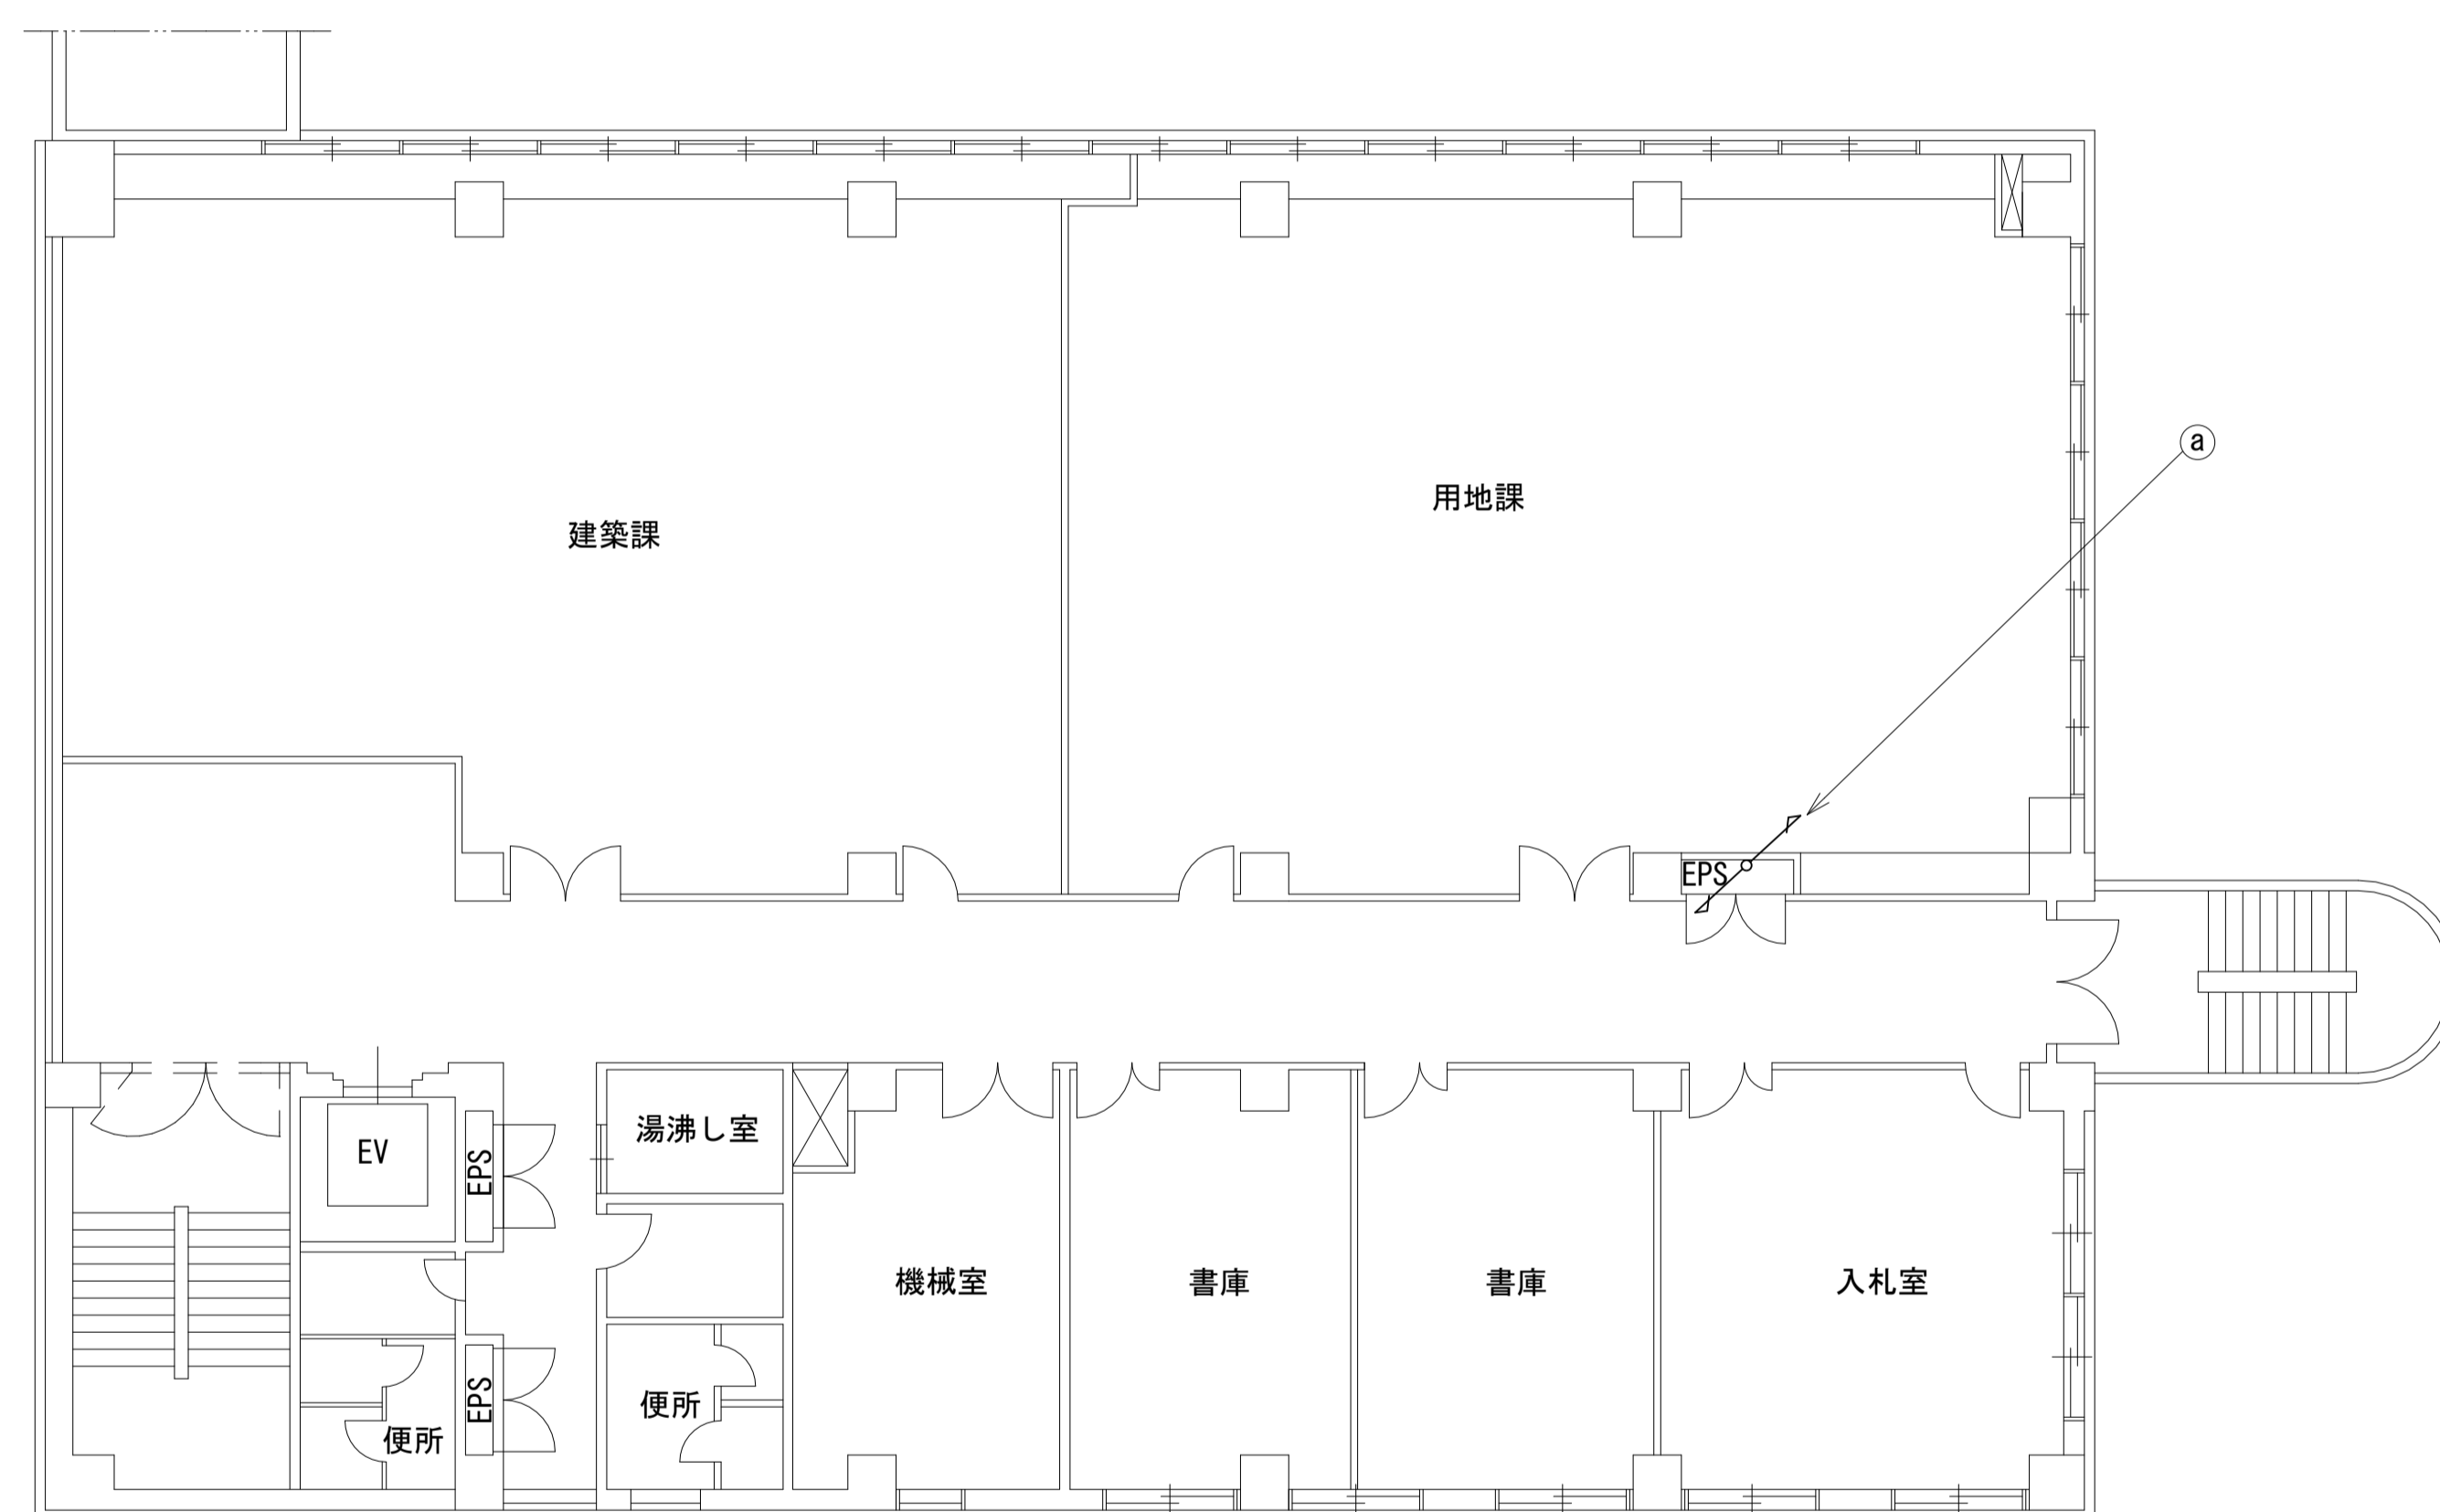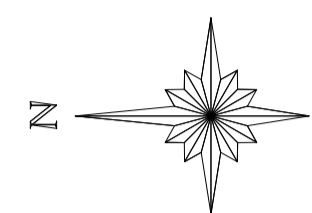



名称	作業	施工方法
光ケーブルSM-4C	既設	ケーブルラック(既設)
CE8sq-3C	既設	
CE8sq-3C	既設	
CV150sq-2C	既設	ケーブルラック(既設)
CV60sq-2C	既設	
CV8sq-3C×2	既設	

凡例

	新設		撤去		新設		撤去
	既設		撤去		既設		撤去

工事名	奈良県防災行政通信ネットワーク 衛星回線等再整備工事		
図面名	高田土木事務所 3F 機器配置図		
作成年月日	令和 6年 8月		
縮尺	1:100	図面番号	06
会社名	株式会社東京建設コンサルタント		
事業者名	奈良県		

高田土木事務所 4F 機器配置図 (新設)

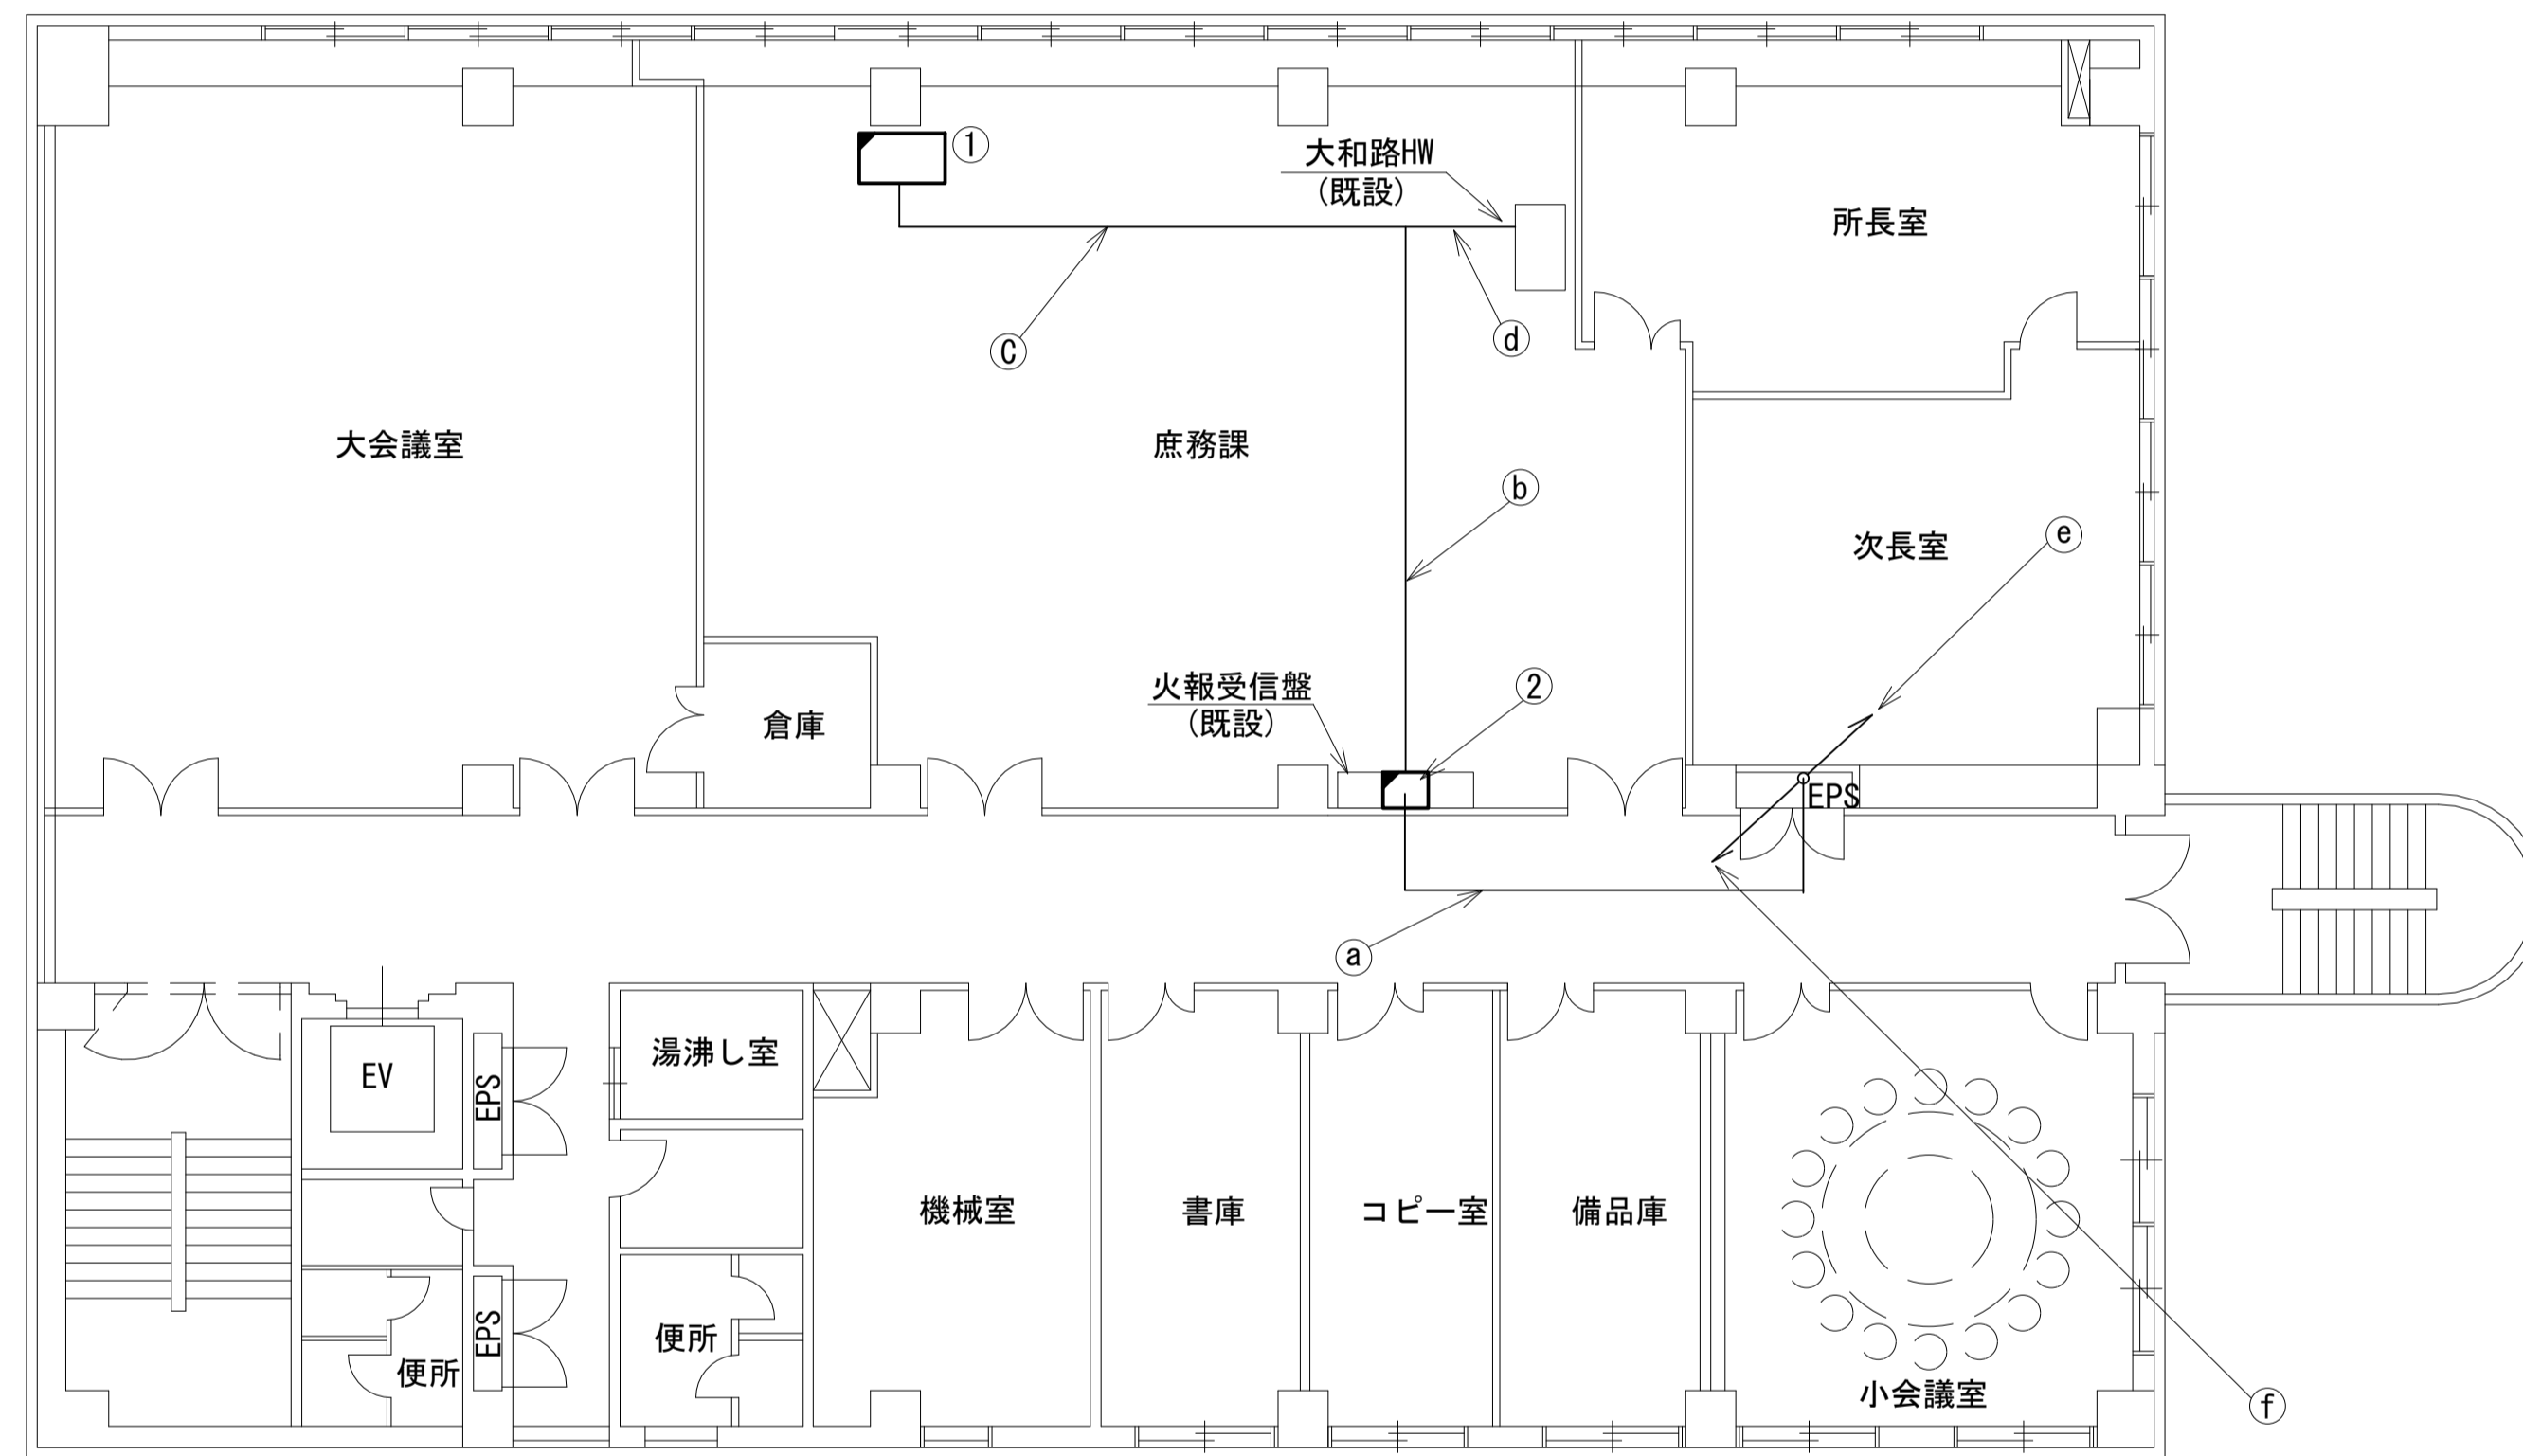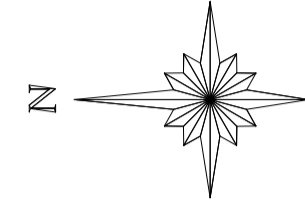


名称	作業	施工方法
光ケーブルSM-4C	既設	天井こがし
CE8sq-3C	既設	
EM-UTPO. 5-4P	既設	フリーアクセス
EM-UTPO. 5-4P	既設	
CE8sq-3C	既設	
EM-UTPO. 5-4P	既設	フリーアクセス
CE8sq-3C	既設	
EM-UTPO. 5-4P	既設	フリーアクセス
CE8sq-3C	既設	
CV150sq-2C	既設	ケーブルラック (既設)
CV60sq-2C	既設	
CV8sq-3C×2	既設	
CV150sq-2C	既設	ケーブルラック (既設)
CV60sq-2C	既設	
CV8sq-3C×2	既設	
光ケーブルSM-4C	既設	ケーブルラック (既設)
CE8sq-3C	既設	
CE8sq-3C	既設	

番号	名 称	備考
①	机	既設
	防災情報端末 (オプション)	新設
	PoE HUB (8Port)	新設
	スピーカ付警告灯	新設
	コンセントBOX	既設
	防災電話 (IP) (大和路HW)	新設
	PoEインジェクタ	新設
②	総合監視盤	既設
	光成端箱	既設
	メディアコンバータ	新設
	コンセントBOX	既設

凡 例	
■ (黒塗り)	新設
□ (白)	既設
▣ (斜線)	撤去
— (実線)	新設
- - - (破線)	撤去
— (実線)	既設

工事名	奈良県防災行政通信ネットワーク 衛星回線等再整備工事		
図面名	高田土木事務所 4F 機器配置図 (新設)		
作成年月日	令和 6年 8月		
縮尺	1:100	図面番号	07
会社名	株式会社東京建設コンサルタント		
事業者名	奈良県		

高田土木事務所 無線機械室 機器配置図 (新設)

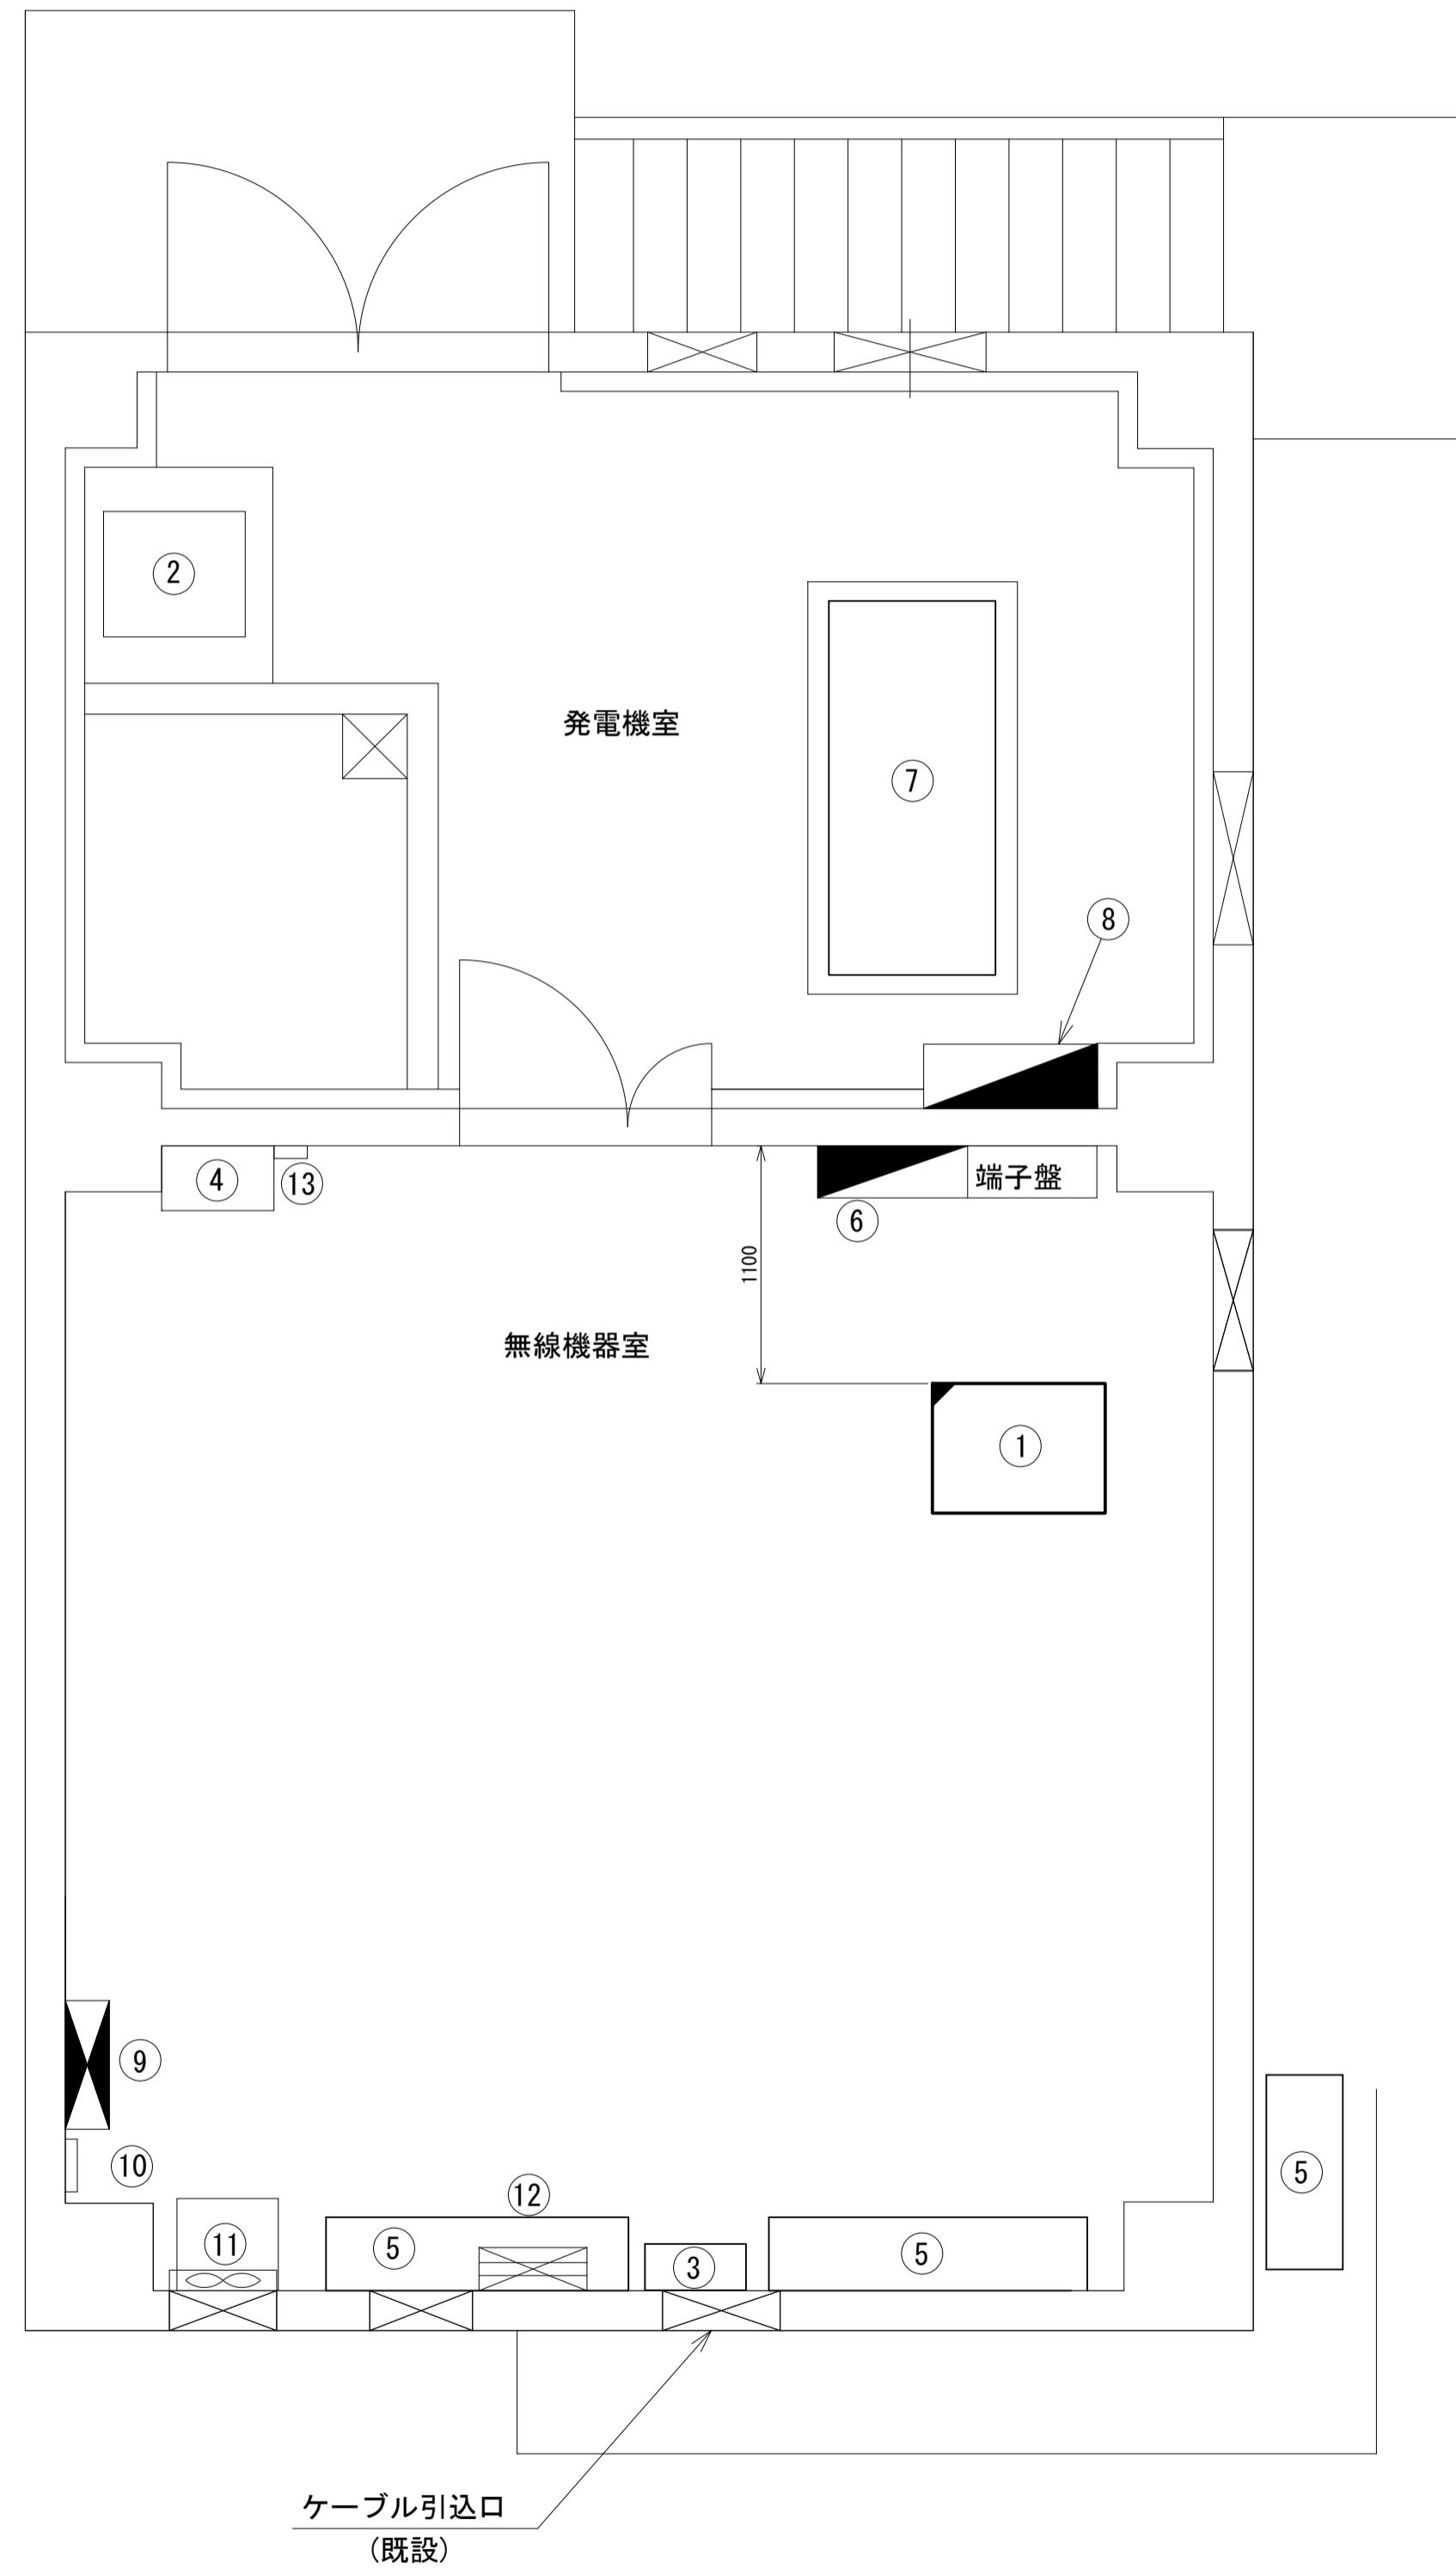


番号	名称	備考
	收容架	既設
	UTM	新設
	UPS	新設
	VoIP-GW	新設
①	光成端箱	既設
	メディアコンバータ	新設
	防災電話 (IP)	新設
	被遠方監視制御装置	新設
	PoEインジェクタ	新設
②	耐雷トランス	既設
③	衛星機器收容箱	既設
	電源ユニット	新設
④	IDF	既設
⑤	空調和設備 室内機	既設
	空調和設備 室外機	既設
⑥	防災行政無線交流分電盤 (L-1)	既設
⑦	非常用発電機 (15kVA)	既設
⑧	防災行政無線分岐盤	既設
⑨	動力盤 (ML-1)	既設
⑩	気温計観測部	既設
⑪	気温計機器ラック	既設
⑫	PAC動力制御盤	既設
⑬	サーモセンサー	既設


凡 例			
■	新設	□	撤去
—	新設	- - -	撤去
□	既設	—	既設

工事名	奈良県防災行政通信ネットワーク 衛星回線等再整備工事		
図面名	高田土木事務所 無線機械室 機器配置図 (新設)		
作成年月日	令和 6年 8月		
縮尺	1:30	図面番号	08
会社名	株式会社東京建設コンサルタント		
事業者名	奈良県		

高田土木事務所 鉄塔 機器配置図 (新設)

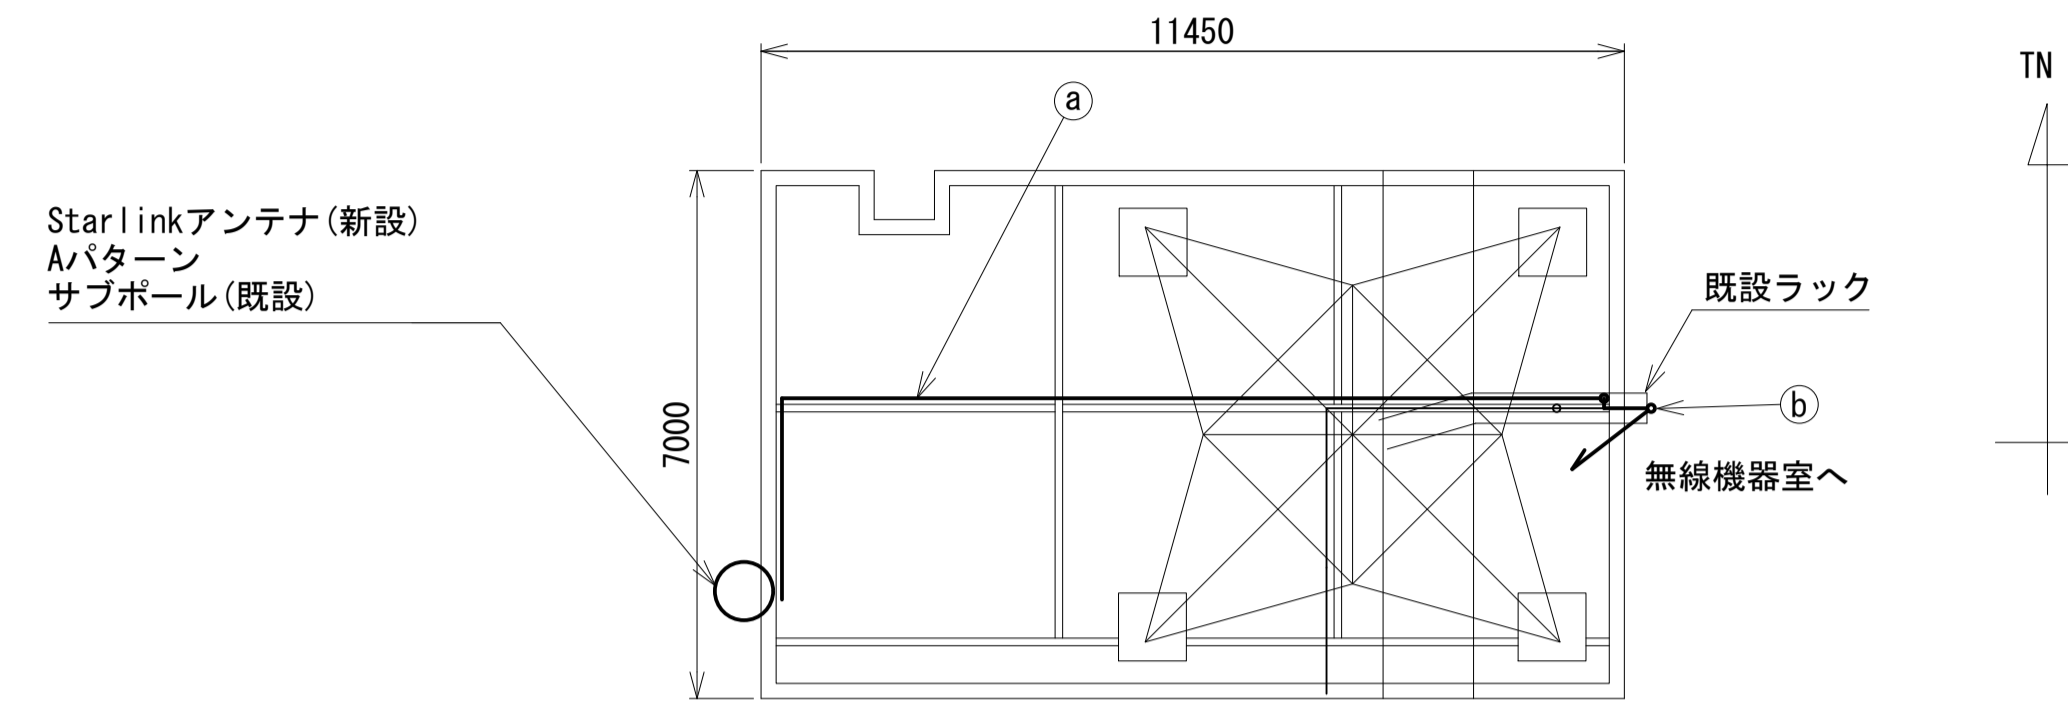

名称	作業	施工方法
① 外部アンテナ接続用ケーブル	新設	G36(既設)
② 外部アンテナ接続用ケーブル	新設	ケーブルラック(既設)

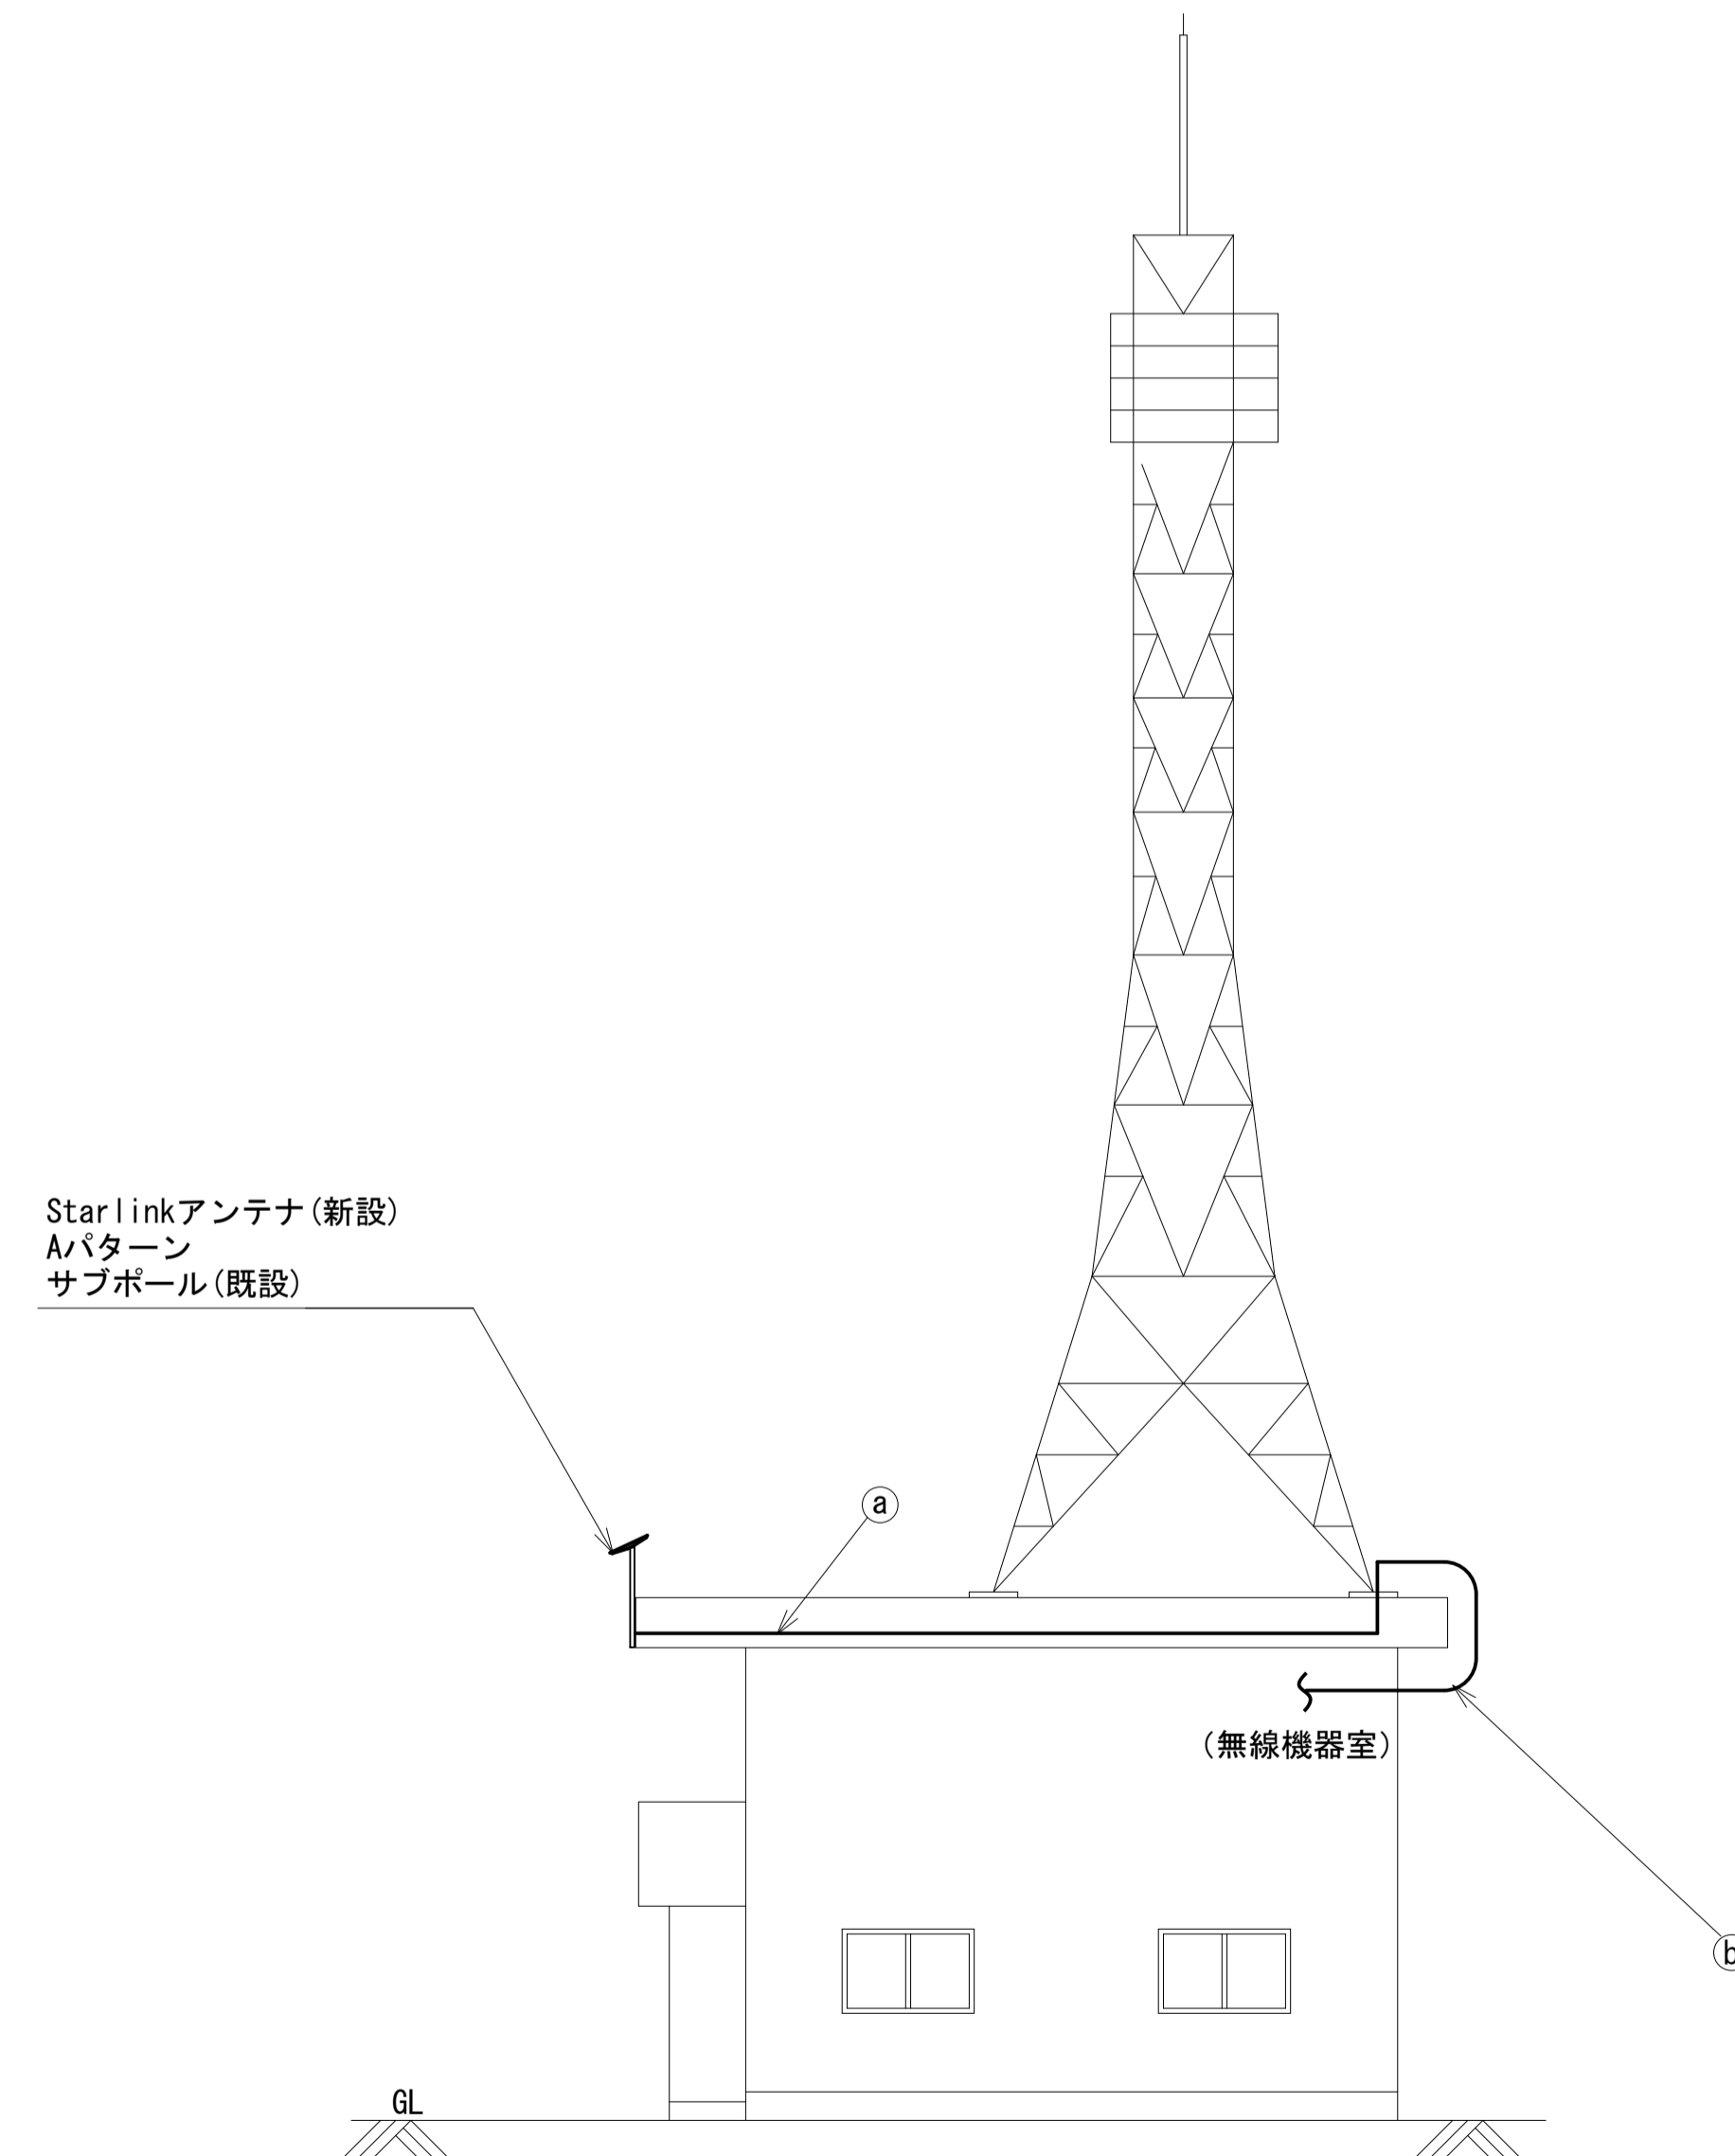

空中線搭載図(1:100)


凡 例

	新設		撤去		新設		撤去
	既設		既設		既設		既設

工事名	奈良県防災行政通信ネットワーク 衛星回線等再整備工事		
図面名	高田土木事務所 鉄塔 機器配置図(新設)		
作成年月日	令和 6年 8月		
縮尺	1:100	図面番号	09
会社名	株式会社東京建設コンサルタント		
事業者名	奈良県		

高田土木事務所 配線系統図 (新設)


凡例
 LANケーブル : EM-UTP0. 5-4P (Cat5e)
 屋外LANケーブル : NSED7-LAPO. 5-4P (Cat5e)

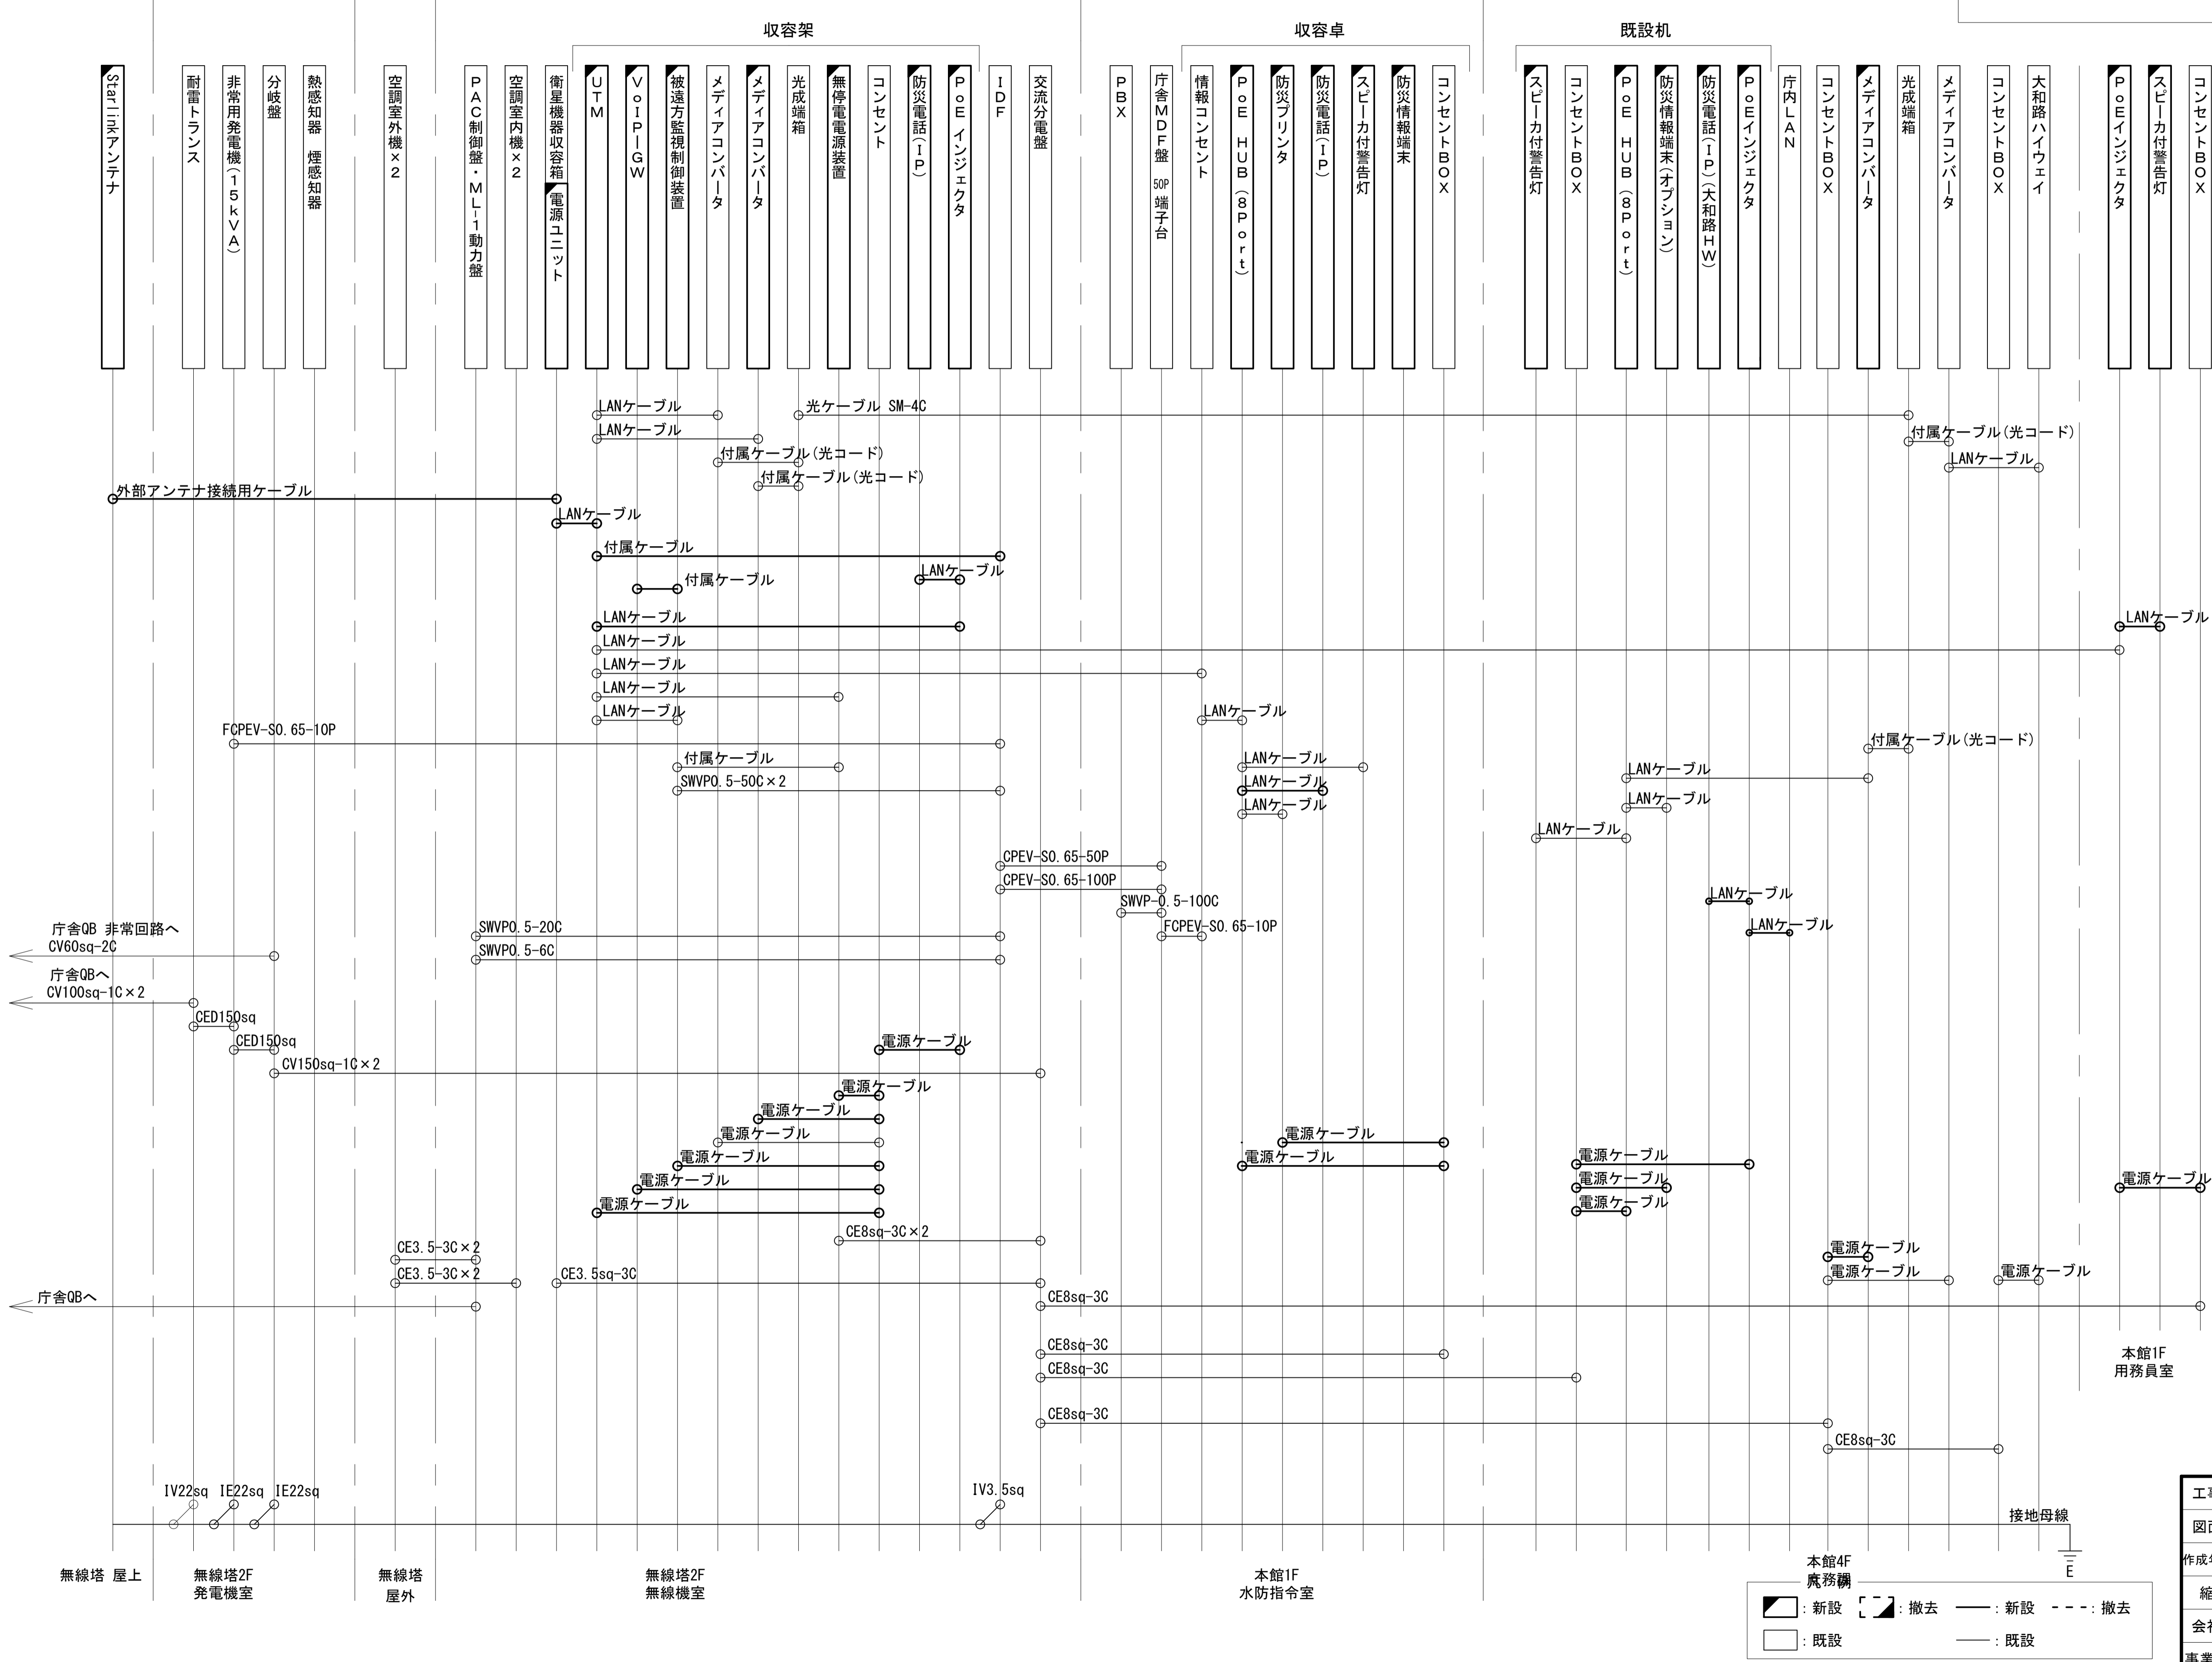

工事名	奈良県防災行政通信ネットワーク 衛星回線等再整備工事		
図面名	高田土木事務所 配線系統図(新設)		
作成年月日	令和 6年 8月		
縮尺	NON	図面番号	10
会社名	株式会社東京建設コンサルタント		
事業者名	奈良県		

: 新設 : 撤去
 : 既設 : 撤去
 : 新設 : 撤去
 : 既設 : 撤去

高田土木事務所 系統図 (撤去)


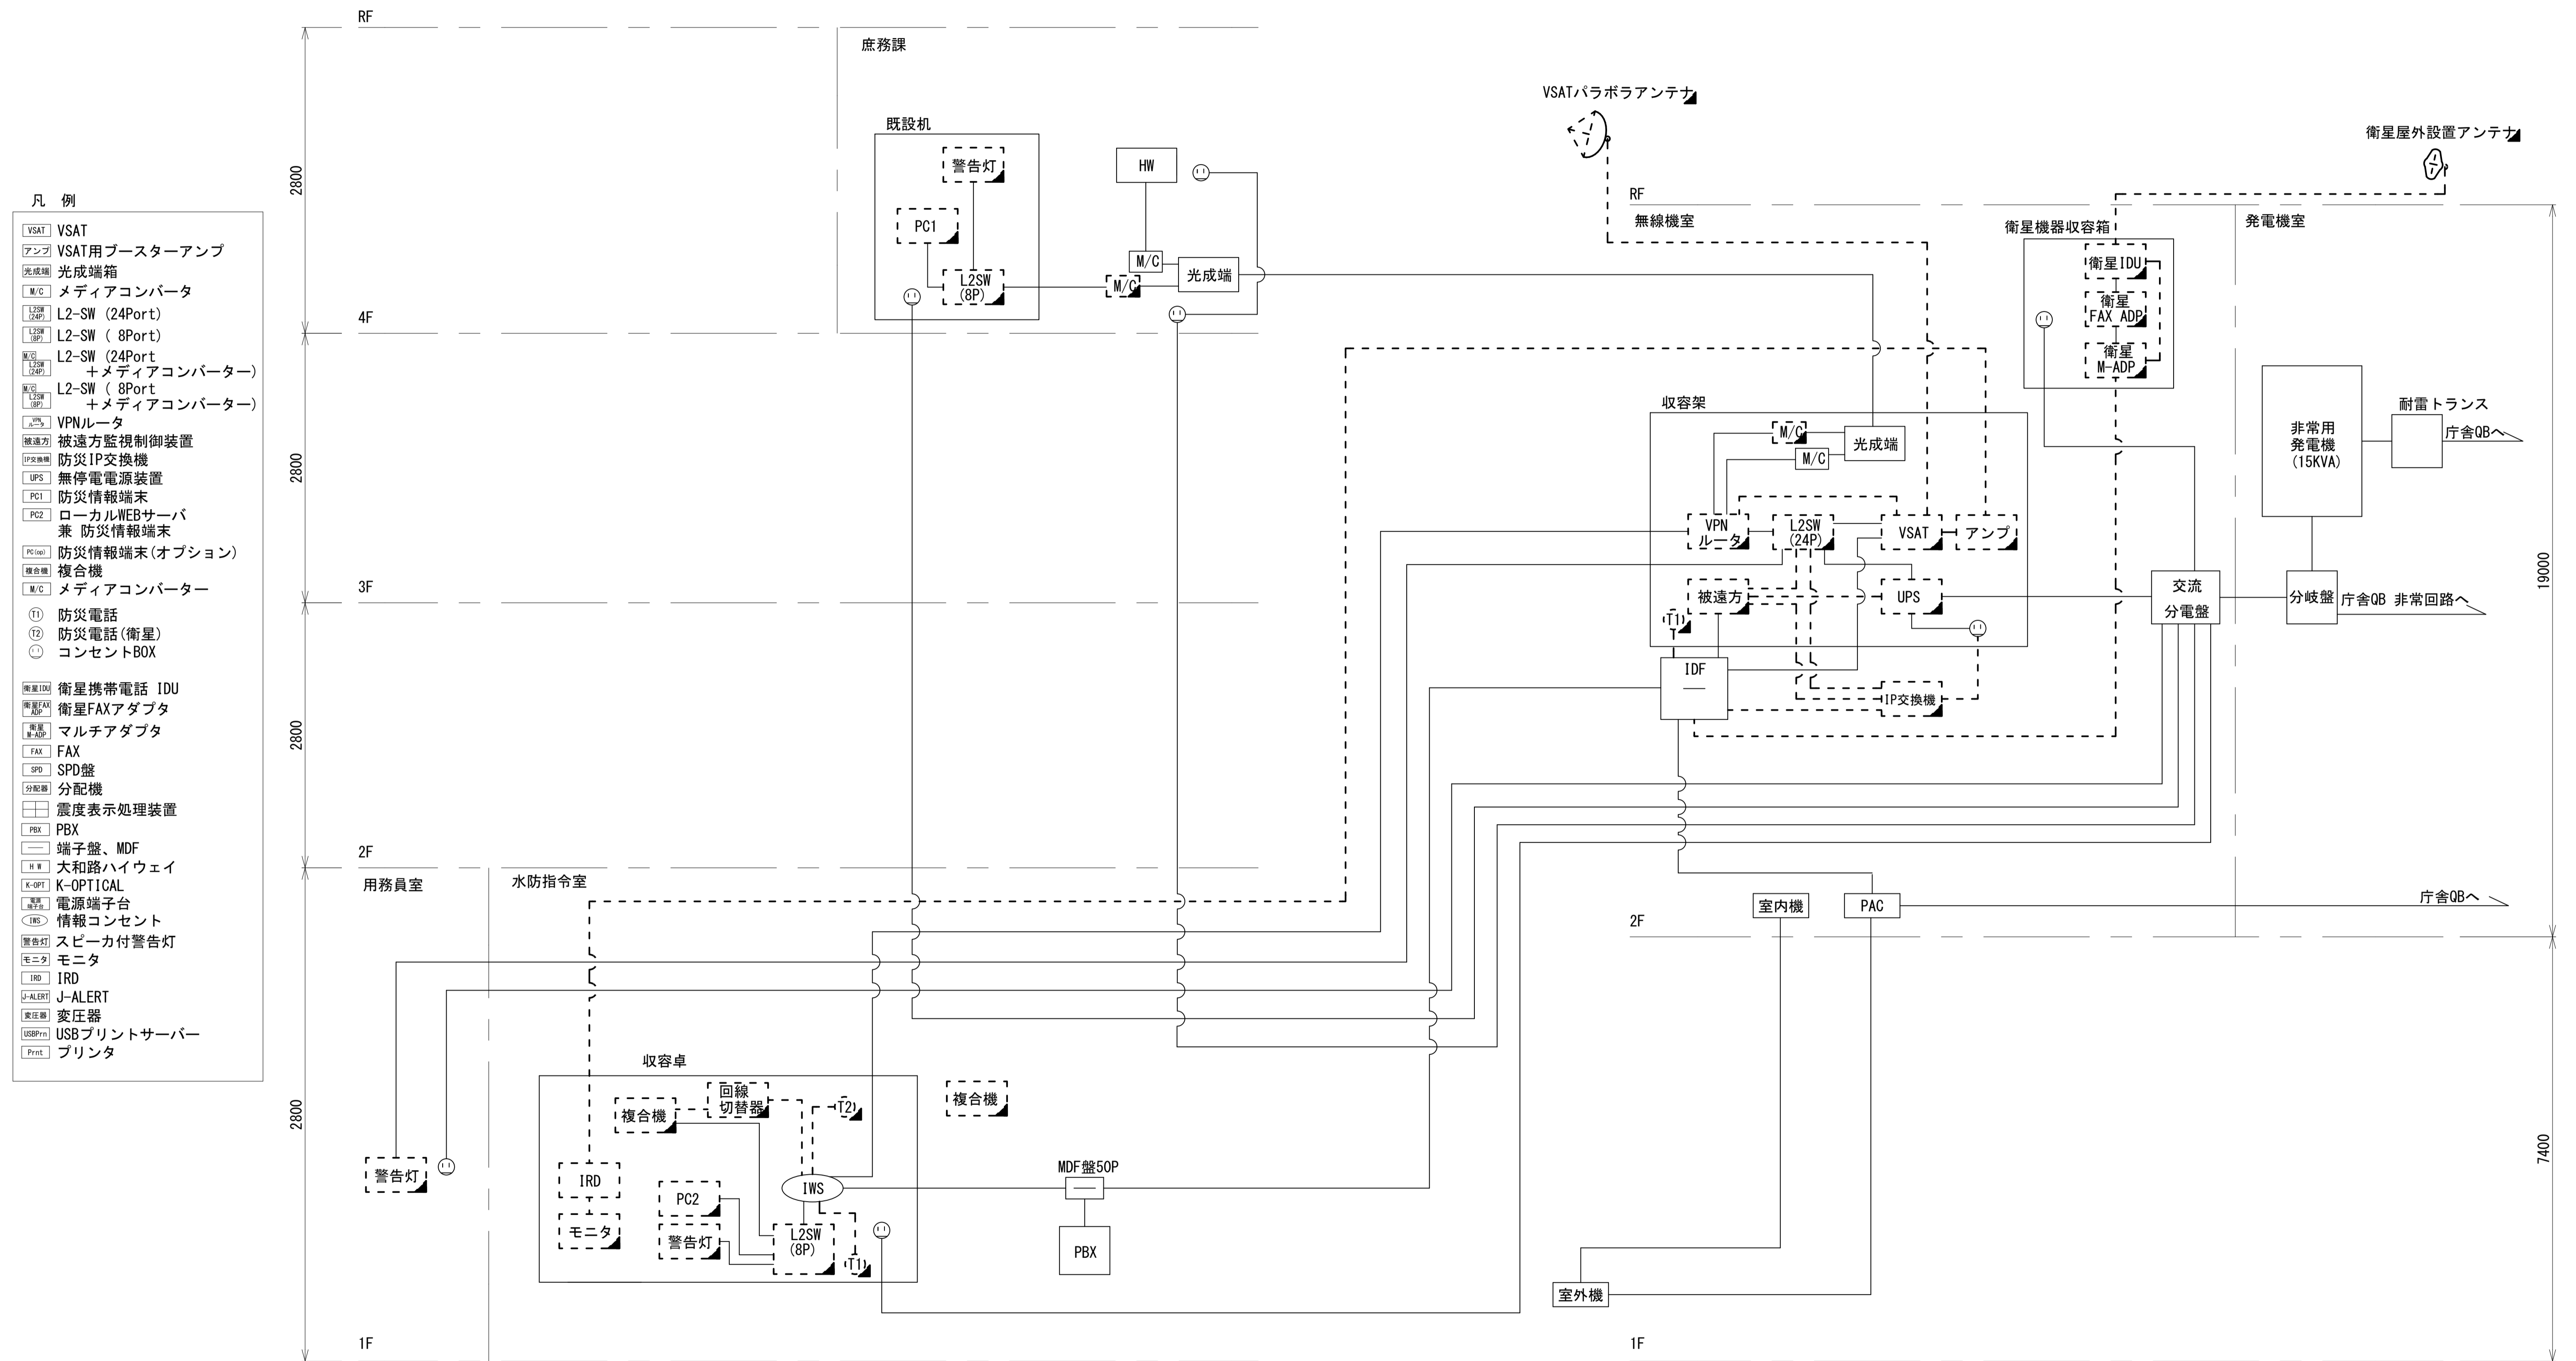


- 凡例
- VSAT: VSAT
 - アンプ: VSAT用ブースターアンプ
 - 光成端箱: 光成端箱
 - M/C: メディアコンバータ
 - L2SW (24P): L2-SW (24Port)
 - L2SW (8P): L2-SW (8Port)
 - M/C: L2-SW (24Port) + メディアコンバータ
 - M/C: L2-SW (8Port) + メディアコンバータ
 - VPNルータ: VPNルータ
 - 被遠方監視制御装置: 被遠方監視制御装置
 - IP交換機: 防災IP交換機
 - UPS: 無停電電源装置
 - PC1: 防災情報端末
 - PC2: ローカルWEBサーバ 兼 防災情報端末
 - PC(O): 防災情報端末(オプション)
 - 複合機: 複合機
 - M/C: メディアコンバータ
 - (T1): 防災電話
 - (T2): 防災電話(衛星)
 - (C): コンセントBOX
 - 衛星IDU: 衛星携帯電話 IDU
 - 衛星FAXアダプタ: 衛星FAXアダプタ
 - 衛星M-ADP: マルチアダプタ
 - FAX: FAX
 - SPD: SPD盤
 - 分配機: 分配機
 - 震度表示処理装置: 震度表示処理装置
 - PBX: PBX
 - 端子盤、MDF: 端子盤、MDF
 - H/W: 大和路ハイウェイ
 - K-OPT: K-OPTICAL
 - 電源端子台: 電源端子台
 - IWS: 情報コンセント
 - スピーカー付警告灯: スピーカー付警告灯
 - モニター: モニター
 - IRD: IRD
 - J-ALERT: J-ALERT
 - 変圧器: 変圧器
 - USBプリンターサーバー: USBプリンターサーバー
 - プリンタ: プリンタ

工事名	奈良県防災行政通信ネットワーク 衛星回線等再整備工事		
図面名	高田土木事務所 系統図(撤去)		
作成年月日	令和 6年 8月		
縮尺	NON	図面番号	11
会社名	株式会社東京建設コンサルタント		
事業者名	奈良県		

- 凡例
- : 新設
 - : 撤去
 - : 新設
 - - -: 撤去
 - : 既設
 - : 既設




高田土木事務所 敷地平面図 (撤去)

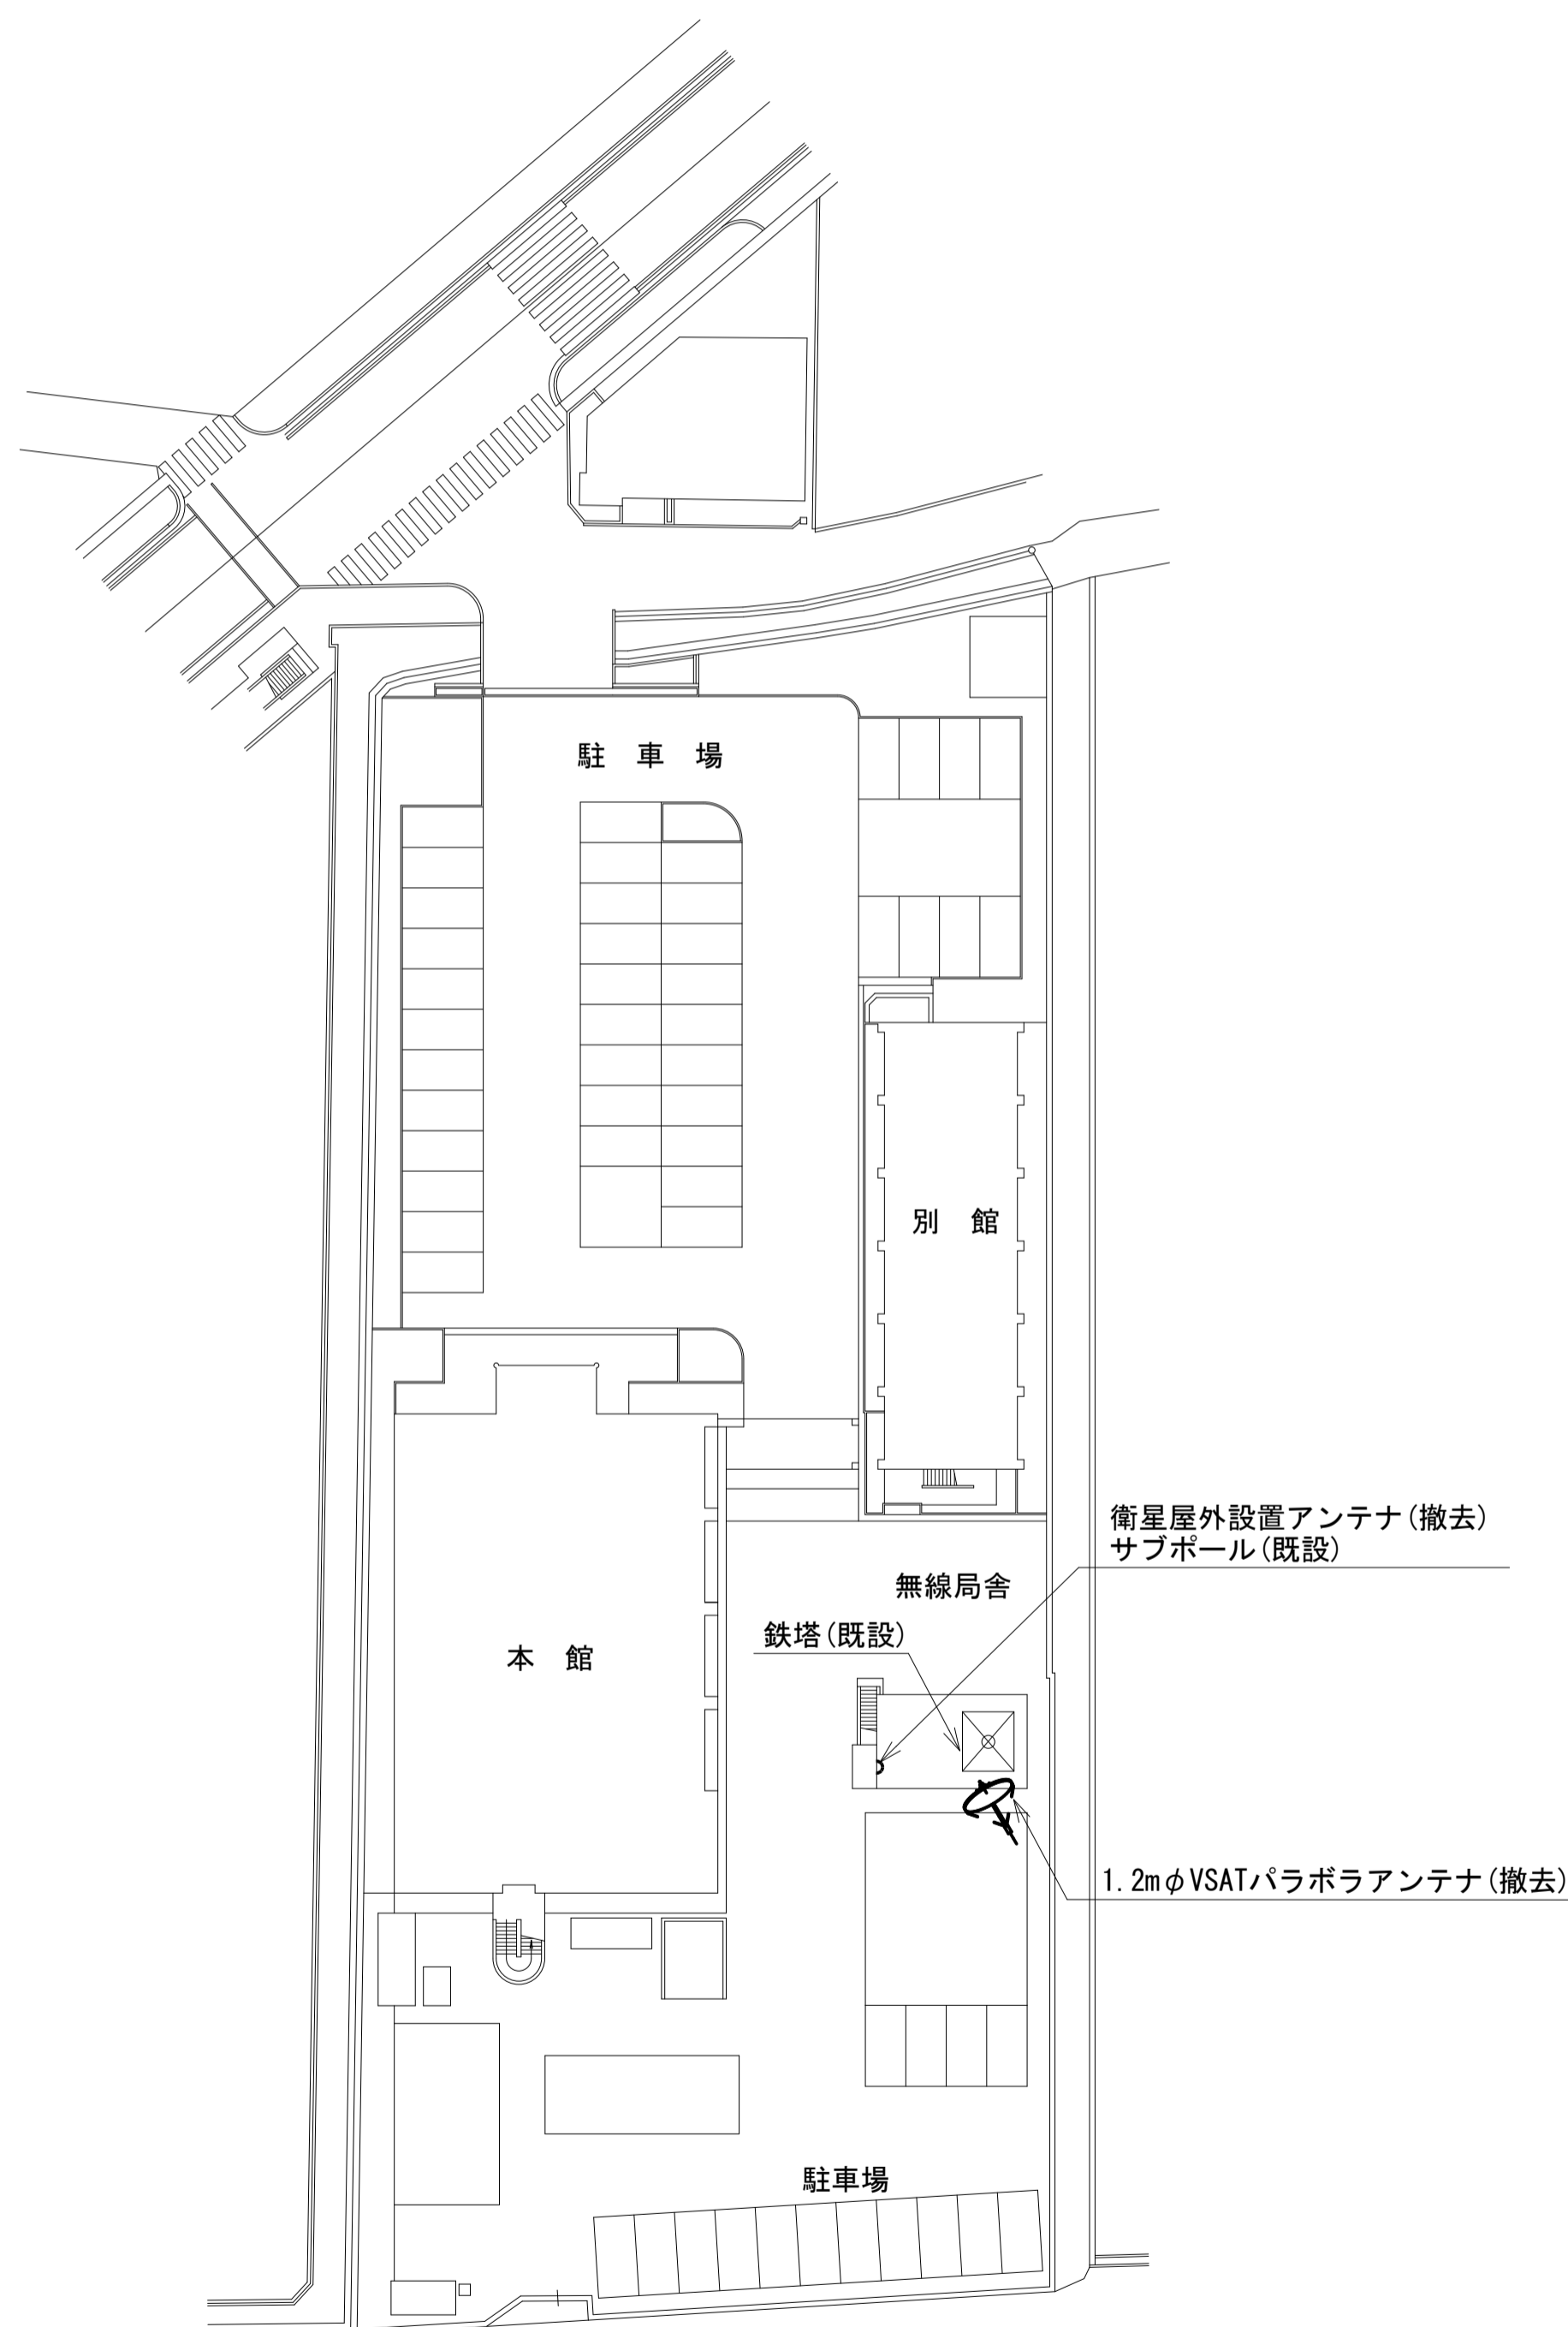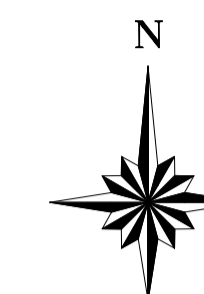

凡例	
	新設
	撤去
	既設
	撤去

工事名	奈良県防災行政通信ネットワーク 衛星回線等再整備工事		
図面名	高田土木事務所 敷地平面図(撤去)		
作成年月日	令和 6年 8月		
縮尺	1:100	図面番号	12
会社名	株式会社東京建設コンサルタント		
事業者名	奈良県		

高田土木事務所 1F 機器配置図 (撤去)

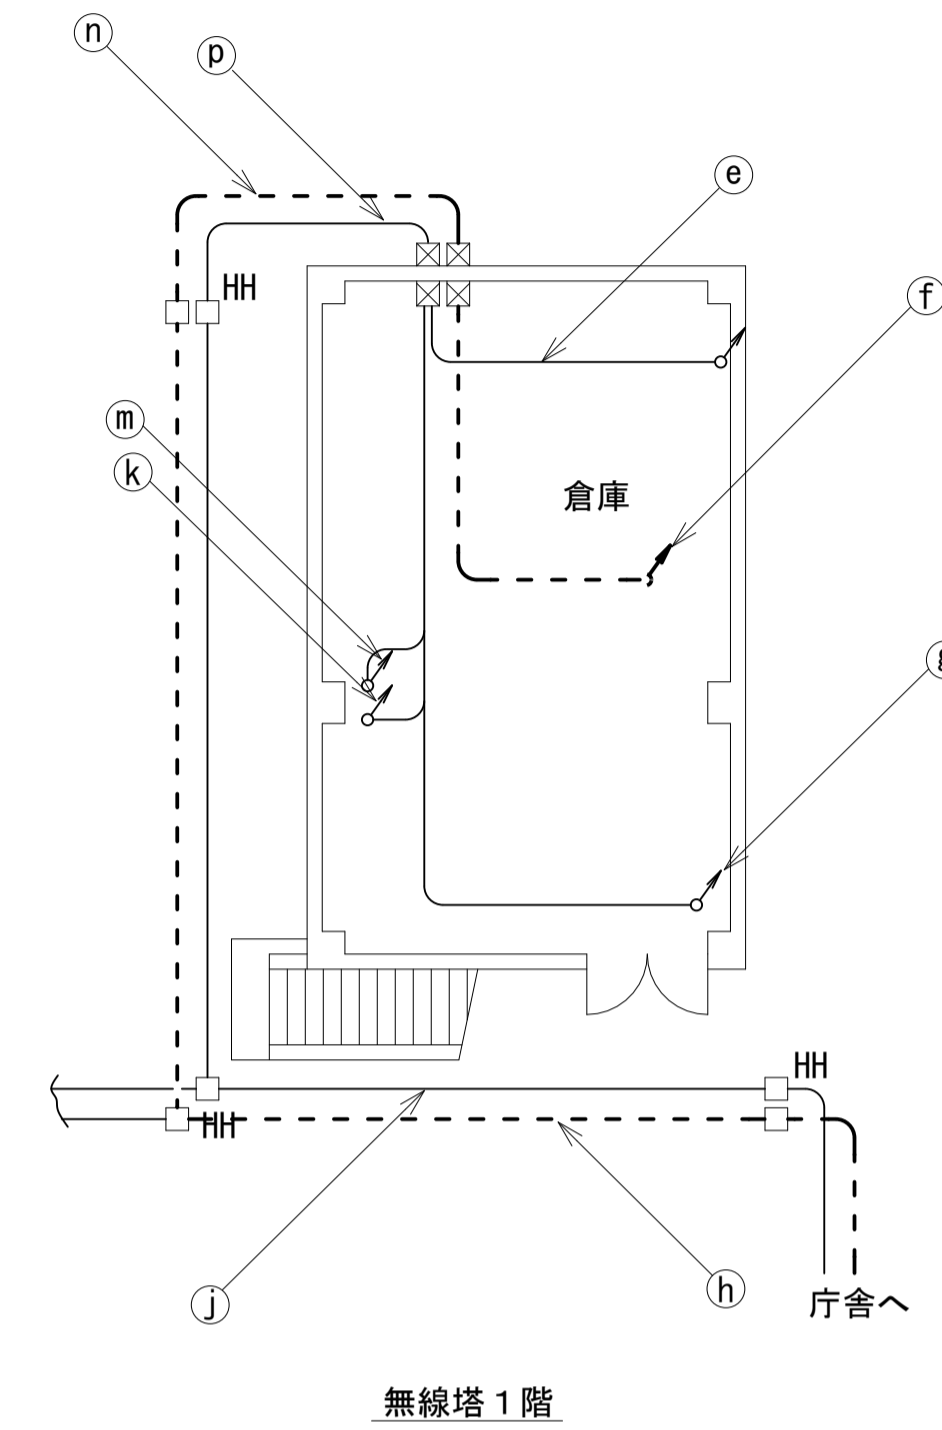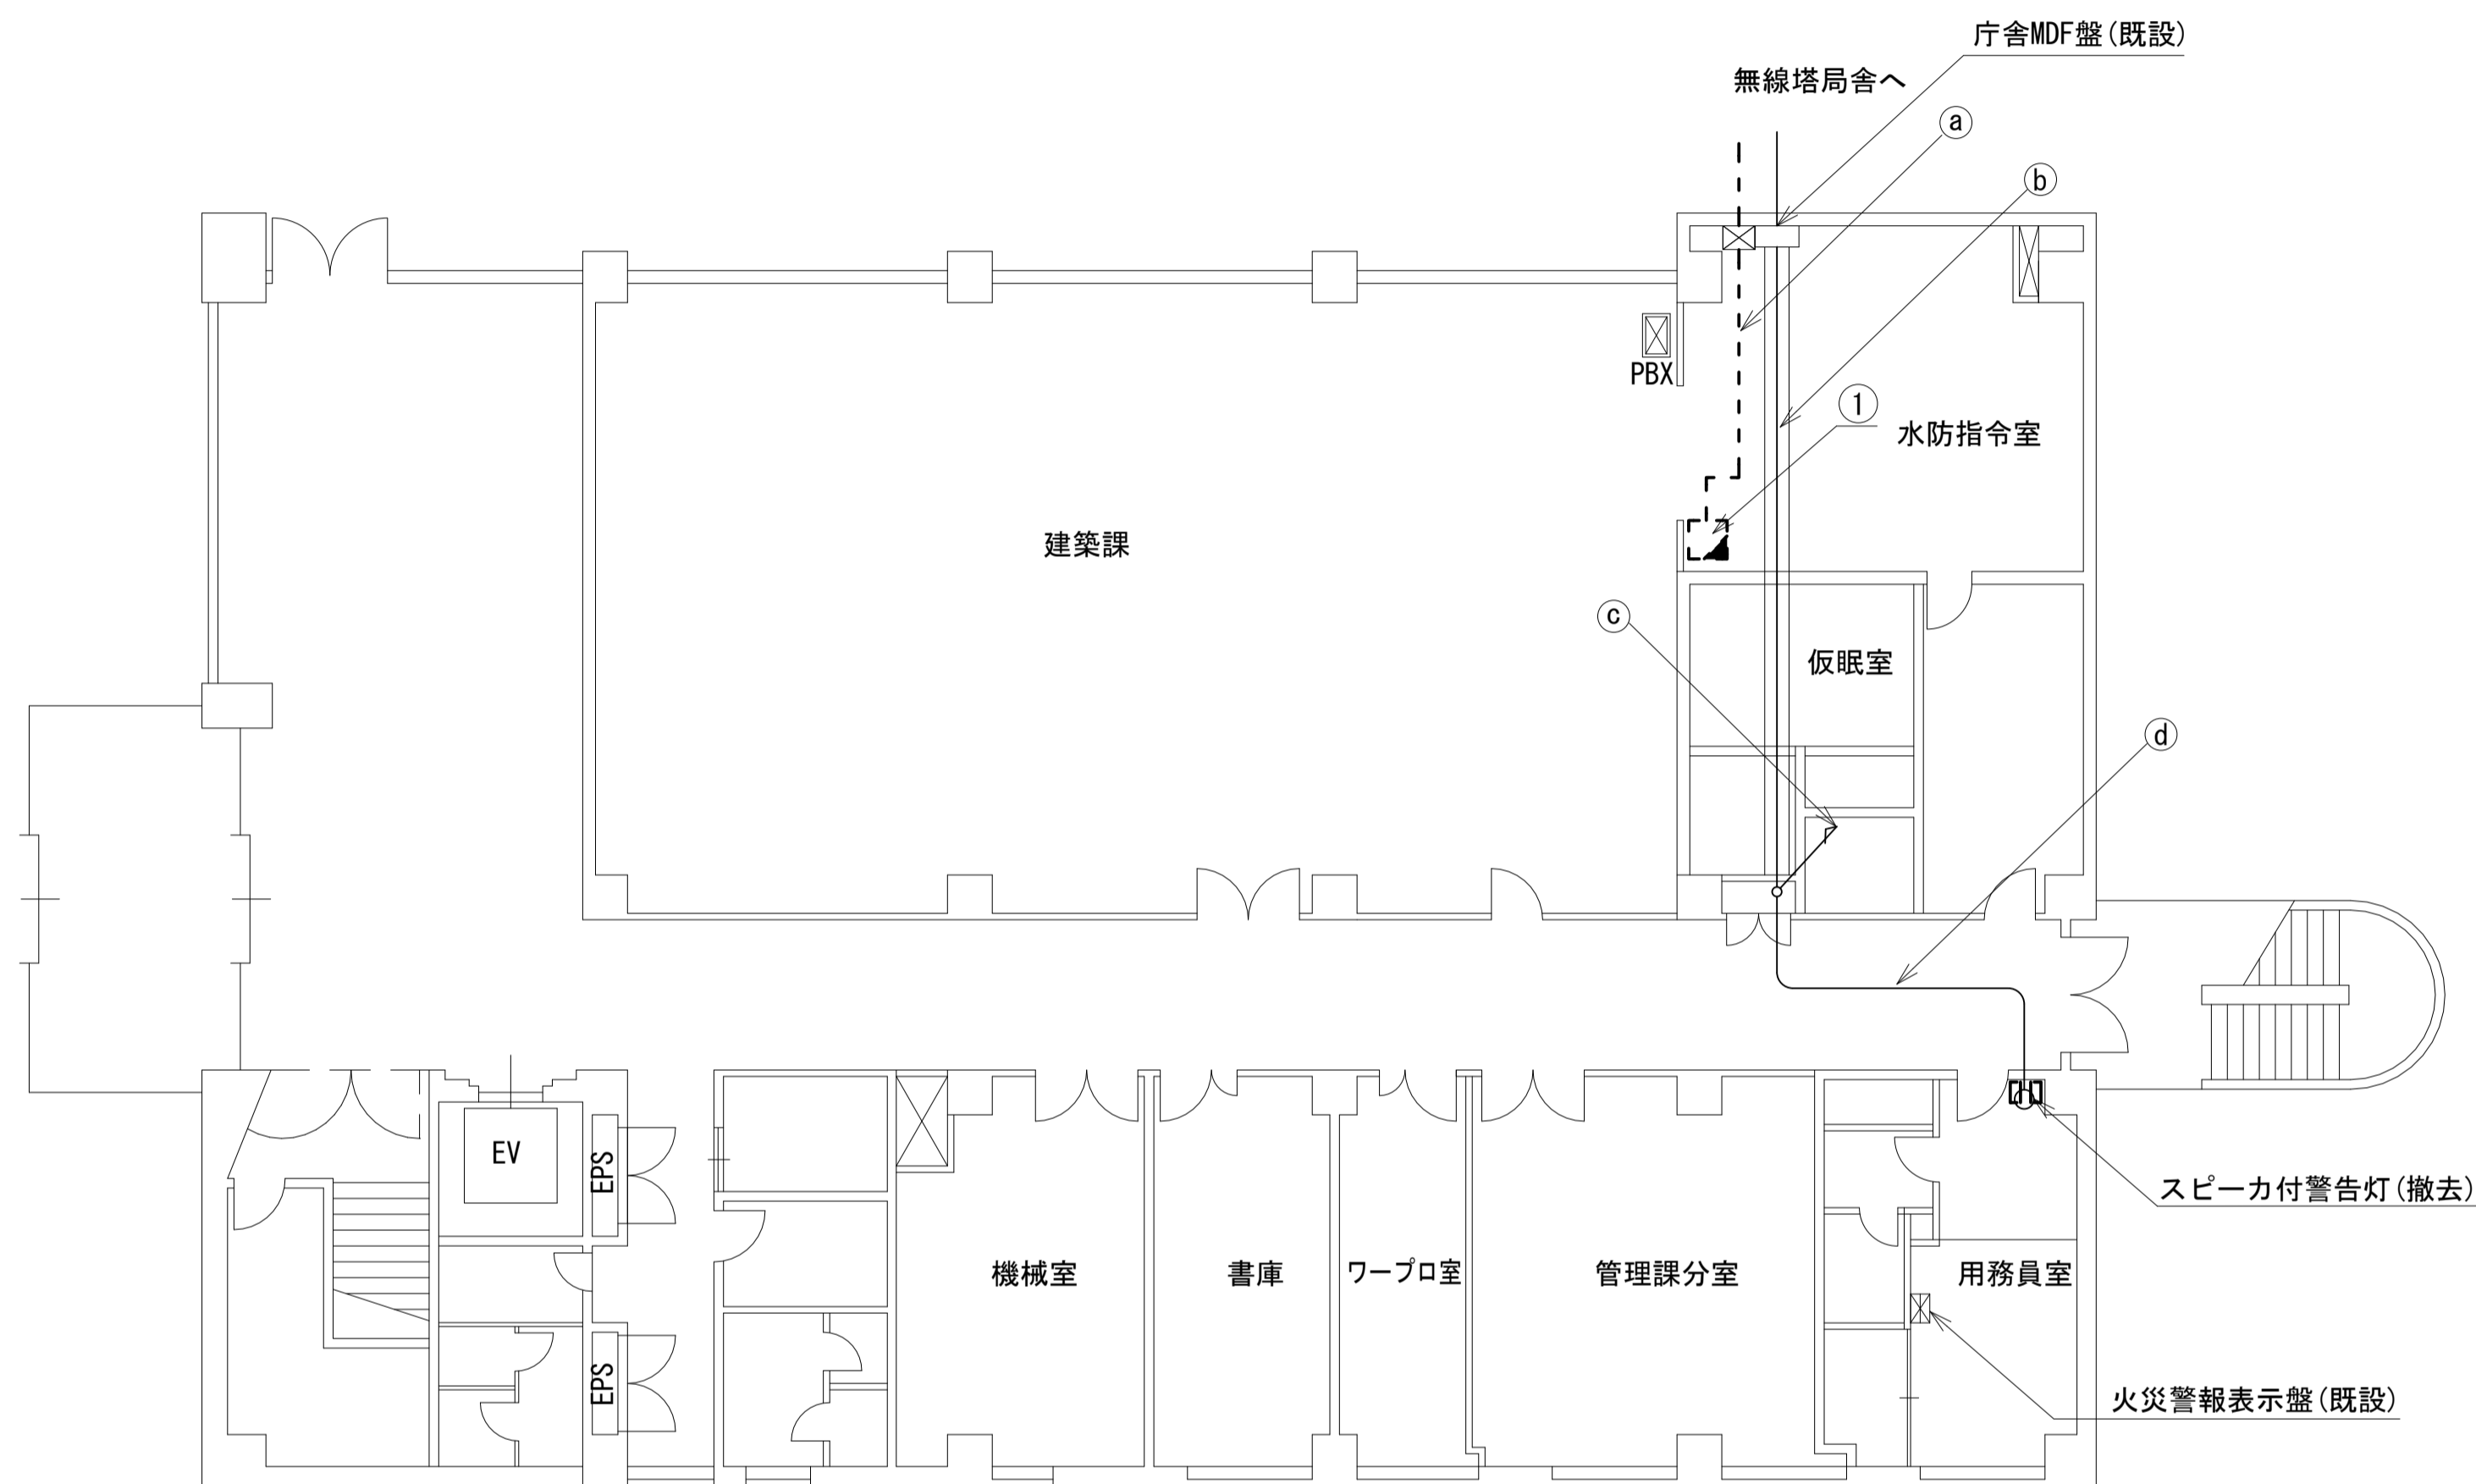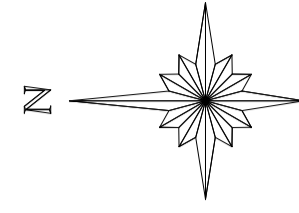

番号	名称	備考
	収容卓	既設
	L2-SW (8Port)	撤去
	防災電話	撤去
	複合機	撤去
	回線切替器	撤去
①	スピーカー付警告灯	撤去
	ローカルサーバー兼防災情報端末	撤去
	防災電話(衛星)	撤去
	IRD	既設
	モニタ	撤去



名称	作業	施工方法
CV150sq-2C	既設	FEP80 (既設)
CV60sq-2C	既設	FEP50 (既設)
IV38sq	既設	
CV60sq-2C	既設	FEP50 (既設)
CV8sq-3C × 2	既設	FEP30 × 2 (既設)
CE8sq-3C	既設	FEP30 (既設)
CE8sq-3C × 3	既設	FEP50 (既設)
予備	—	FEP80 × 2 (既設)
予備	—	FEP50 × 4 (既設)
予備	—	FEP30 (既設)
CV60sq-2C	既設	E51 (既設)
CE8sq-3C	既設	E31 (既設)
CE8sq-3C × 4	既設	
CV60sq-2C	既設	E75 (既設)
IV38sq	既設	
予備	—	PE28 (既設)
光ケーブルSM-4C	既設	
EM-UTPO. 5-4P × 2	既設	PE54 (既設)
5C-FB	撤去	
CPEV-SO. 65-50P	既設	PE54 (既設)
CPEV-SO. 65-100P	既設	PE54 (既設)
予備	—	PE54 (既設) × 5
CV100sq-2C	既設	PE70 (既設)
CV60sq-2C	既設	
IV38sq	既設	PE54 (既設)
CV60sq-2C	既設	PE54 (既設)
CV8sq-3C × 2	既設	PE28 (既設) × 2
CE8sq-3C × 2	既設	PE54 (既設)
CE8sq-3C × 2	既設	PE54 (既設)
予備	—	PE54 (既設)
予備	—	PE70 (既設)

名称	作業	施工方法
FCPEV-SO. 65-10P	既設	
5C-FB	撤去	フリーアクセス
EM-UTPO. 5-4P	既設	
CE8sq-3C	既設	
CV150sq-2C	既設	
CV60sq-2C	既設	ケーブルラック (既設)
CV8sq-3C × 2	既設	
CPEV-SO. 65-3P	既設	
CE8sq-3C	既設	FEP50 (既設)
CE8sq-3C	既設	
CE8sq-3C	既設	
EM-UTPO. 5-4P	既設	PE50 (既設)
光ケーブルSM-4C	既設	
光ケーブルSM-4C	既設	ケーブルラック (既設)
CE8sq-3C	既設	
CE8sq-3C	既設	
CV150sq-2C	既設	
CV60sq-2C	既設	
CV8sq-3C × 2	既設	
EM-UTPO. 5-4P	既設	天井ころがし
CE8sq-3C	既設	
CPEV-SO. 65-3P	既設	E19 (既設)
CV8sq-3C × 2	既設	E31 (既設) × 2
予備	—	E25 (既設)
光ケーブルSM-4C	既設	
EM-UTPO. 5-4P × 2	既設	E51 (既設)
5C-FB	撤去	
CPEV-SO. 65-50P	既設	E63 (既設)
CPEV-SO. 65-100P	既設	E63 (既設)
CV100sq-2C	既設	E75 (既設)
IV22sq	既設	
5C-FB	撤去	
光ケーブルSM-4C	既設	PE50 (既設)
EM-UTPO. 5-4P × 2	既設	
CPEV-SO. 65-50P	既設	PE50 (既設)
CPEV-SO. 65-100P	既設	PE50 (既設)
予備	—	FEP50 × 6 (既設)

凡例	
■ (黒塗り)	: 新設
□ (白)	: 既設
▣ (斜線)	: 撤去
— (実線)	: 新設
- - - (点線)	: 撤去
— (実線)	: 既設

工事名	奈良県防災行政通信ネットワーク 衛星回線等再整備工事		
図面名	高田土木事務所 1F 機器配置図(撤去)		
作成年月日	令和 6年 8月		
縮尺	1:100	図面番号	13
会社名	株式会社東京建設コンサルタント		
事業者名	奈良県		

高田土木事務所 2F 機器配置図 (撤去)

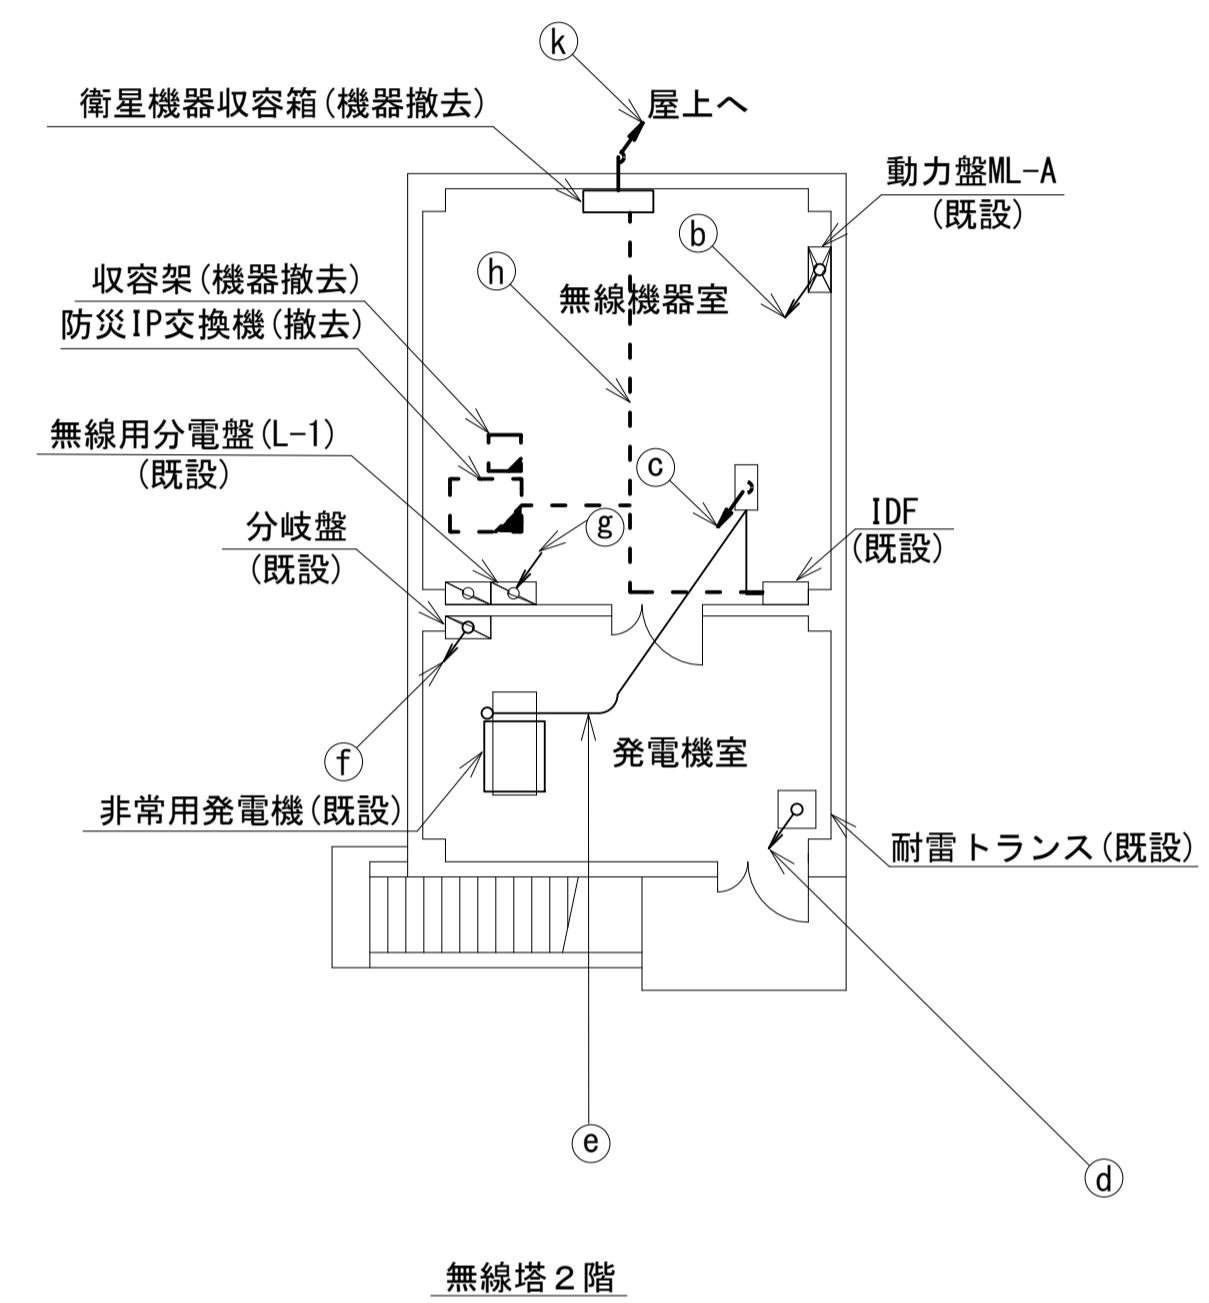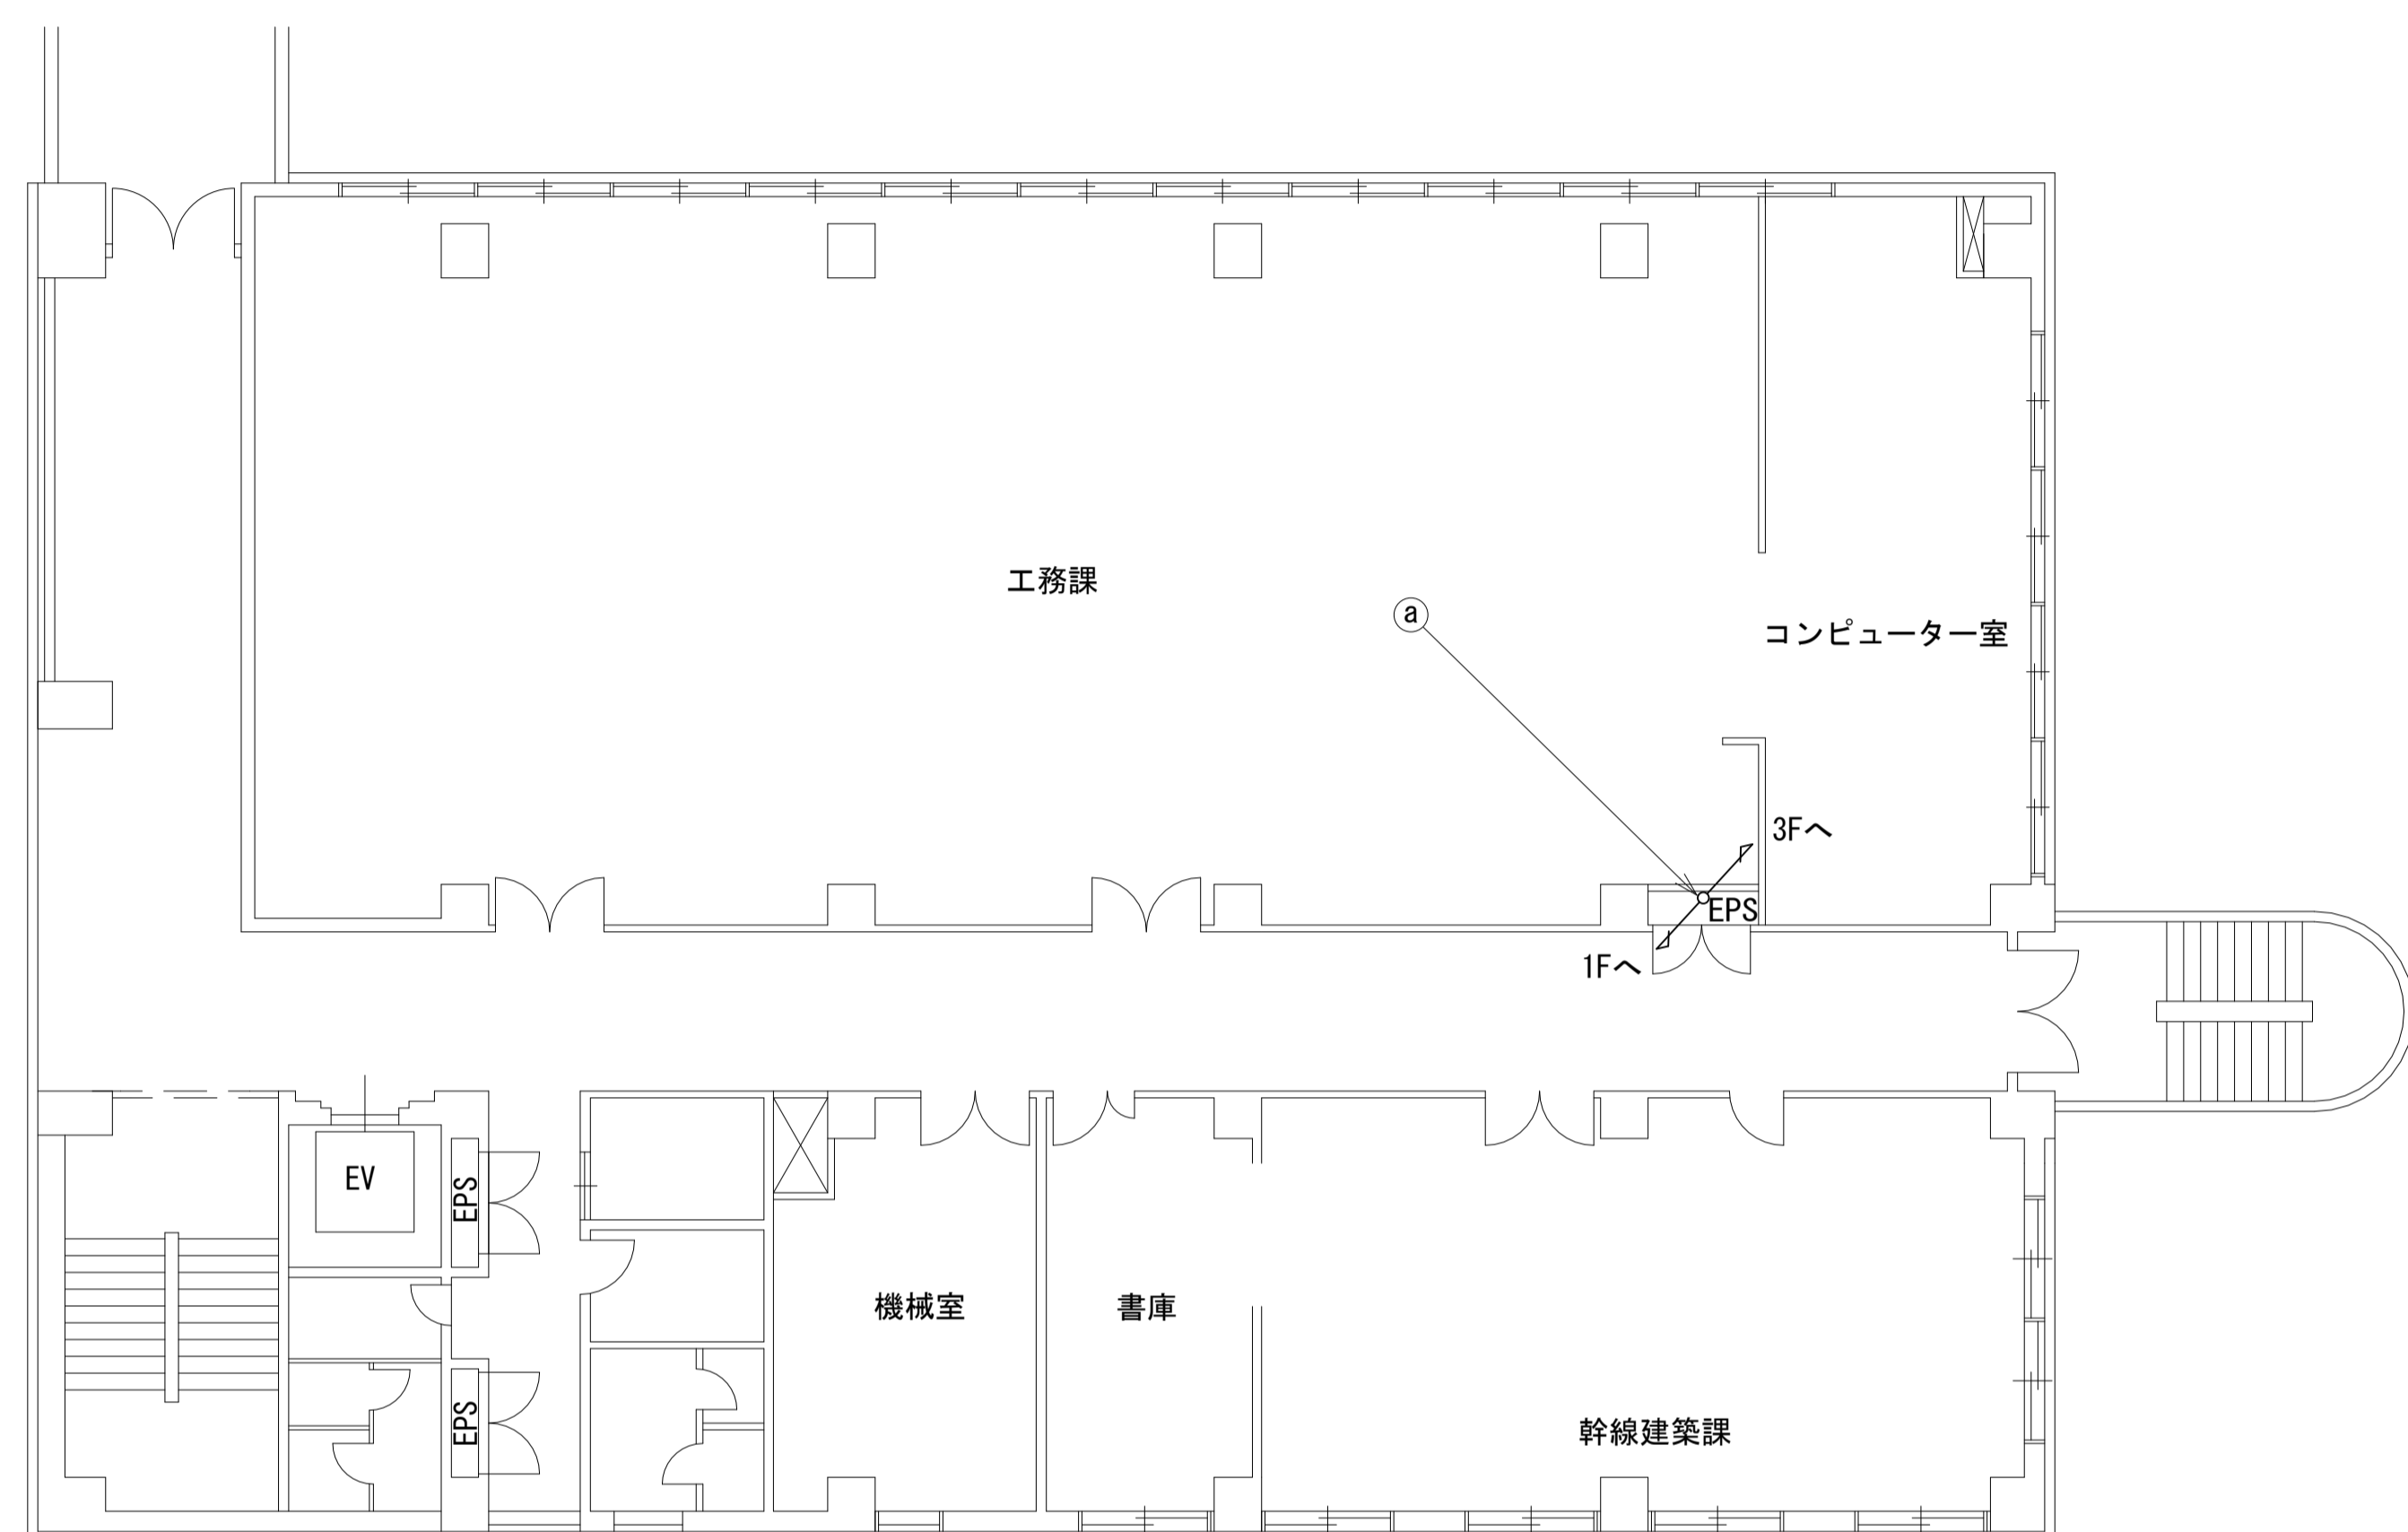



名称	作業	施工方法
光ケーブルSM-4C	既設	ケーブルラック (既設)
CE8sq-3C	既設	
CE8sq-3C	既設	
CV150sq-2C	既設	
CV60sq-2C	既設	
CV8sq-3C × 2	既設	
CV8sq-3C × 2	既設	E31 (既設) × 2
予備	—	E25 (既設)
光ケーブルSM-4C	既設	E51 (既設)
EM-UTPO. 5-4P × 2	既設	
5C-FB	撤去	
CPEV-SO. 65-50P	既設	
CPEV-SO. 65-100P	既設	E63 (既設)
CV100sq-2C	既設	E75 (既設)
IV22sq	既設	
FCPEV-SO. 65-10P	既設	G36 (既設)
予備	—	G28 (既設)
CV60sq-2C	既設	E51 (既設)
CE8sq-3C	既設	E31 (既設)
CE8sq-3C × 3	既設	E75 (既設)
CV60sq-2C	既設	
IV38sq	既設	
電子ボタン電話用ケーブル0.4-2P	撤去	ケーブルラック (既設)
CE3.5sq-3C	撤去	
外部アンテナ接続用ケーブル	撤去	
8D-HFAE × 2	撤去	ケーブルラック (既設)
IV3.5sq	撤去	
外部アンテナ接続用ケーブル	撤去	
8D-HFAE × 2	撤去	
IV3.5sq	撤去	

凡例

	新設		撤去
	新設		撤去
	既設		既設

工事名	奈良県防災行政通信ネットワーク 衛星回線等再整備工事		
図面名	高田土木事務所 2F 機器配置図 (撤去)		
作成年月日	令和 6年 8月		
縮尺	1:100	図面番号	14
会社名	株式会社東京建設コンサルタント		
事業者名	奈良県		

高田土木事務所 4F 機器配置図 (撤去)

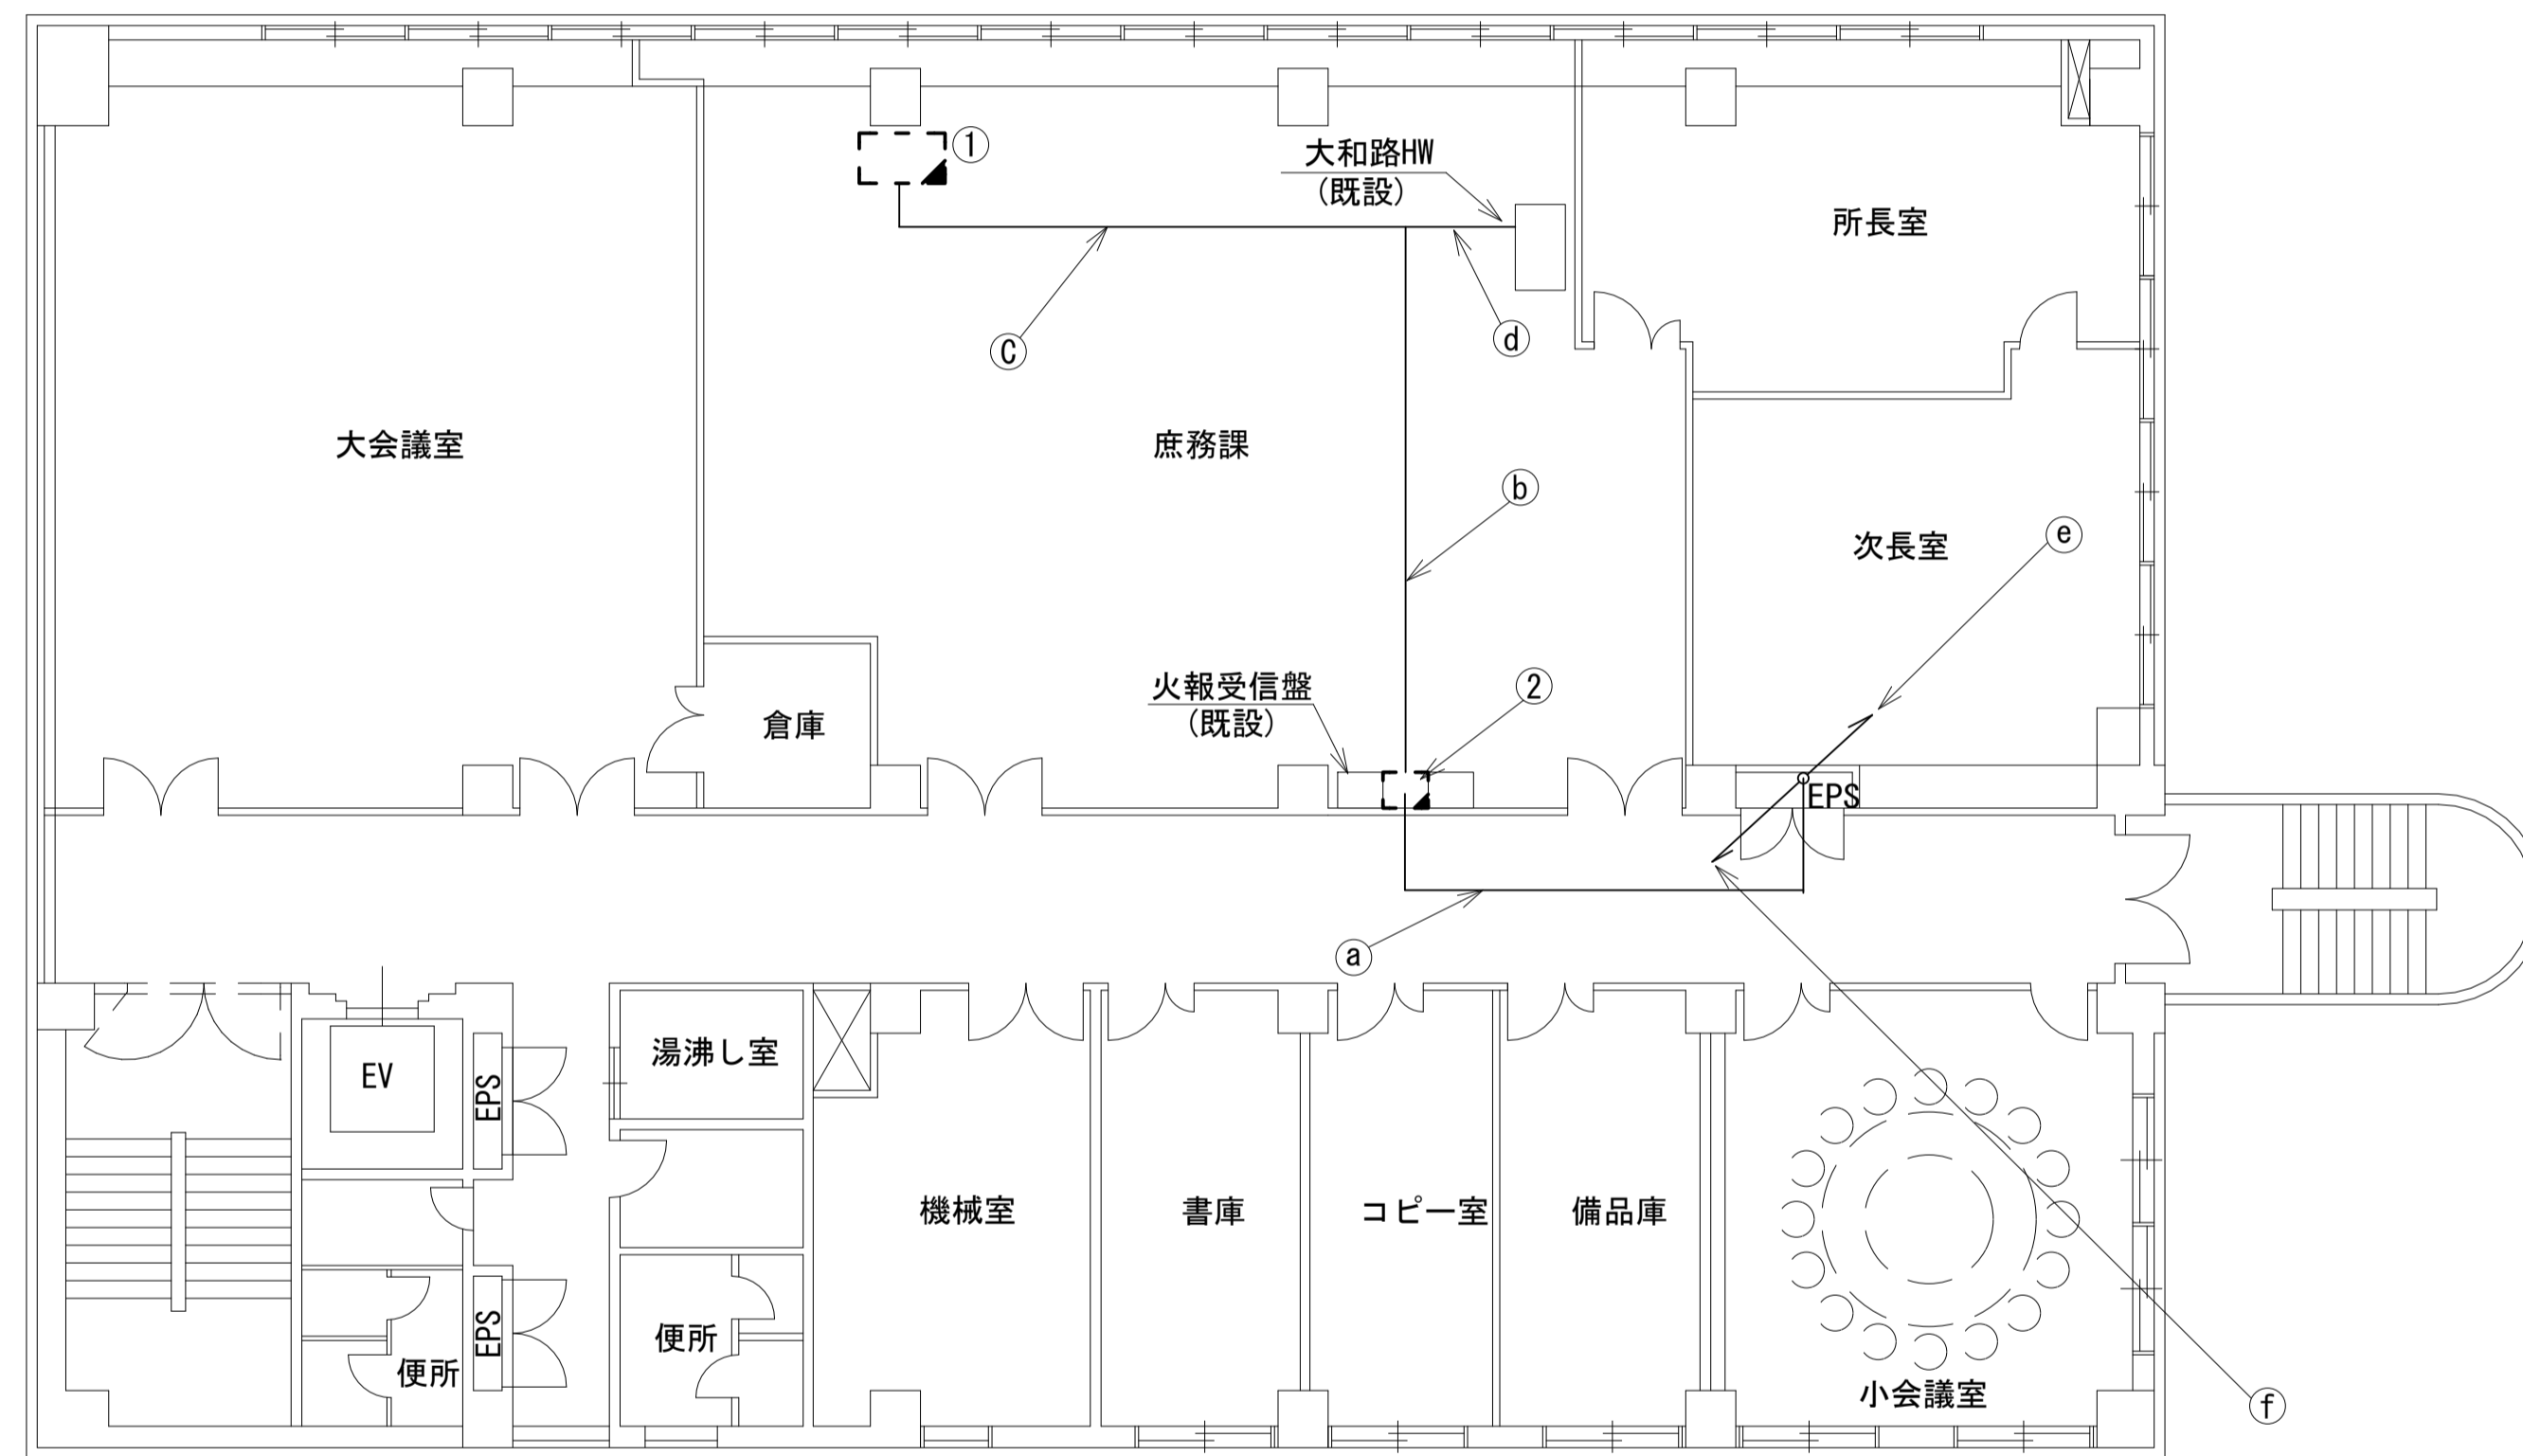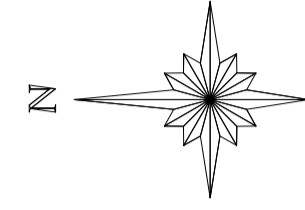


名称	作業	施工方法
光ケーブルSM-4C	既設	天井ころがし
CE8sq-3C	既設	
EM-UTPO. 5-4P	既設	フリーアクセス
CE8sq-3C	既設	
CE8sq-3C	既設	
EM-UTPO. 5-4P	既設	フリーアクセス
CE8sq-3C	既設	
EM-UTPO. 5-4P	既設	フリーアクセス
CE8sq-3C	既設	
CV150sq-2C	既設	ケーブルラック (既設)
CV60sq-2C	既設	
CV8sq-3C×2	既設	
CV150sq-2C	既設	ケーブルラック (既設)
CV60sq-2C	既設	
CV8sq-3C×2	既設	
光ケーブルSM-4C	既設	ケーブルラック (既設)
CE8sq-3C	既設	
CE8sq-3C	既設	

番号	名 称	備考
①	机	既設
	防災情報端末	撤去
	L2-SW (8Port)	撤去
	スピーカ付警告灯	撤去
	コンセントBOX	既設
②	総合監視盤	既設
	光成端箱	既設
	メディアコンバータ×2	撤去
	コンセントBOX	既設

凡 例	
■ (Solid Square)	新設
□ (Dashed Square)	撤去
— (Solid Line)	新設
- - - (Dashed Line)	撤去
○ (Solid Circle)	既設
○ (Dashed Circle)	既設

工事名	奈良県防災行政通信ネットワーク 衛星回線等再整備工事		
図面名	高田土木事務所 4F 機器配置図(撤去)		
作成年月日	令和 6年 8月		
縮尺	1:100	図面番号	15
会社名	株式会社東京建設コンサルタント		
事業者名	奈良県		

高田土木事務所 無線機械室 機器配置図 (撤去)


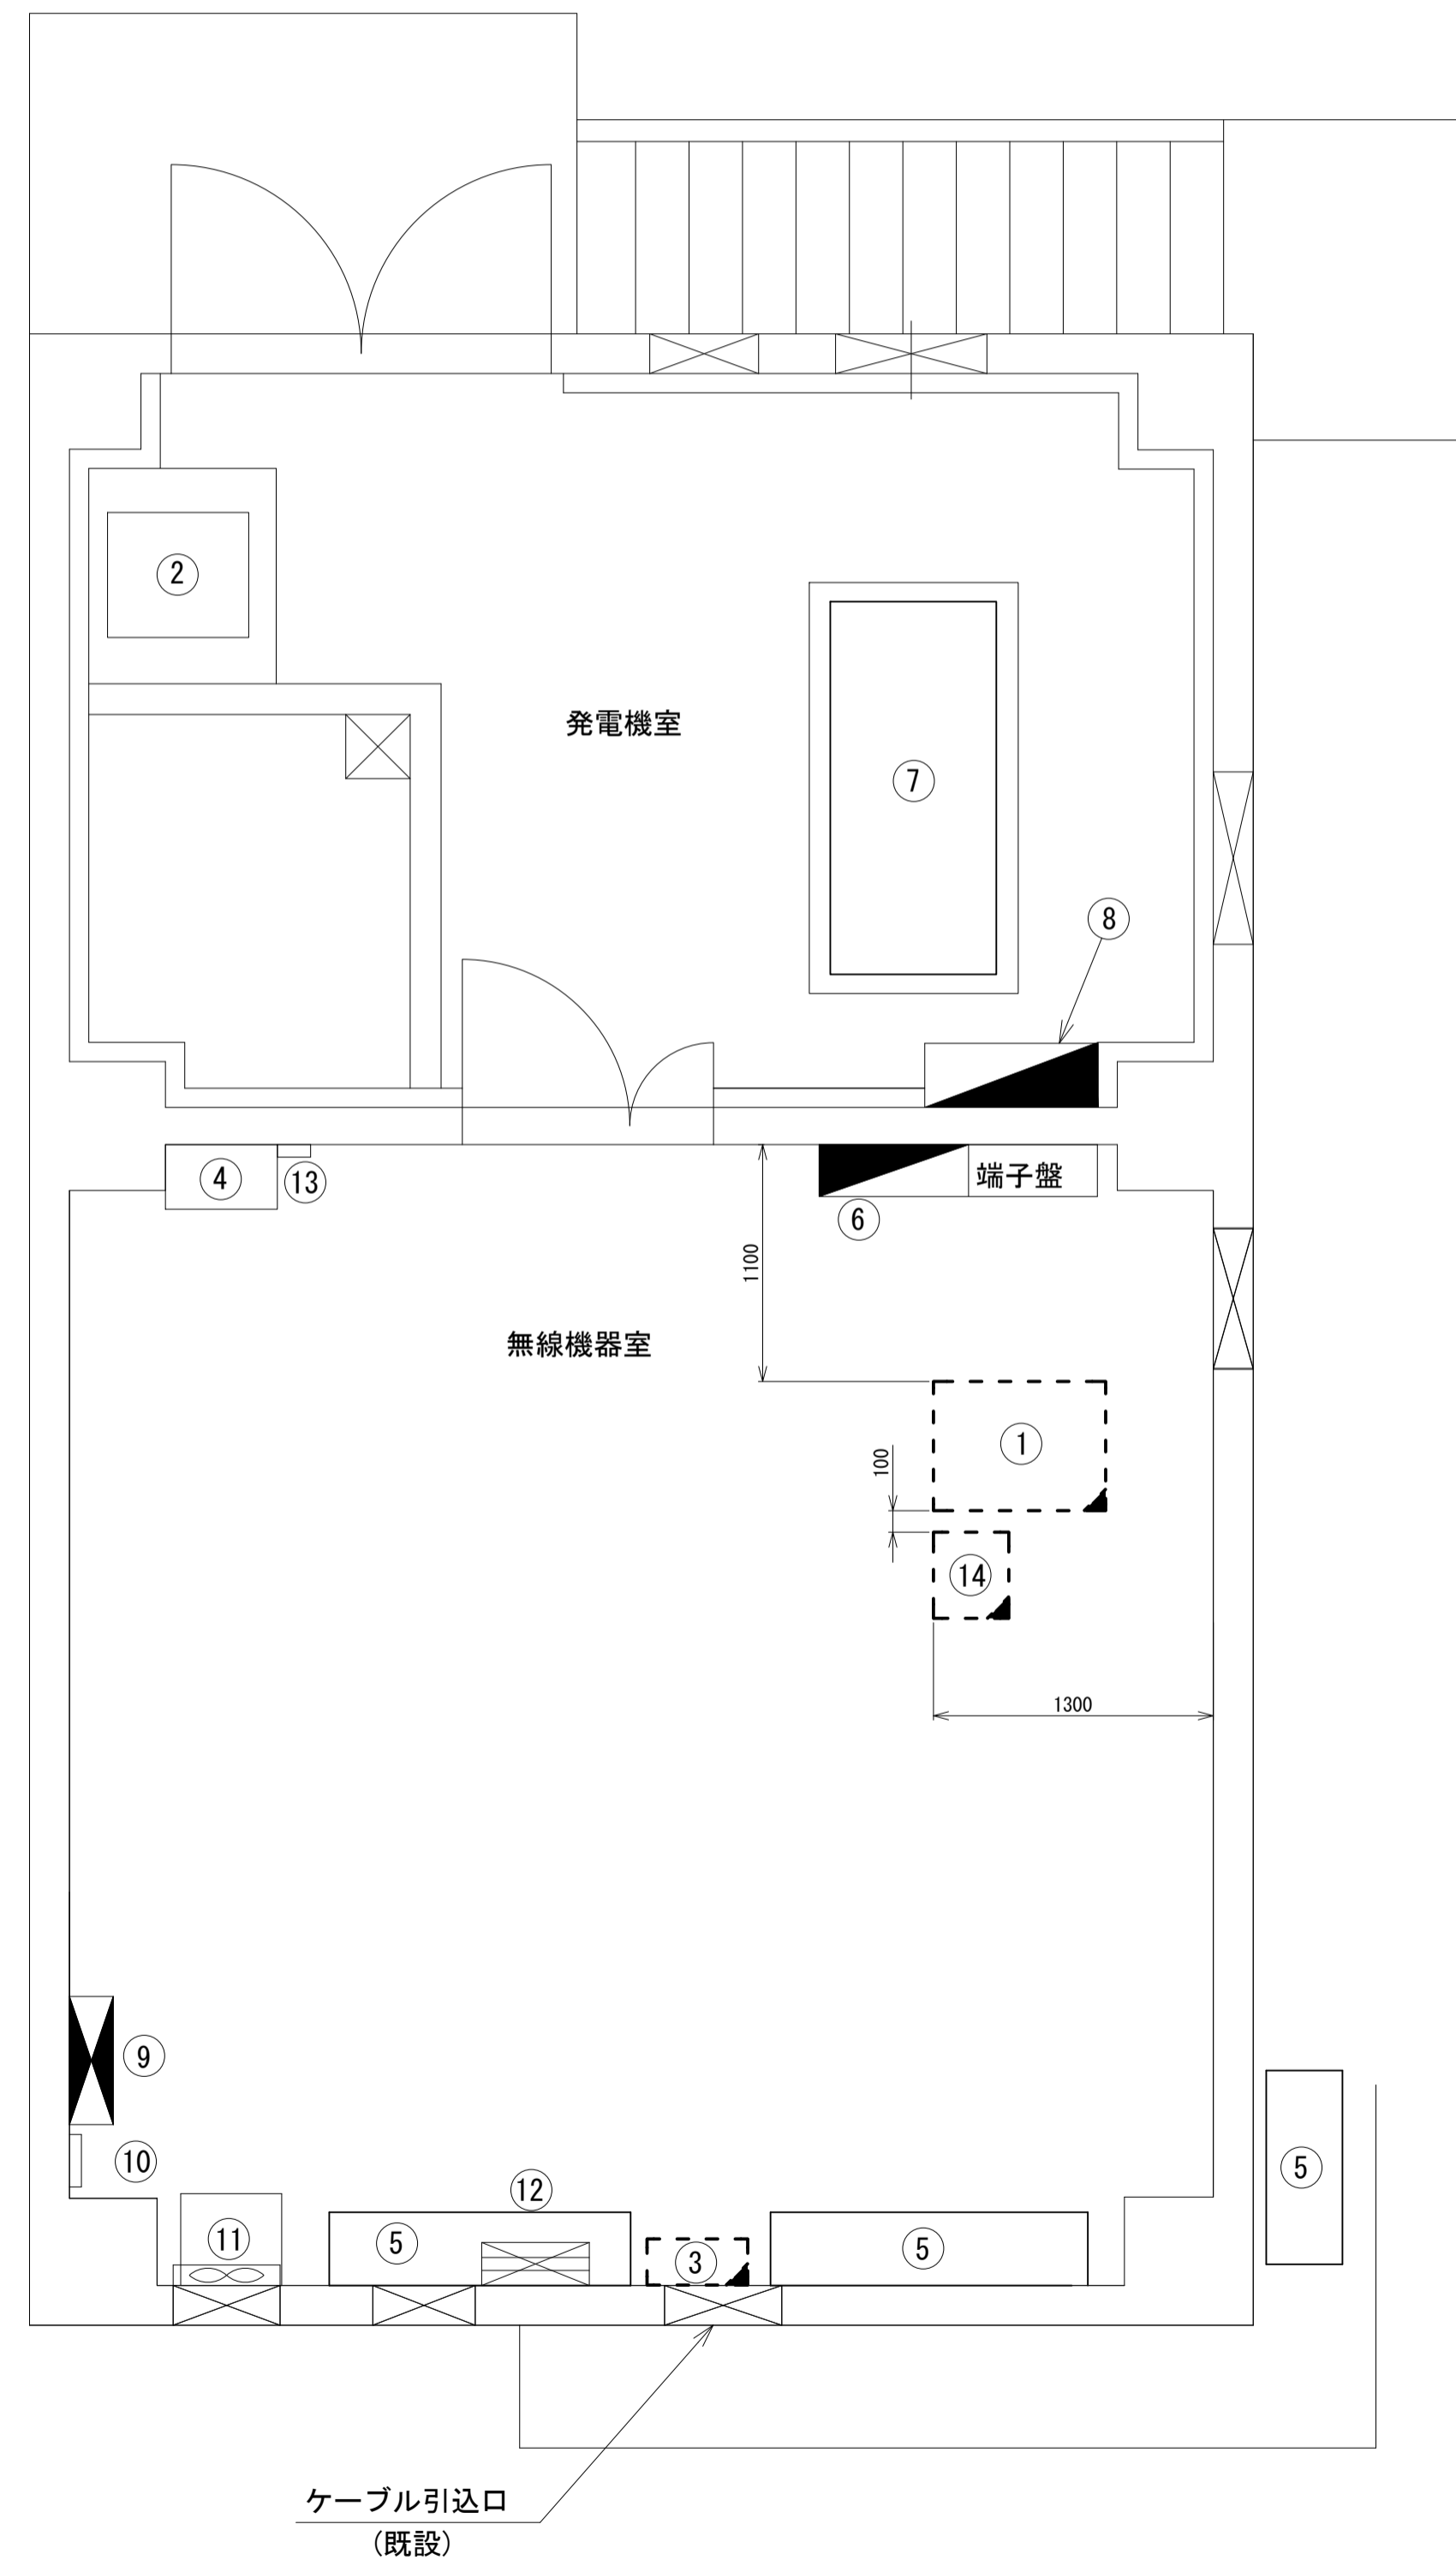


番号	名称	備考	
①	収容架	既設	
	VSAT	撤去	
	L2-SW (24Port)	撤去	
	被遠方監視制御装置	撤去	
	UPS	撤去	
	VPNルータ	撤去	
	防災電話	撤去	
	光成端箱	既設	
	メディアコンバータ×2	撤去	
	②	耐雷トランス	既設
	③	衛星機器収容箱	既設
		衛星可搬端末	撤去
		衛星FAXアダプター	撤去
		衛星ハンドセット	撤去
マルチアダプター		撤去	
④	IDF	既設	
⑤	空調和設備 室内機	既設	
	空調和設備 室外機	既設	
⑥	防災行政無線交流分電盤 (L-1)	既設	
⑦	非常用発電機 (15kVA)	既設	
⑧	防災行政無線分岐盤	既設	
⑨	動力盤 (ML-1)	既設	
⑩	気温計観測部	既設	
⑪	気温計機器ラック	既設	
⑫	PAC動力制御盤	既設	
⑬	サーモセンサー	既設	
⑭	防災IP交換機	撤去	

凡例	
	新設
	撤去
	新設
	撤去
	既設
	既設

工事名	奈良県防災行政通信ネットワーク 衛星回線等再整備工事		
図面名	高田土木事務所 無線機械室 機器配置図(撤去)		
作成年月日	令和 6年 8月		
縮尺	1:30	図面番号	16
会社名	株式会社東京建設コンサルタント		
事業者名	奈良県		

高田土木事務所 鉄塔 機器配置図 (撤去)

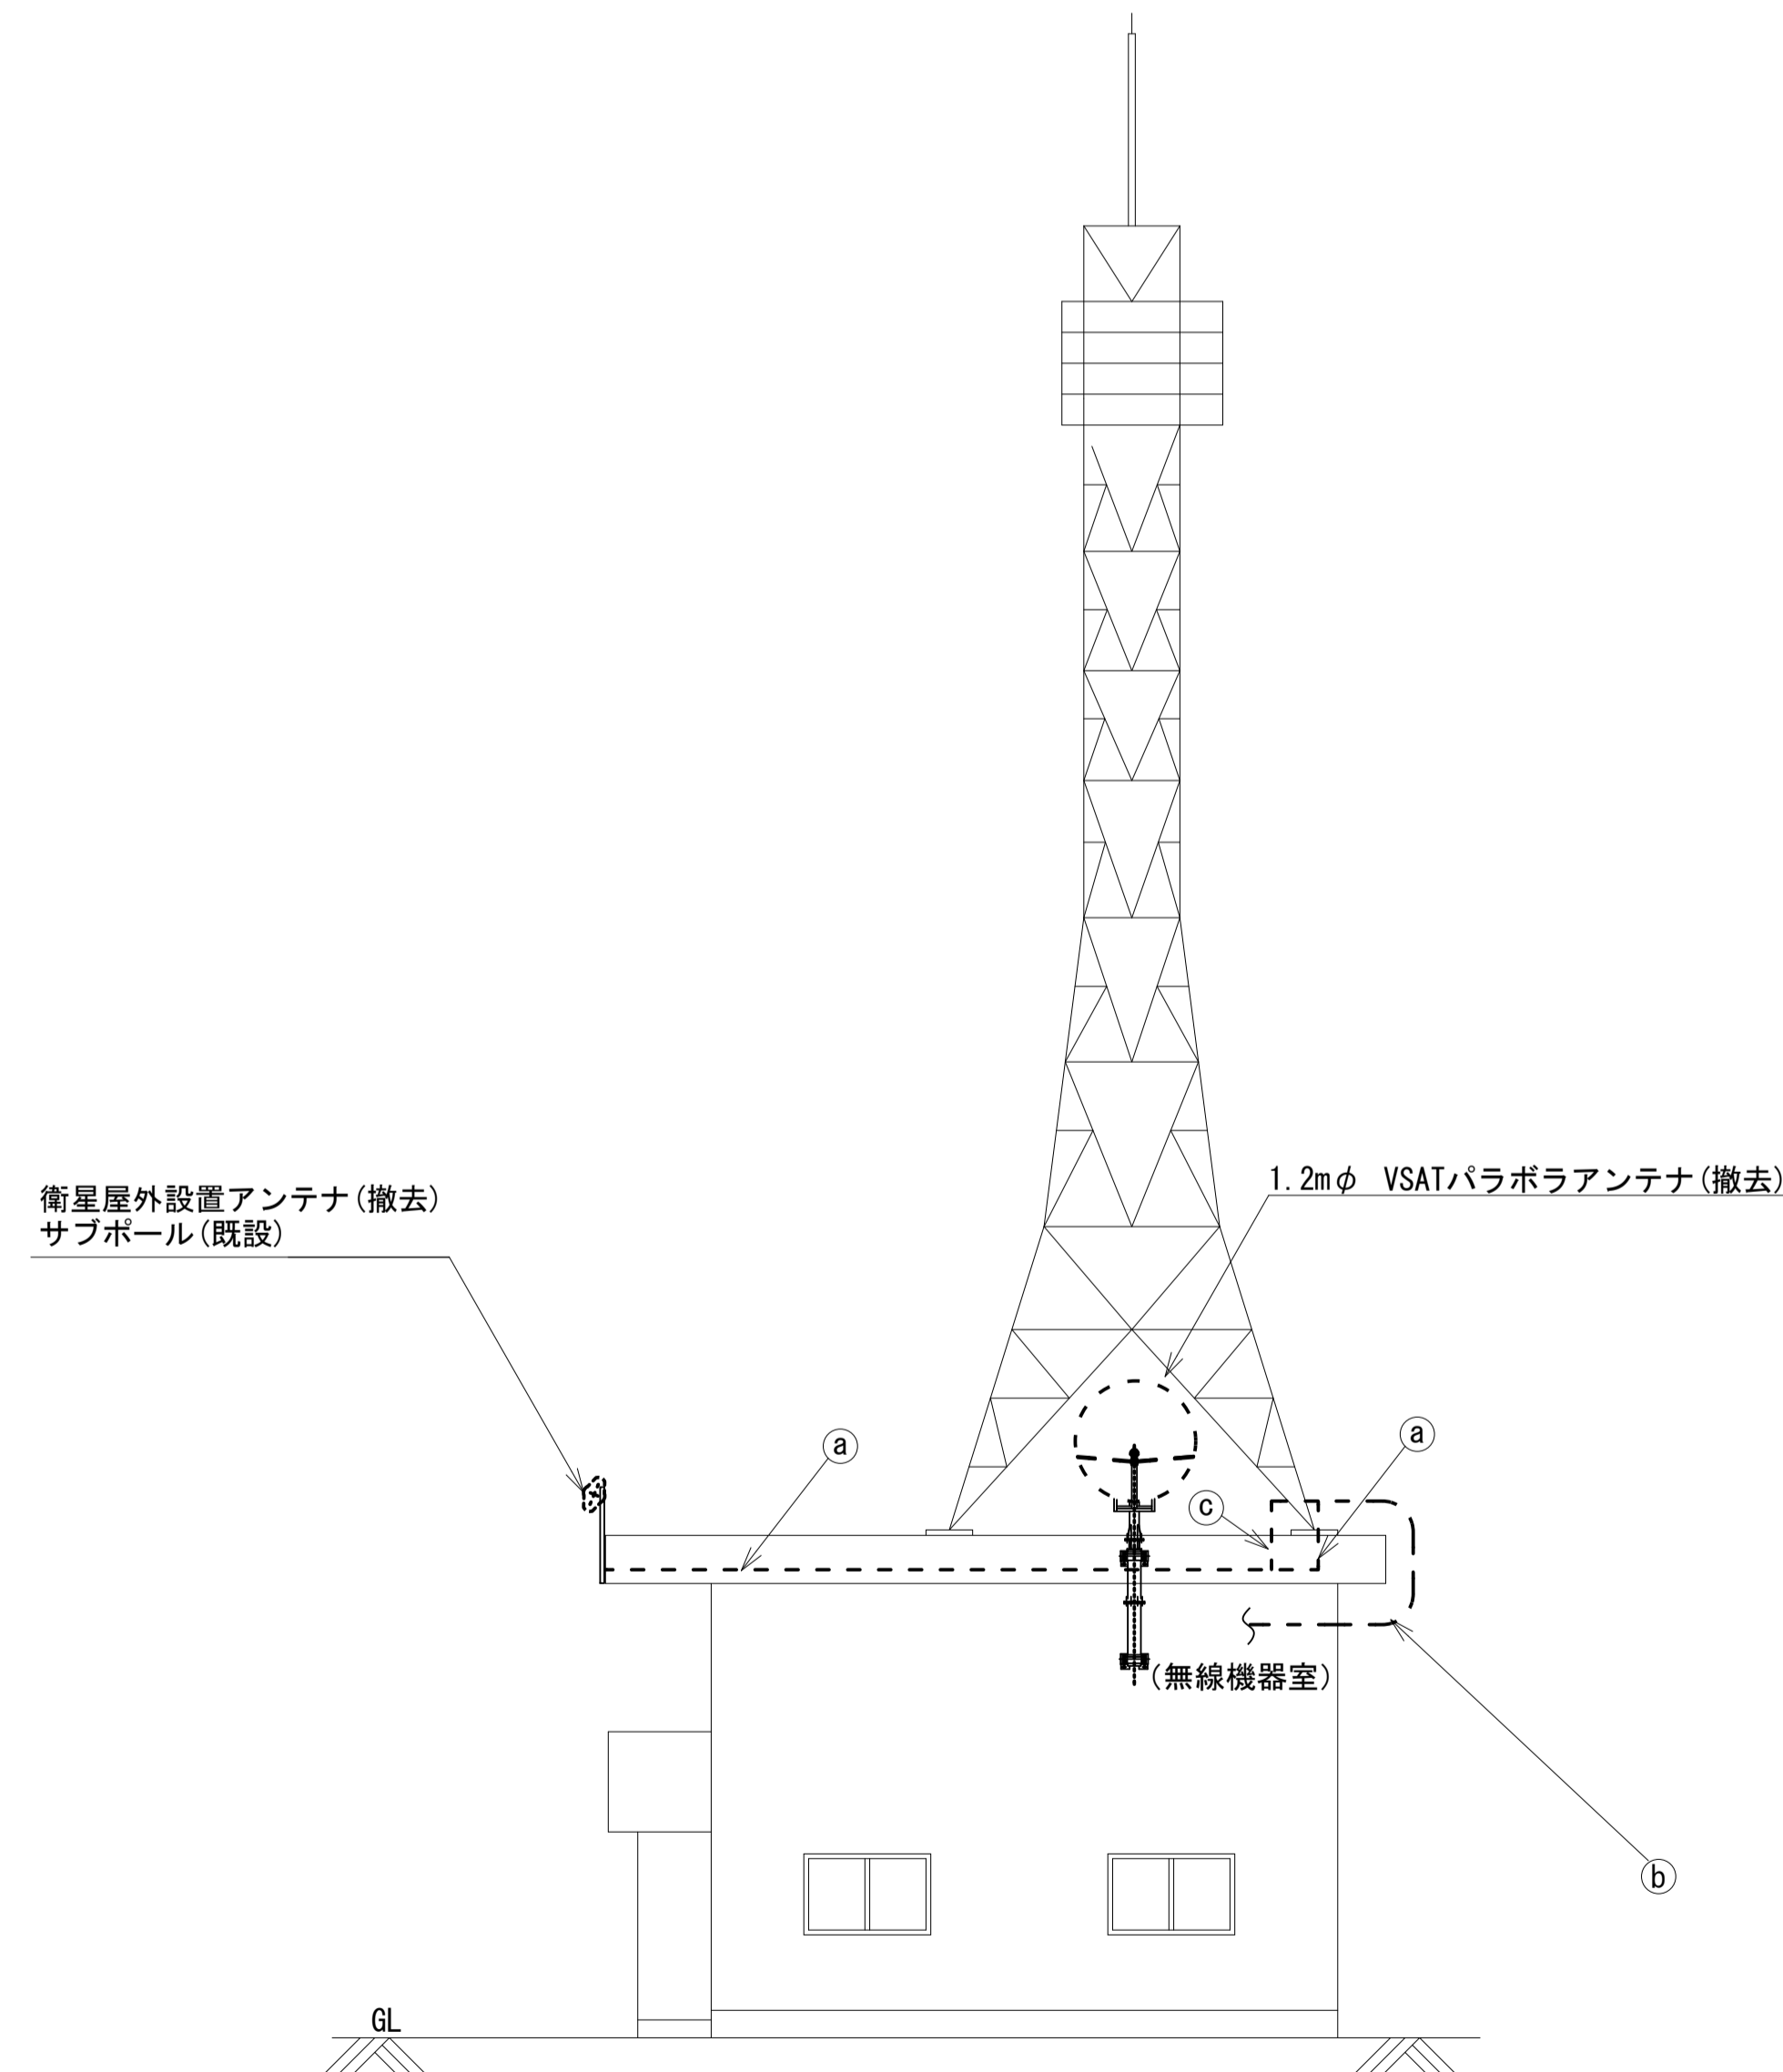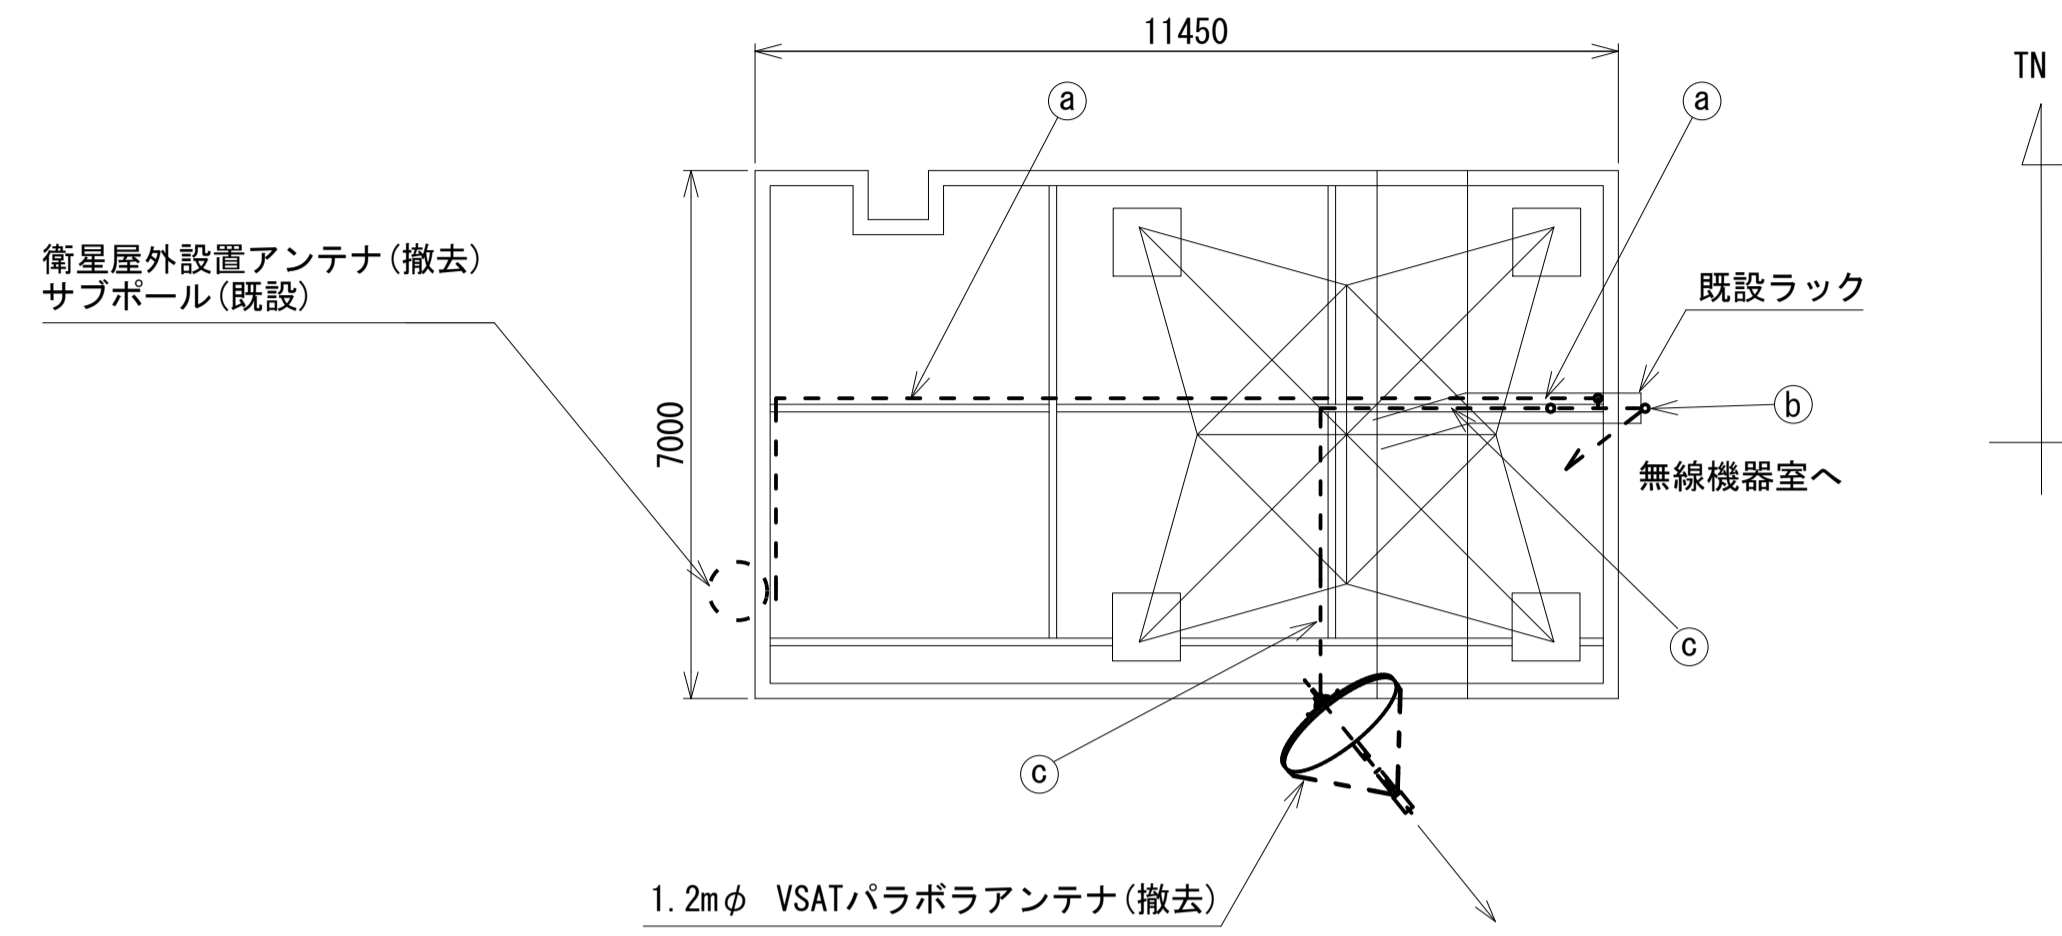

空中線搭載図 (1:100)

名称	作業	施工方法
① 外部アンテナ接続用ケーブル	撤去	G36 (既設)
外部アンテナ接続用ケーブル	撤去	
② 8D-HFAE × 2	撤去	ケーブルラック (既設)
1E3.5sq	撤去	
③ 8D-HFAE × 2	撤去	G36 (既設)
1E3.5sq	撤去	

凡 例


	新設		撤去		新設		撤去
	既設		既設		既設		既設

工事名	奈良県防災行政通信ネットワーク 衛星回線等再整備工事		
図面名	高田土木事務所 鉄塔 機器配置図 (撤去)		
作成年月日	令和 6年 8月		
縮尺	1:100	図面番号	17
会社名	株式会社東京建設コンサルタント		
事業者名	奈良県		

高田土木事務所 配線系統図

(撤去)

LANケーブル : EM-UTPO. 5-4P (Cat5e)
屋外LANケーブル : NSED-LAPO. 5-4P (Cat5e)

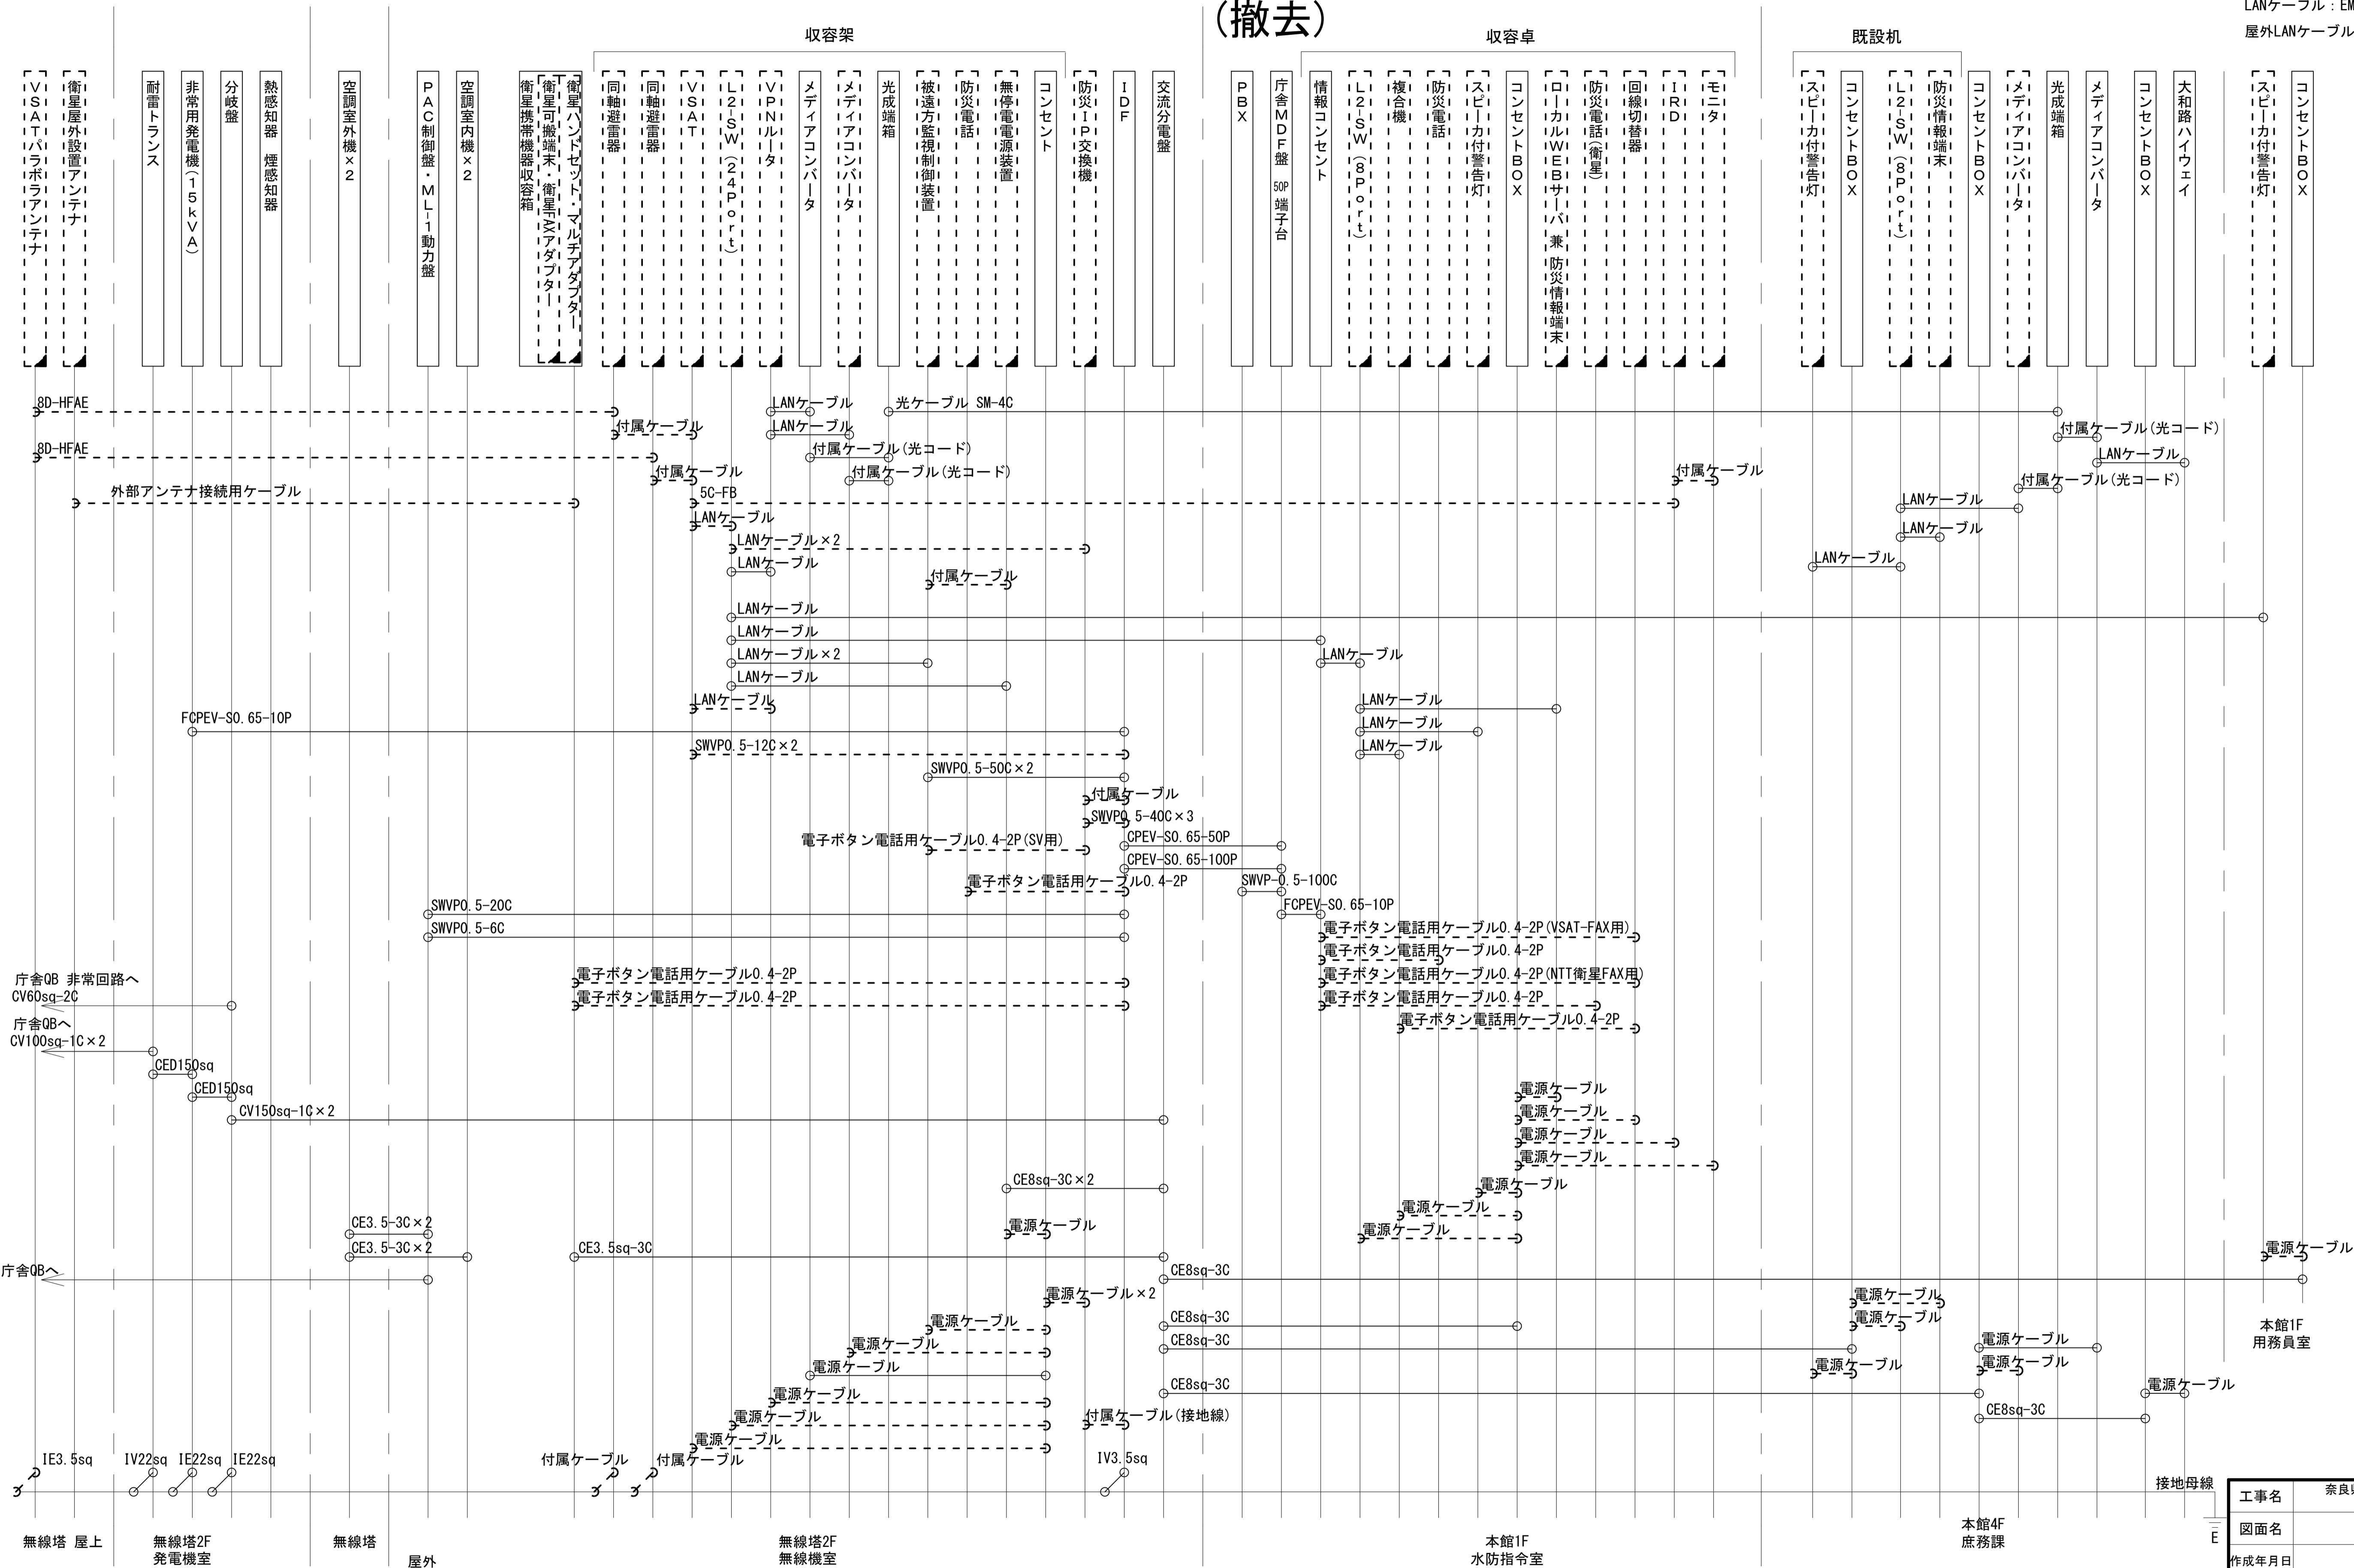

凡例

	新設		撤去
	新設		撤去
	既設		既設

工事名	奈良県防災行政通信ネットワーク 衛星回線等再整備工事		
図面名	高田土木事務所 配線系統図(撤去)		
作成年月日	令和 6年 8月		
縮尺	NON	図面番号	18
会社名	株式会社東京建設コンサルタント		
事業者名	奈良県		