
### 目次

#### 奈良地方気象台

<del></del>			
図番	図 面 名 称		
01	奈良地方気象台 位置図		
02	奈良地方気象台 系統図(新設)		
03	奈良地方気象台 敷地平面図(新設)		
04	奈良地方気象台 機器据付図(新設)		
05	奈良地方気象台 1F 機器配置図(新設)		
06	奈良地方気象台 2F 機器配置図(新設)		
07	奈良地方気象台 RF 機器配置図(新設)		
08	奈良地方気象台 2F 現業室 災害対策室 機器配置図(新設)		
09	奈良地方気象台 配線系統図(新設)		
10	奈良地方気象台 電源系統図(参考図)		
11	奈良地方気象台 系統図(撤去)		
12	奈良地方気象台 敷地平面図(撤去)		
13	奈良地方気象台 機器据付図(撤去)		
14	奈良地方気象台 1F 機器配置図(撤去)		
15	奈良地方気象台 2F 機器配置図(撤去)		
16	奈良地方気象台 RF 機器配置図(撤去)		
17	奈良地方気象台 2F 現業室 災害対策室 機器配置図(撤去)		
18	奈良地方気象台 配線系統図(撤去)		

### 奈良地方気象台 位置図

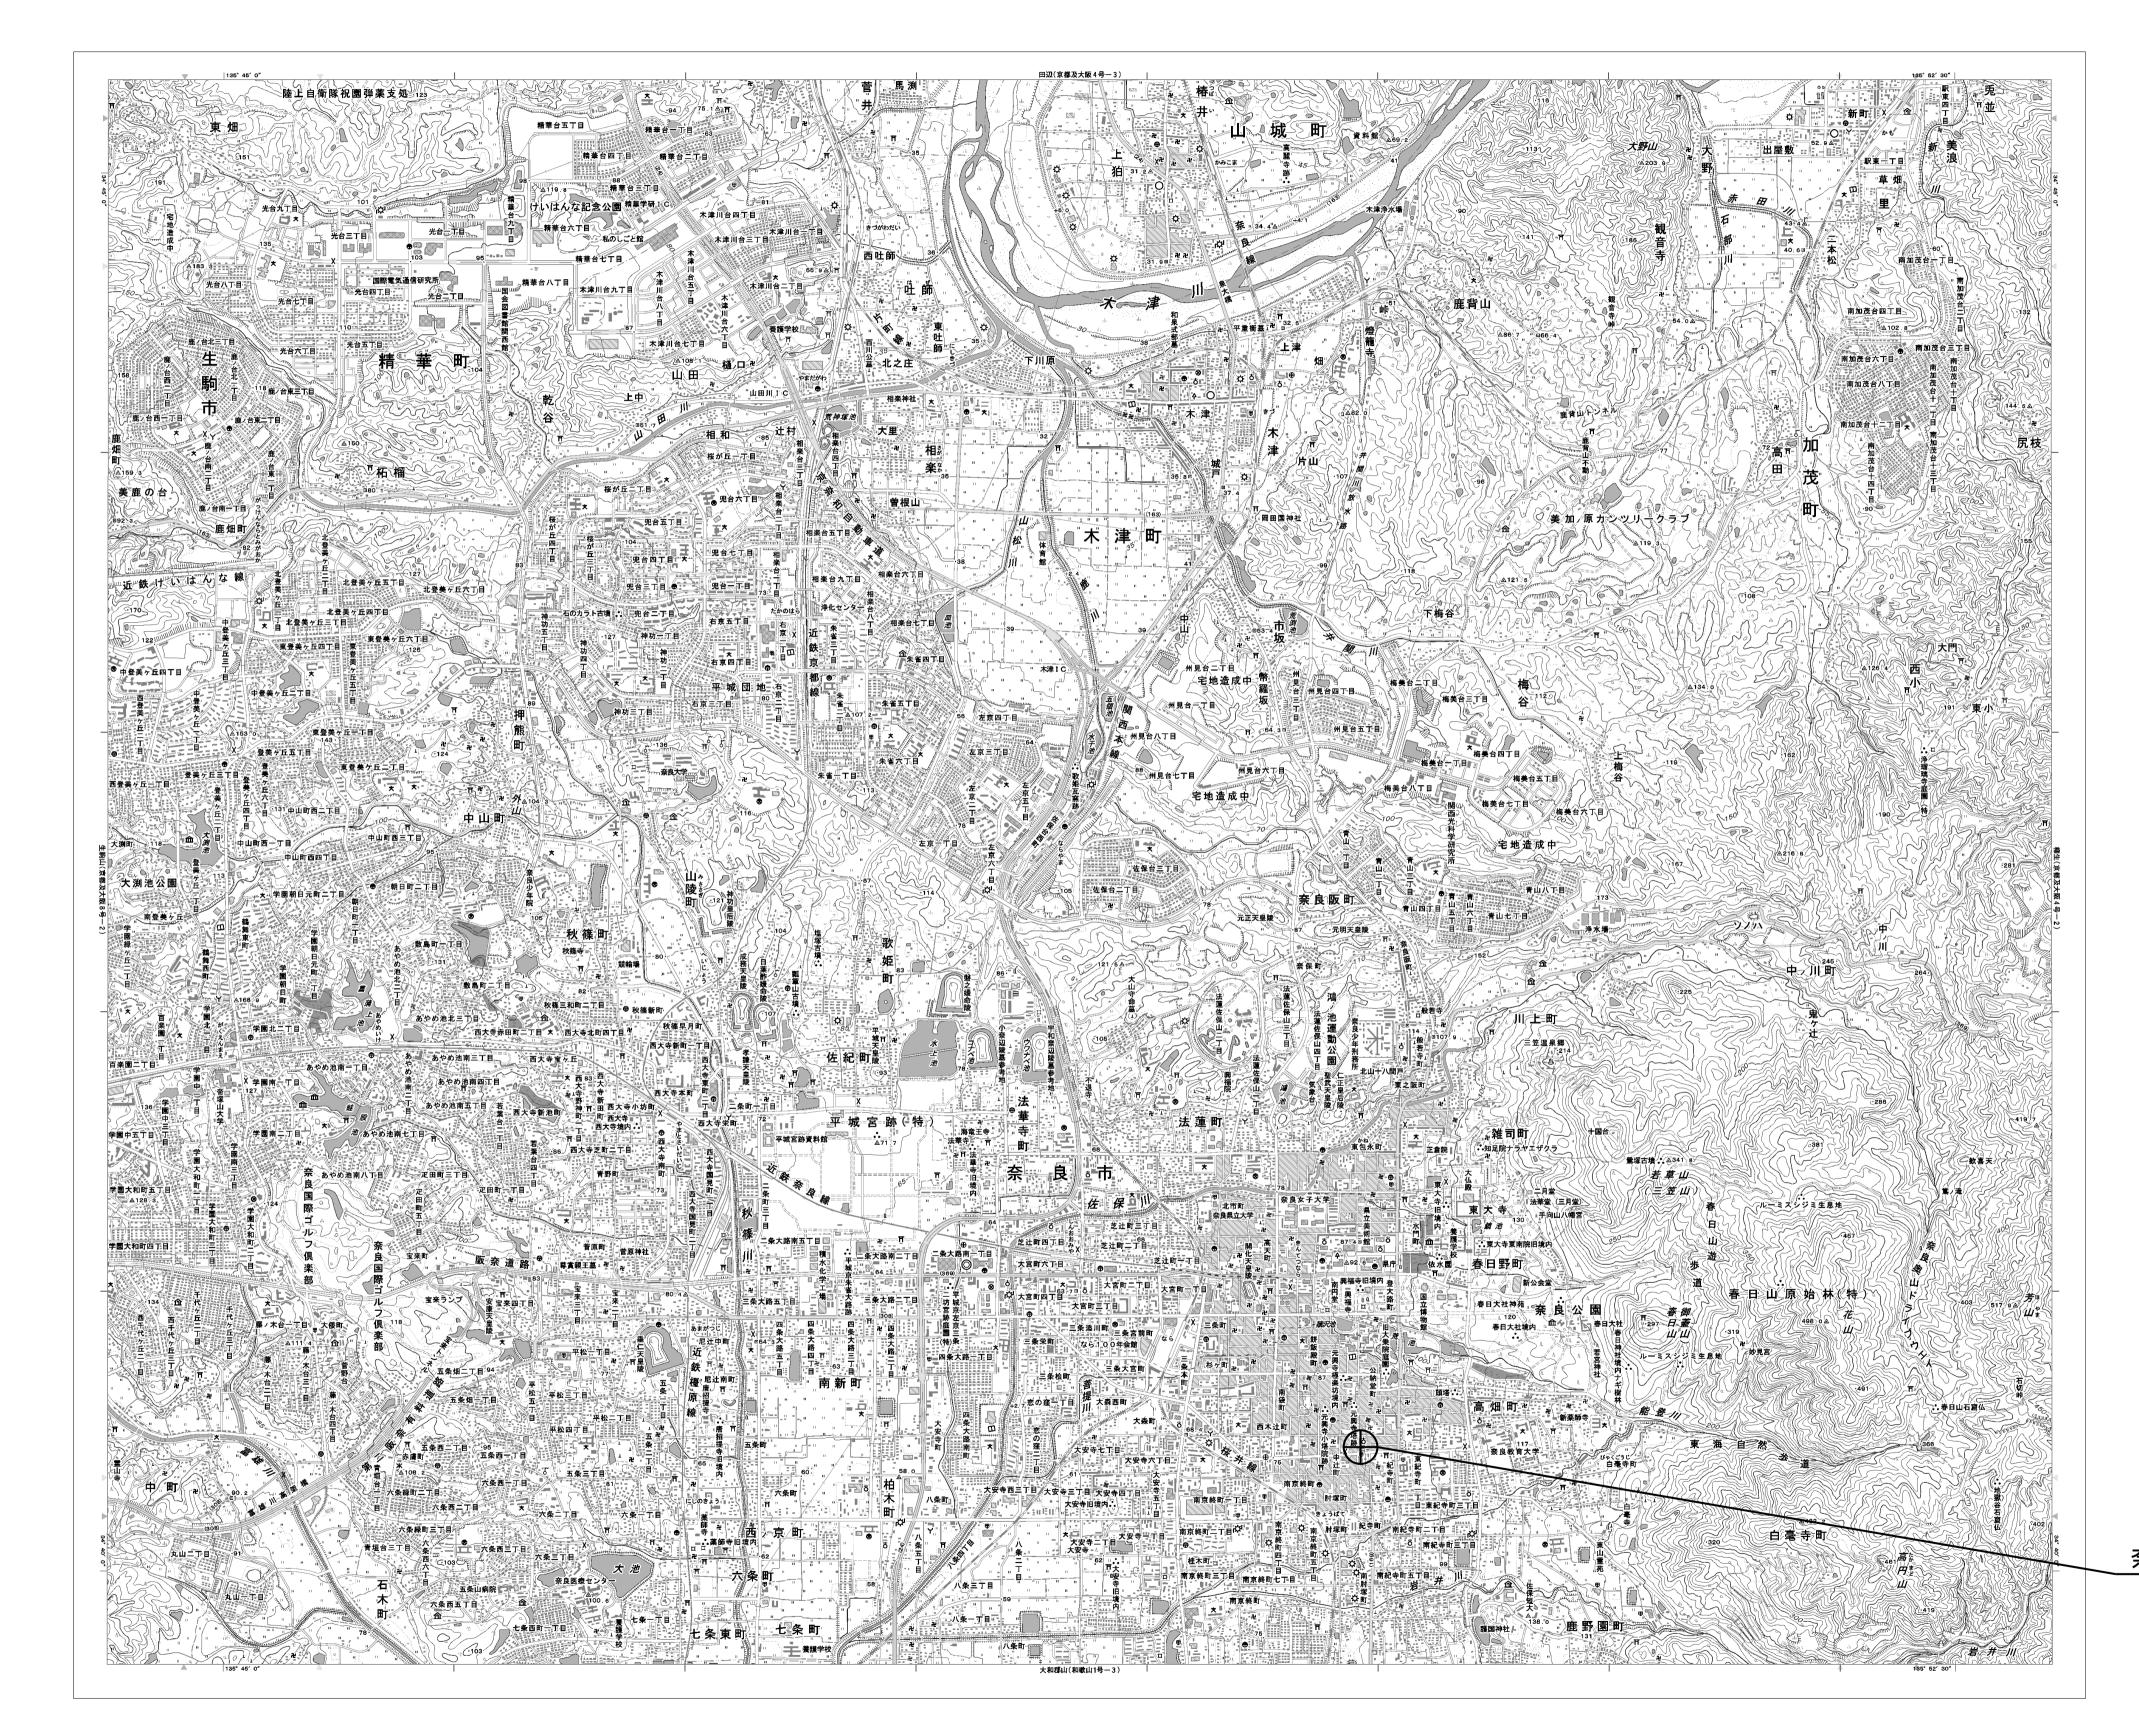

奈良地方気象台

工事名	奈良県防災行政通信ネットワーク 衛星回線等再整備工事 奈良地方気象台 位置図		
図面名			
作成年月日	令和 6年 8月		
縮尺	1:25000 図面番号 01 株式会社東京建設コンサルタント 奈良県		01
会社名			サルタント
事業者名			

### 奈良地方気象台 系統図 (新設)

凡例

VSAT VSAT

L2SW L2-SW (16Port)

L2-SW (8Port)

VPN VPNルータ

<sup>複合機</sup> 複合機

FAX FAX SPD盤
分配器 分配機

PBX PBX

IP交換機
UPS 無停電電源装置
PC 防災情報端末

⑪ 防災電話(IP)

∪ コンセントBOX

衛星IDU 衛星携帯電話 IDU

── 震度表示処理装置

╙ 大和路ハイウェイ

「WS 情報コンセント 警告灯 スピーカ付警告灯

USBプリントサーバー

──」端子盤、MDF

K-OPT K-OPTICAL 電源端子台

E=タ モニタ IRD IRD J-ALERT J-ALERT 変圧器 変圧器

Prnt プリンタ

<sup>被遠方</sup> 被遠方監視制御装置


PC2 ローカルWEBサーバ 兼 防災情報端末

🏻 防災情報端末(オプション)

M/C メディアコンバーター

M/C L2-SW (16Port +メディアコンバーター)


M/C L2-SW ( 8Port +メディアコンバーター)

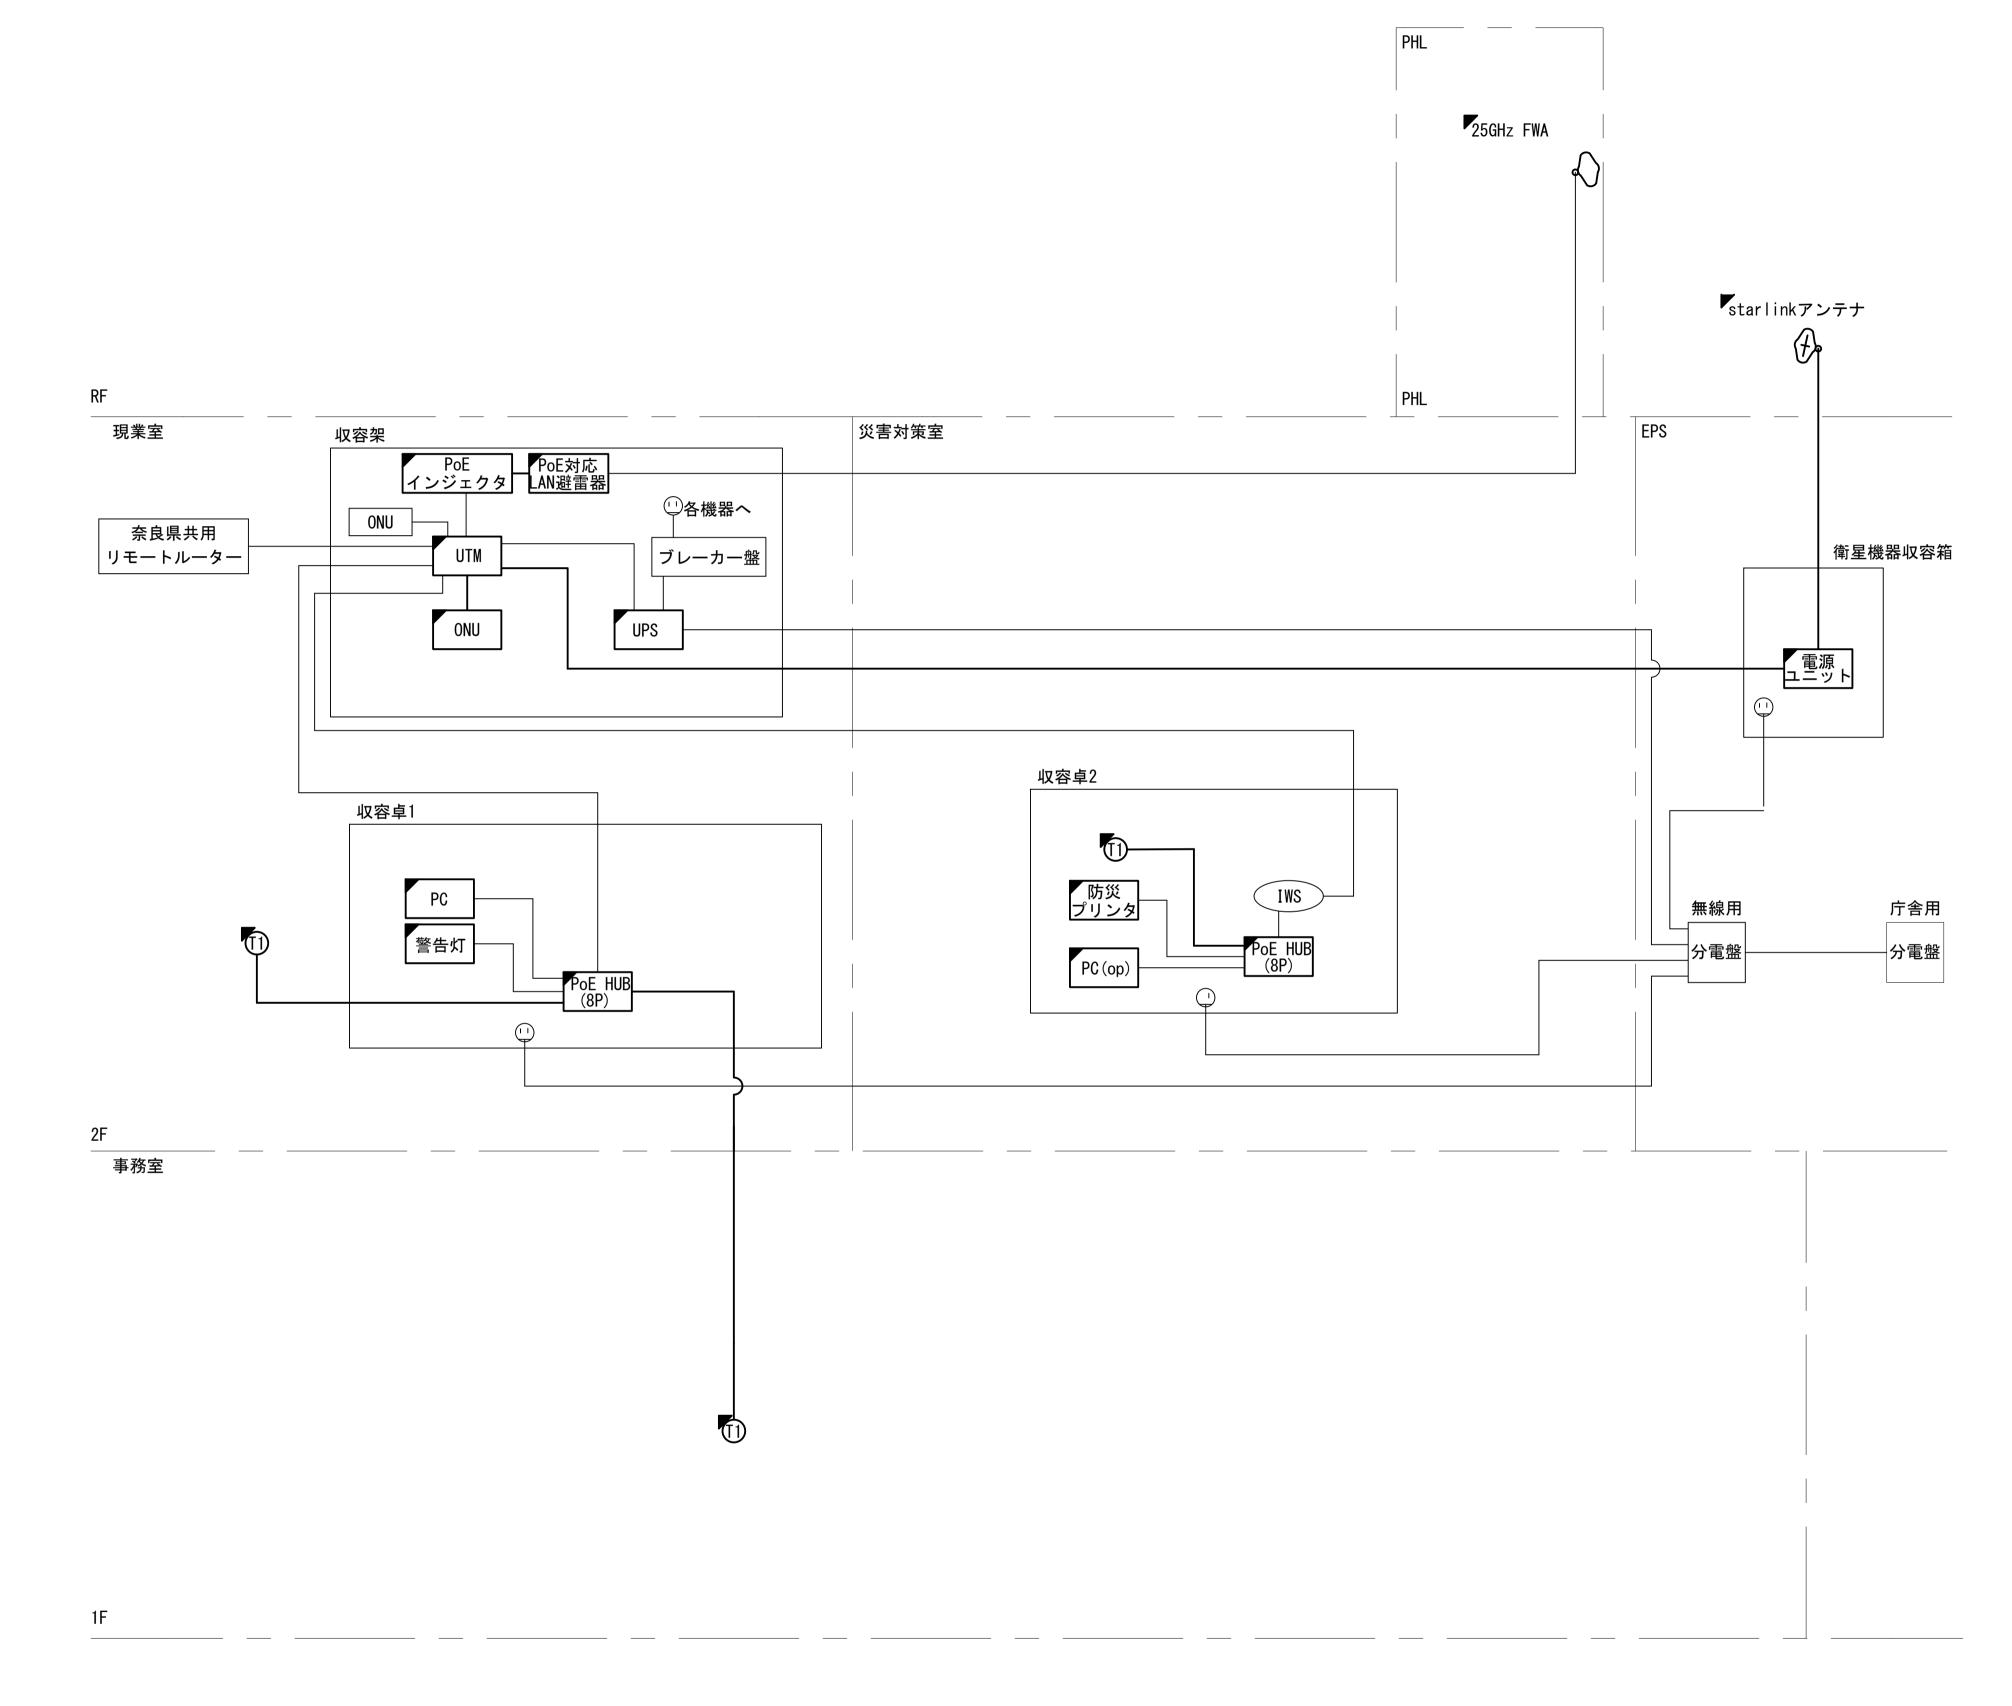

凡 例 ———	
: 新設 [ ]: 撤去	: 新設: 撤去
: 既設	: 既設

工事名	奈良県防災行政通信ネットワーク 衛星回線等再整備工事		
図面名	奈良地方気象台 系統図(新設)		
作成年月日	令和 6年 8月		8月
縮尺	NON 図面番号 02 株式会社東京建設コンサルタント 奈良県		02
会社名			ナルタント
事業者名			

### 奈良地方気象台 敷地平面図 (新設)

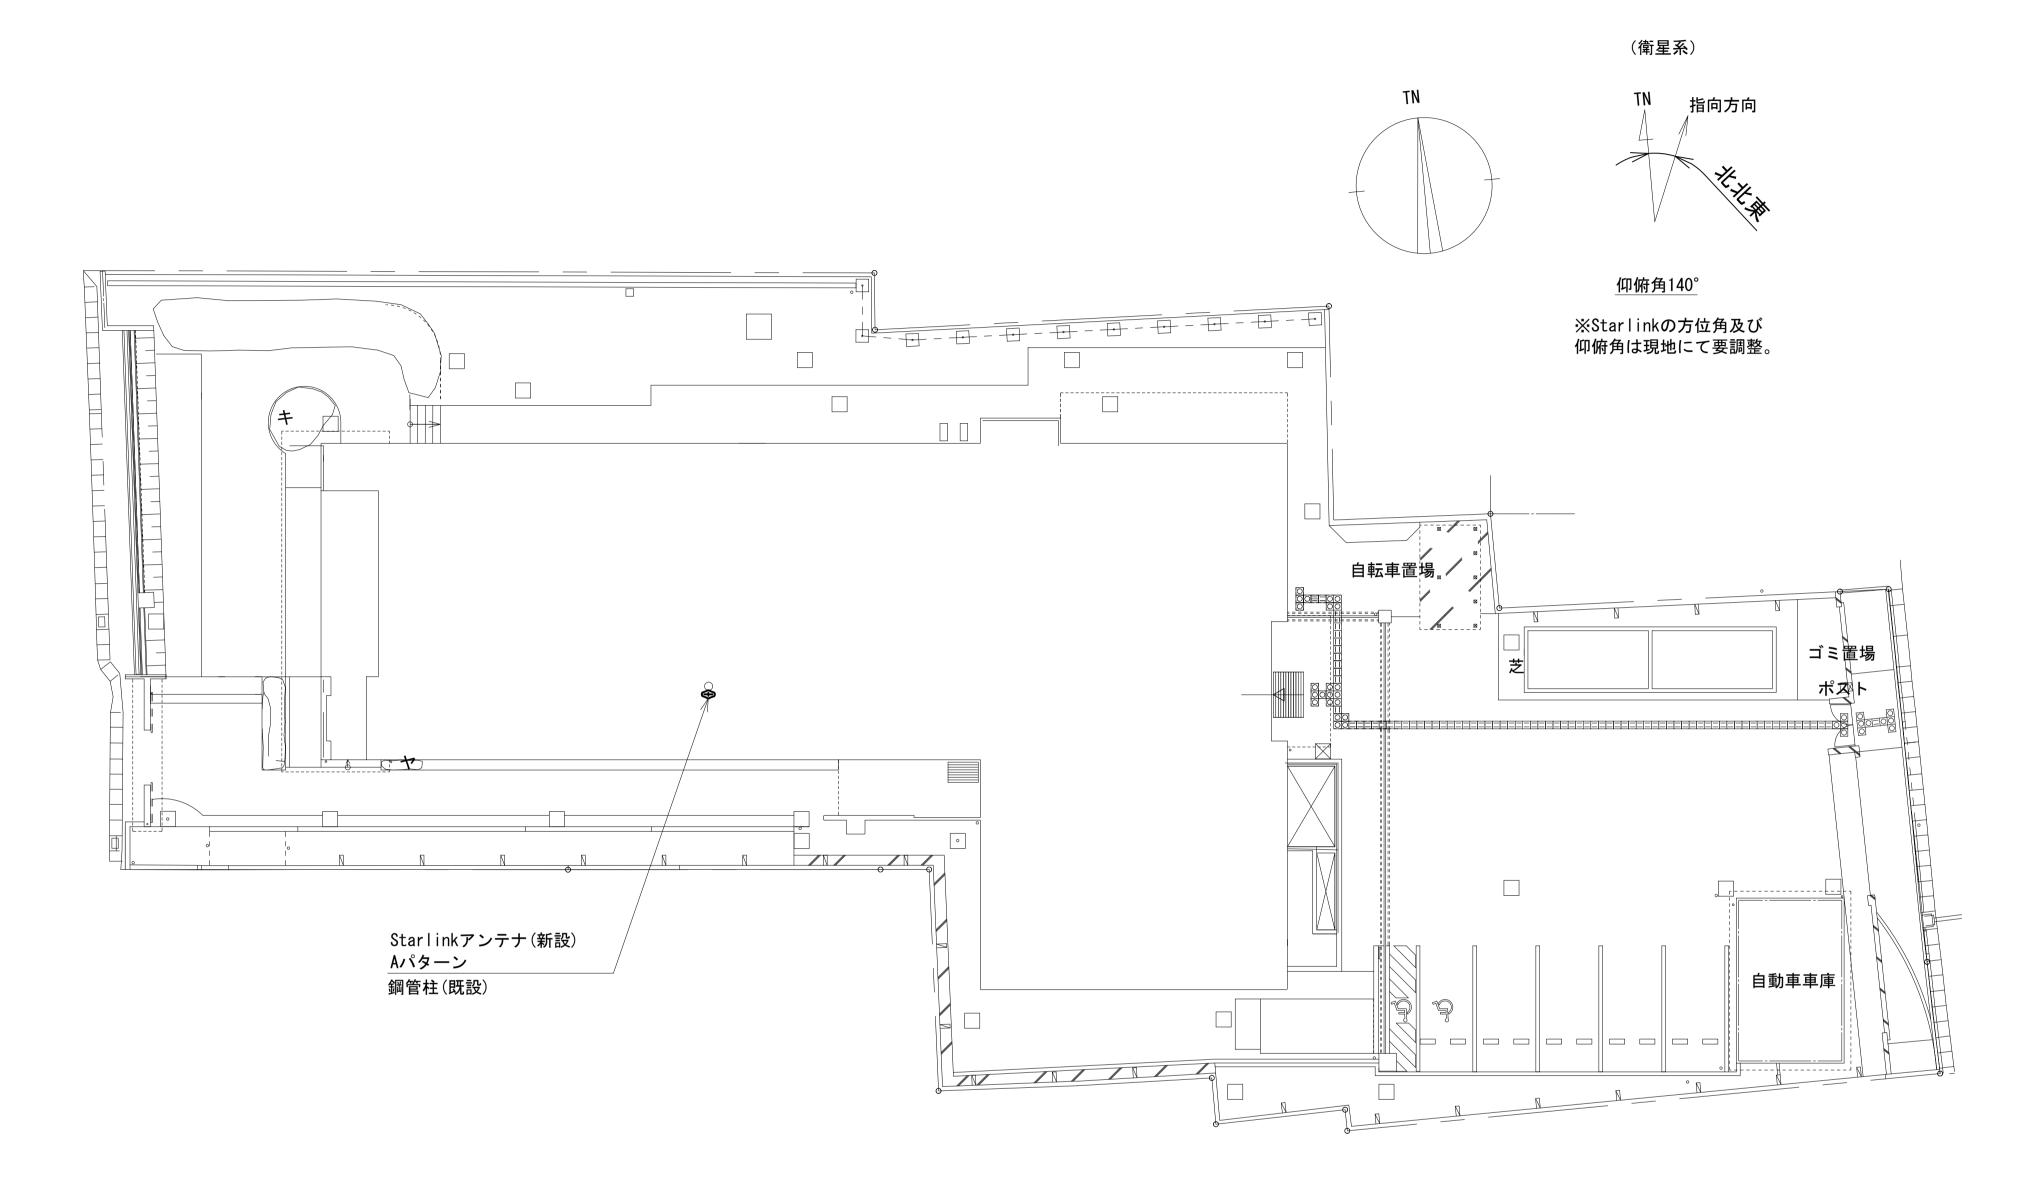


平面図(1:150)

凡 例 ———	
: 新設 [ ]: 撤去	: 新設:撤去
: 既設	: 既設

工事名	奈良県防災行政通信ネットワーク 衛星回線等再整備工事		
図面名	奈良地方気象台 敷地平面図(新設)		
作成年月日	令和 6年 8月		
縮尺	1:150 図面番号 03		
会社名	株式会社東京建設コンサルタント		
事業者名	奈良県		


# 奈良地方気象台 機器据付図 (新設) 25GHz FWA(新設) サブポール(既設) Starlinkアンテナ(新設) Aパターン 鋼管柱(既設)

東側立面図(1:50)

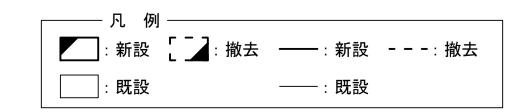

工事名	奈良県防災行政通信ネットワーク			
<del>       </del>	衛星[	回線等再整 <mark>備</mark>	<b>計工事</b>	
网表名	奈.	良地方気象	:台	
図面名	機器	据付図(新	設)	
<i>/</i>	Λ:			
作成年月日	节7	令和 6年 8月		
/ <del></del>	1.50	1.50		
縮尺	1.50	1:50 図面番号 04		
<b>人</b> 址 <i>口</i>	サナヘサ東京港記・シューリクシュ			
会社名	株式会社東京建設コンサルタント			
事業者名	<b>太</b> 白旧			
尹未白石		奈良県		

### 奈良県気象台 1F 機器配置図 (新設)

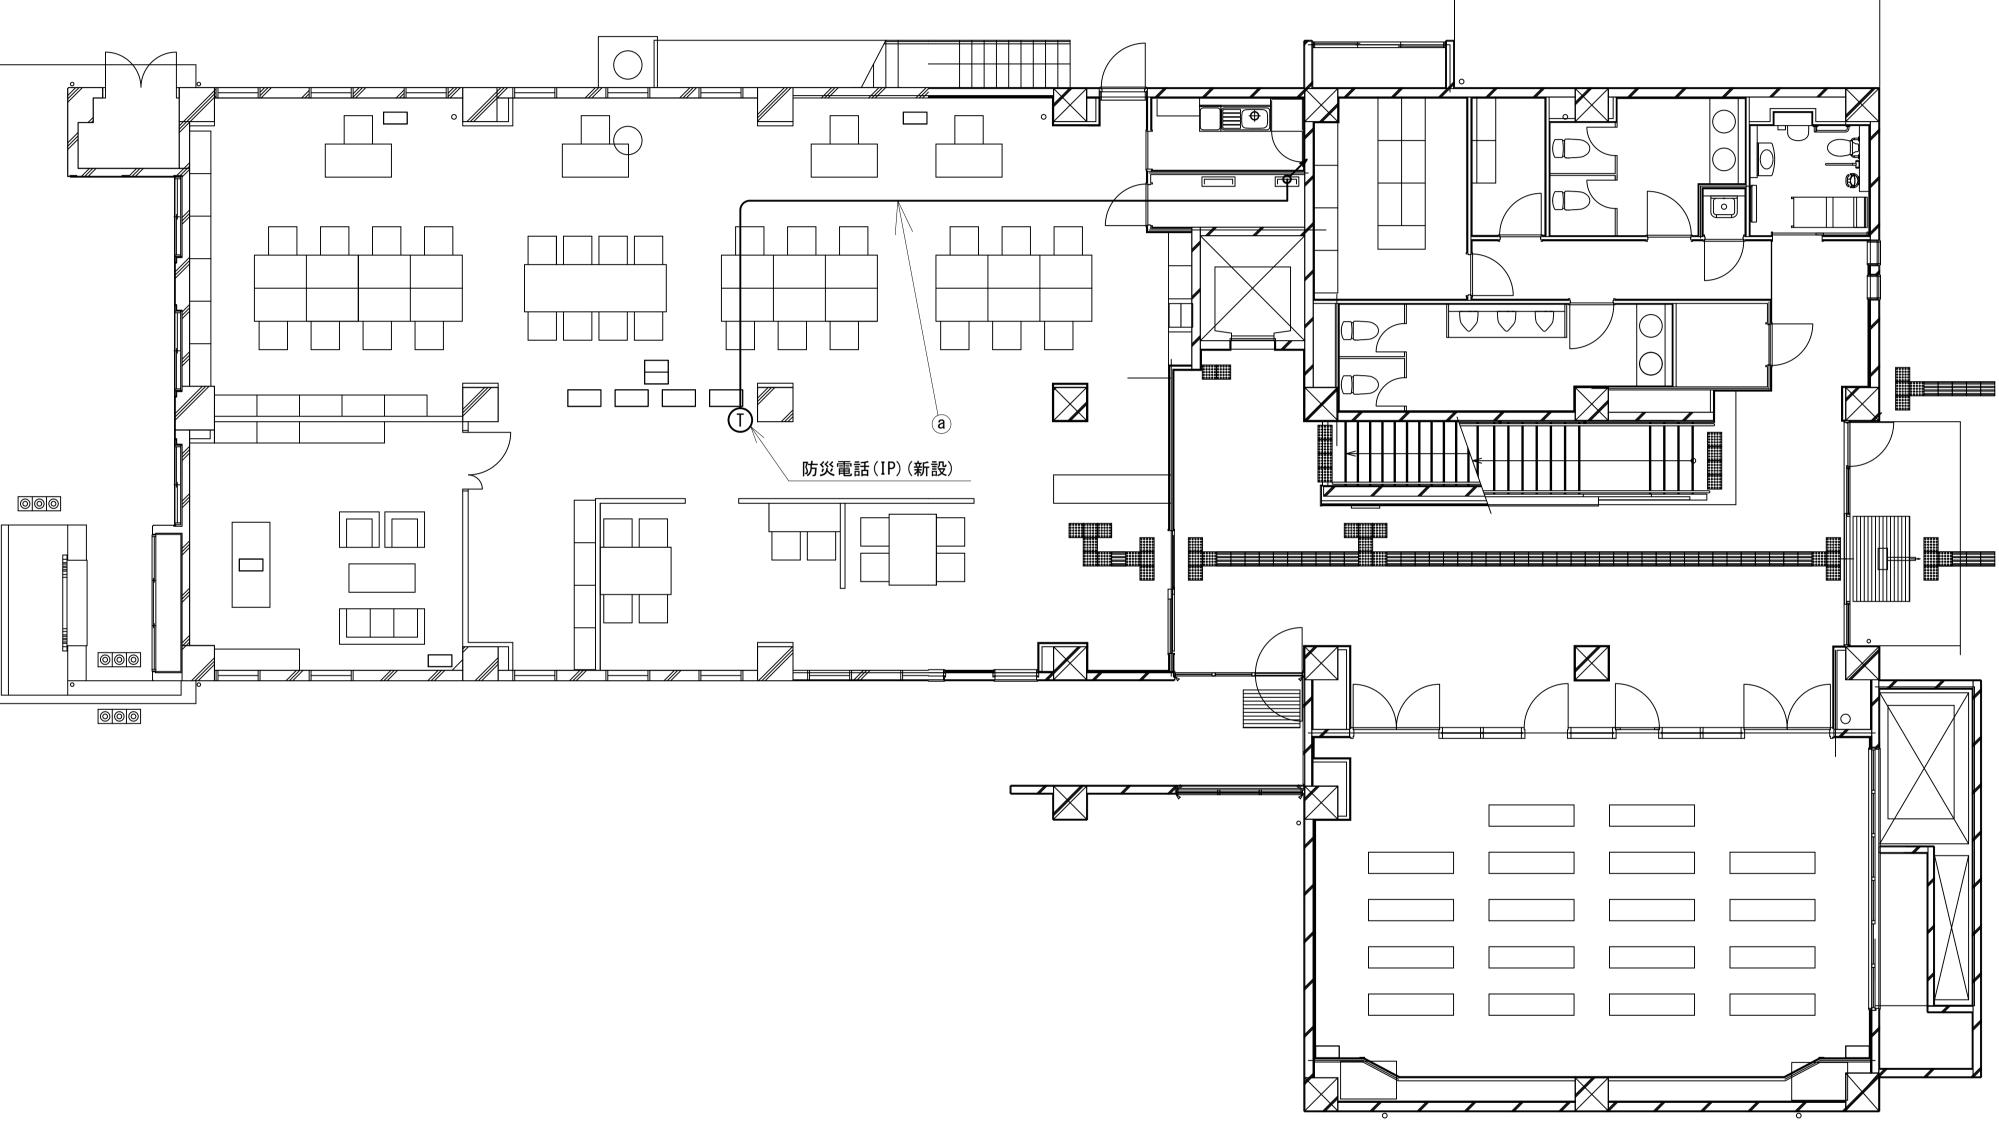


	名称	作業	施工方法
a LANケーブル		新設	PF22(既設)

1F平面図(1:80)

凡 例 ————	
:新設 :撤去	: 新設: 撤去
: 既設	: 既設


工事名	奈良県防災行政通信ネットワーク 衛星回線等再整備工事		
図面名	奈良県気象台 1F機器配置図(新設)		
作成年月日	令和 6年 8月		
縮尺	1:80 図面番号 05		
会社名	株式会社東京建設コンサルタント		
事業者名	奈良県		

### 奈良県気象台 2F 機器配置図 (新設)

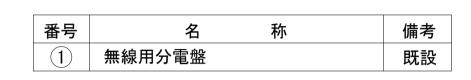

番号	名称	備考
(2)	衛星携帯機器収容箱	既設
(2)	電源ユニット	新設


	7 II	11- AV	+/- <b></b> - <b>-</b> >+
	名称	作業	施工方法
(a)	外部アンテナ接続用ケーブル	新設	ケーブルラック(既設)
	LANケーブル	新設	PF36(既設)
(b)	$CE8sq-3C \times 2$	既設	PF42(既設)
	CE5. 5sq-3C	既設	PF36(既設)
	CE5. 5sq-3C	既設	PF36(既設)
	LANケーブル	新設	PF36(既設)
	屋外LANケーブル	新設	PF28(既設)
	IE3. 5sq	既設	「「ZO(成人言文 <i>)</i>
<b>(C)</b>	CE8sq-3C × 2	既設	PF42(既設)
	CE5. 5sq-3C	既設	PF36(既設)
	EM-UTPO. 5-4P	既設	PF22(既設)
	FCPEV-S0. 65-10P	既設	「「ZZ(成元言文 <i>)</i>
	CE5. 5sq-3C	既設	PF36(既設)
	EM-UTPO. 5-4P	既設	D⊏QQ /BⅢ=Љ\
<b>d</b>	FCPEV-S0. 65-10P	既設	PF22(既設)
	屋外LANケーブル	新設	DEGG (BE≡Љ\
	IE3. 5sq	既設	PF28(既設)
<b>(e)</b>	屋外LANケーブル	新設	邢J 答 / EII =凡\
	IE3. 5sq	既設	配管(既設)

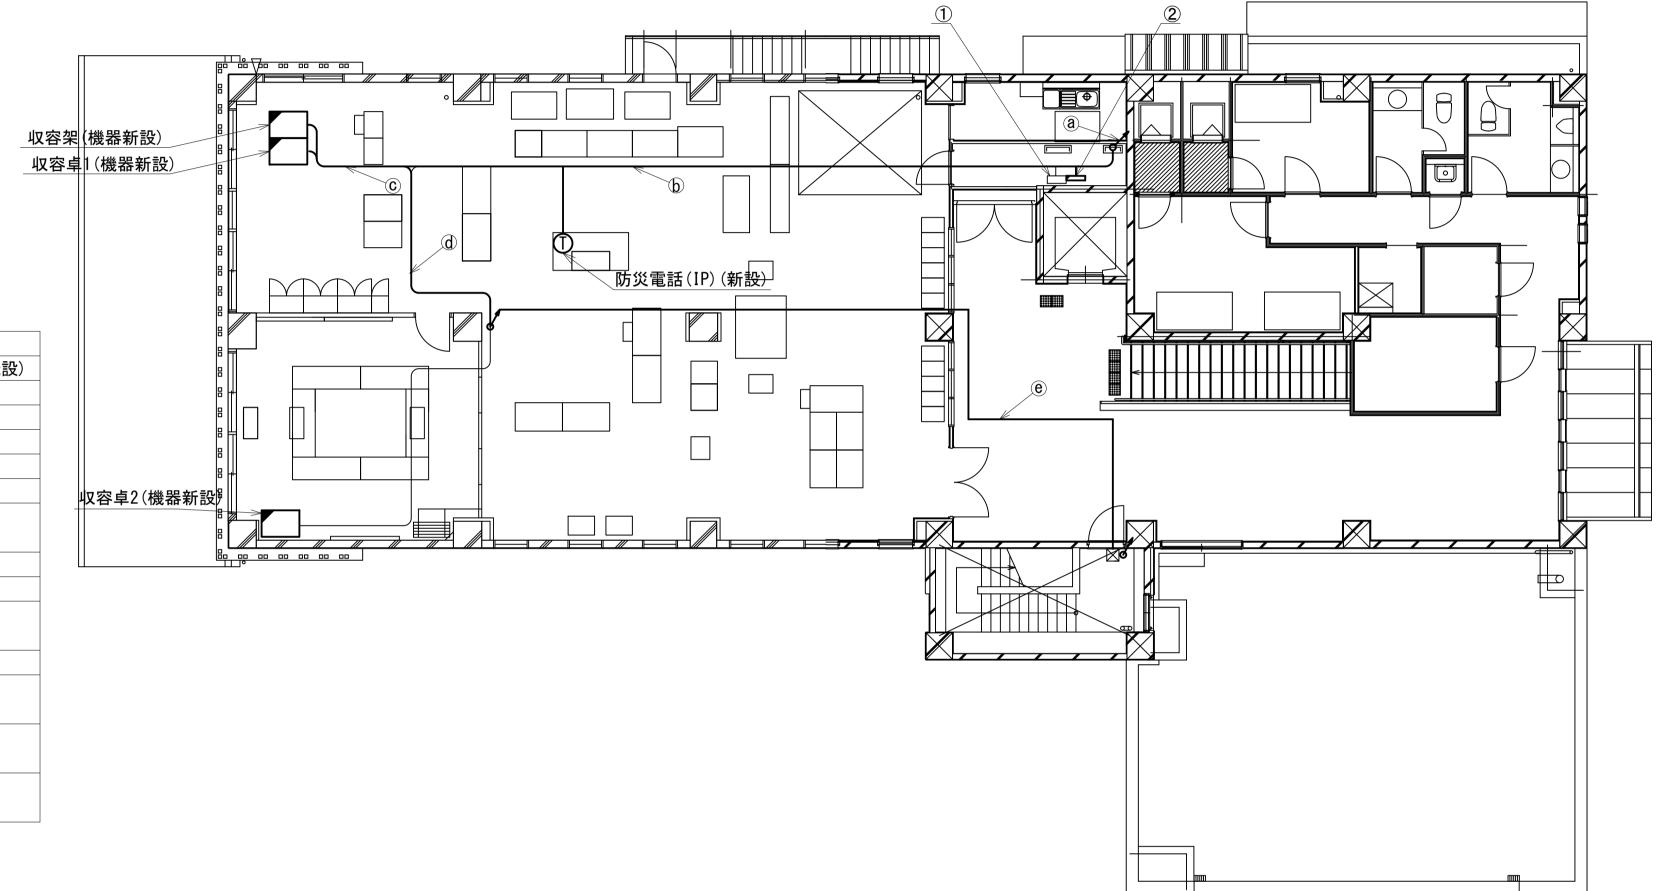



2F平面図(1:100)

工事名	奈良県防災行政通信ネットワーク 衛星回線等再整備工事		
図面名	奈良県気象台 2F 機器配置図(新設)		
作成年月日	令和 6年 8月		
縮尺	1:100	図面番号	06
会社名	株式会社東京建設コンサルタント		
事業者名	奈良県		


#### 奈良地方気象台 RF 機器配置図 (新設)

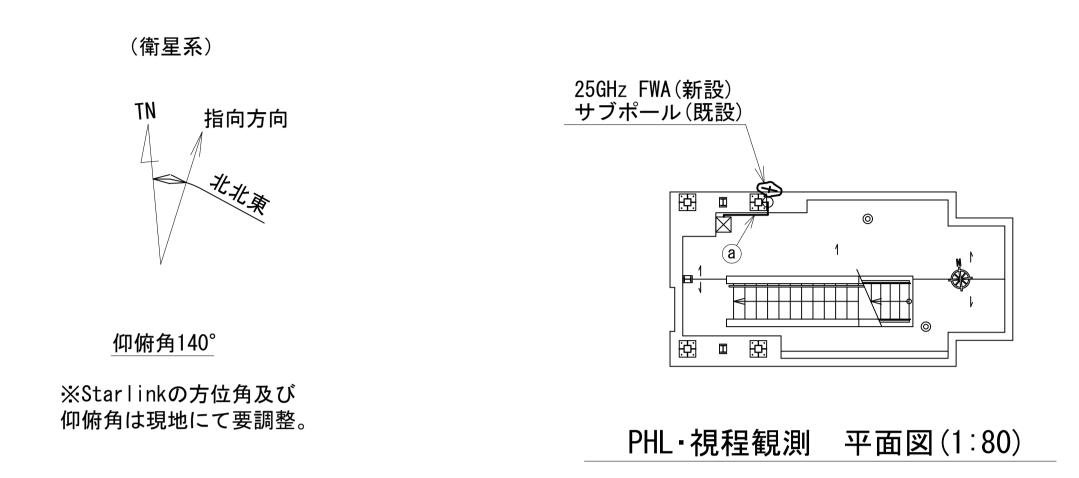

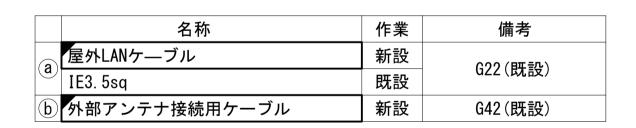

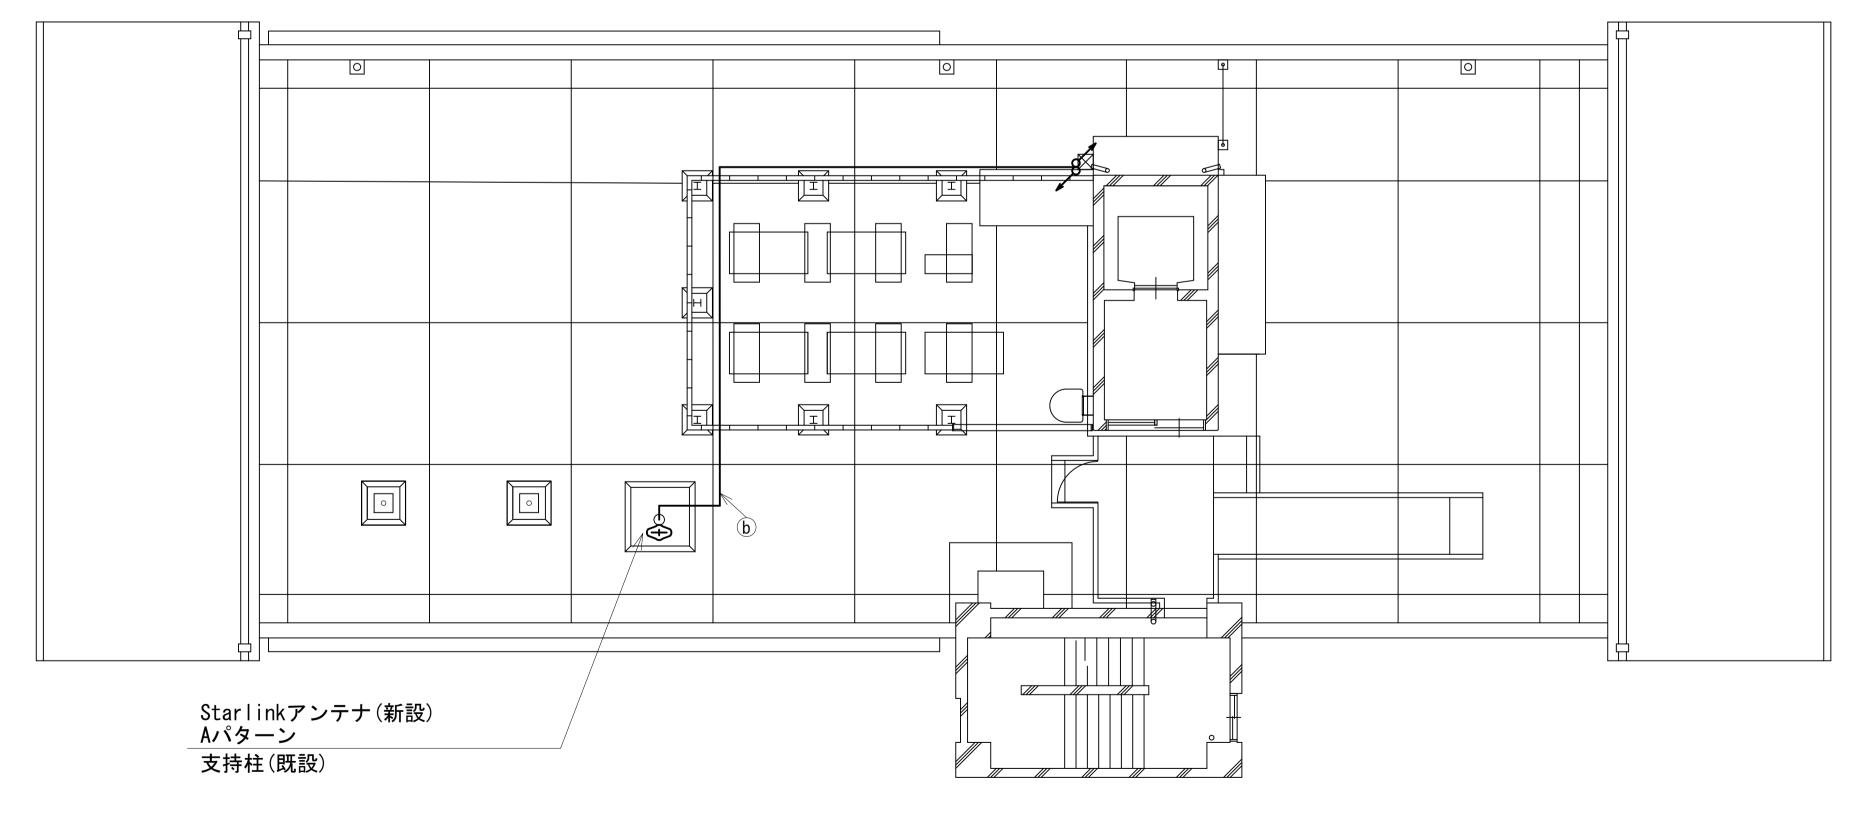


RF平面図(1:80)

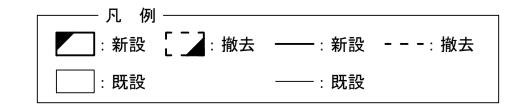


工事名	奈良県防災行政通信ネットワーク 衛星回線等再整備工事		
図面名	奈良地方気象台 RF 機器配置図(新設)		
作成年月日	令和 6年 8月		
縮尺	1:80	図面番号	07
会社名	株式会社東京建設コンサルタント		
事業者名	奈良県		

### 奈良地方気象台 2F 現業室 災害対策室 機器配置図 (新設)

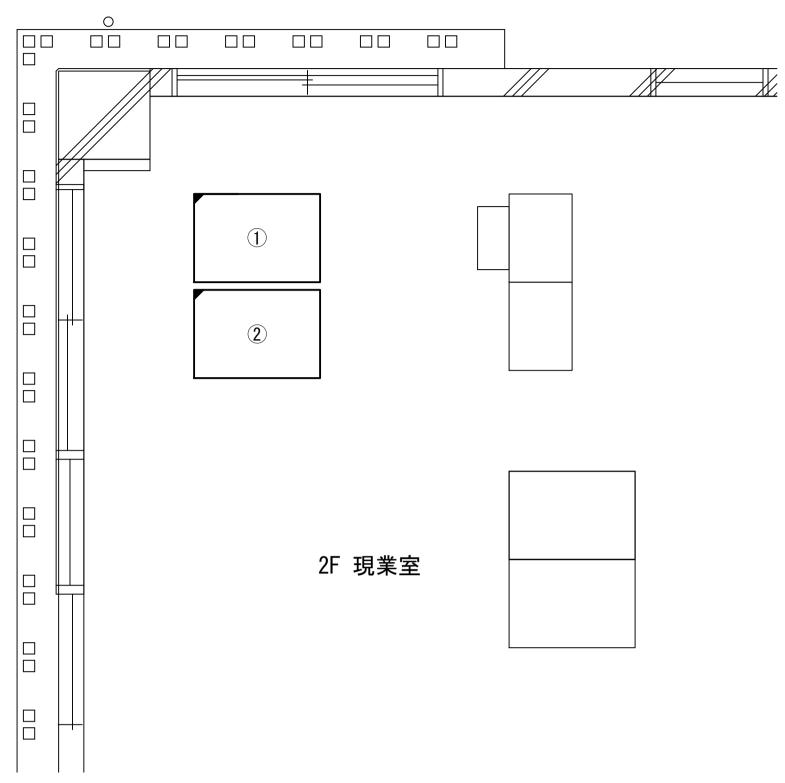

2F現業室機器配置図(S=1/30)

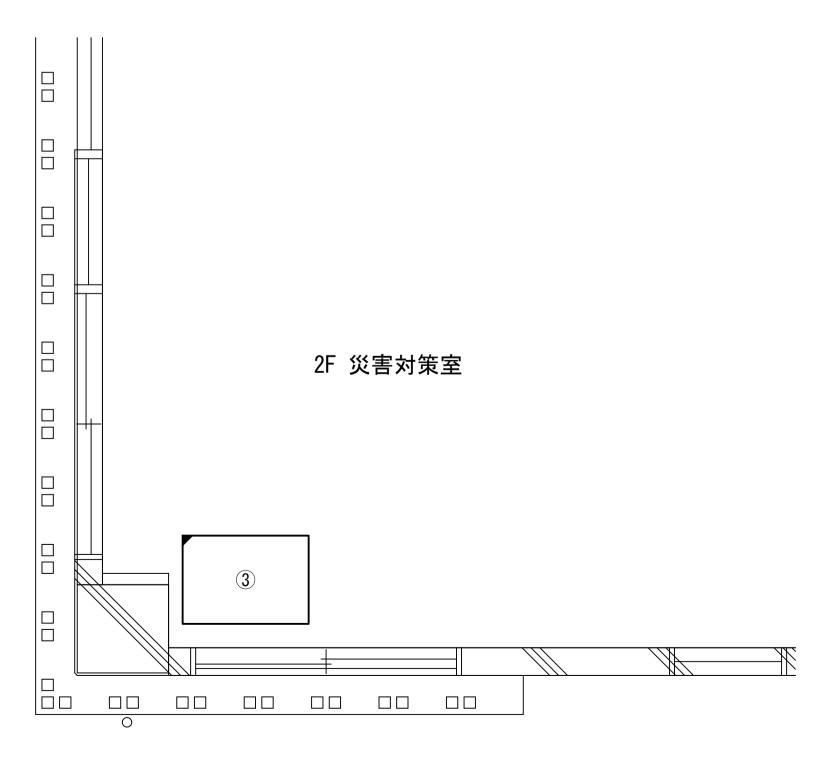


2F災害対策室機器配置図(1:30)

番号	名称	備考
	収容架	既設
	広域イーサネットONU(NTT)	既設
	フレッツVPNワイドONU	新設
(1)	UTM	新設
	PoE インジェクタ(無線LAN用)	新設
	PoE インジェクタ(LAN避雷器用)	新設
	LAN避雷器 (PoE対応)	新設
	UPS	新設
	収容卓1	既設
	PoE HUB (8port)	新設
2	防災情報端末	新設
	スピーカ付警告灯	新設
	防災電話(IP)	新設
	収容卓2	既設
	PoE HUB (8port)	新設
3	防災電話(IP)	新設
	防災情報端末(オプション)	新設
	防災プリンタ	新設

凡 例 ———	
: 新設 [ ]: 撤去	: 新設: 撤去
: 既設	: 既設


工事名	奈良県防災行政通信ネットワーク 衛星回線等再整備工事		
図面名	奈良地方気象台 2F 現業室 災害対策室 機器配置図		
作成年月日	令和 6年 8月		
縮尺	1:30	図面番号	08
会社名	株式会社東京建設コンサルタント		
事業者名	奈良県		

### 奈良地方気象台 配線系統図 (新設)

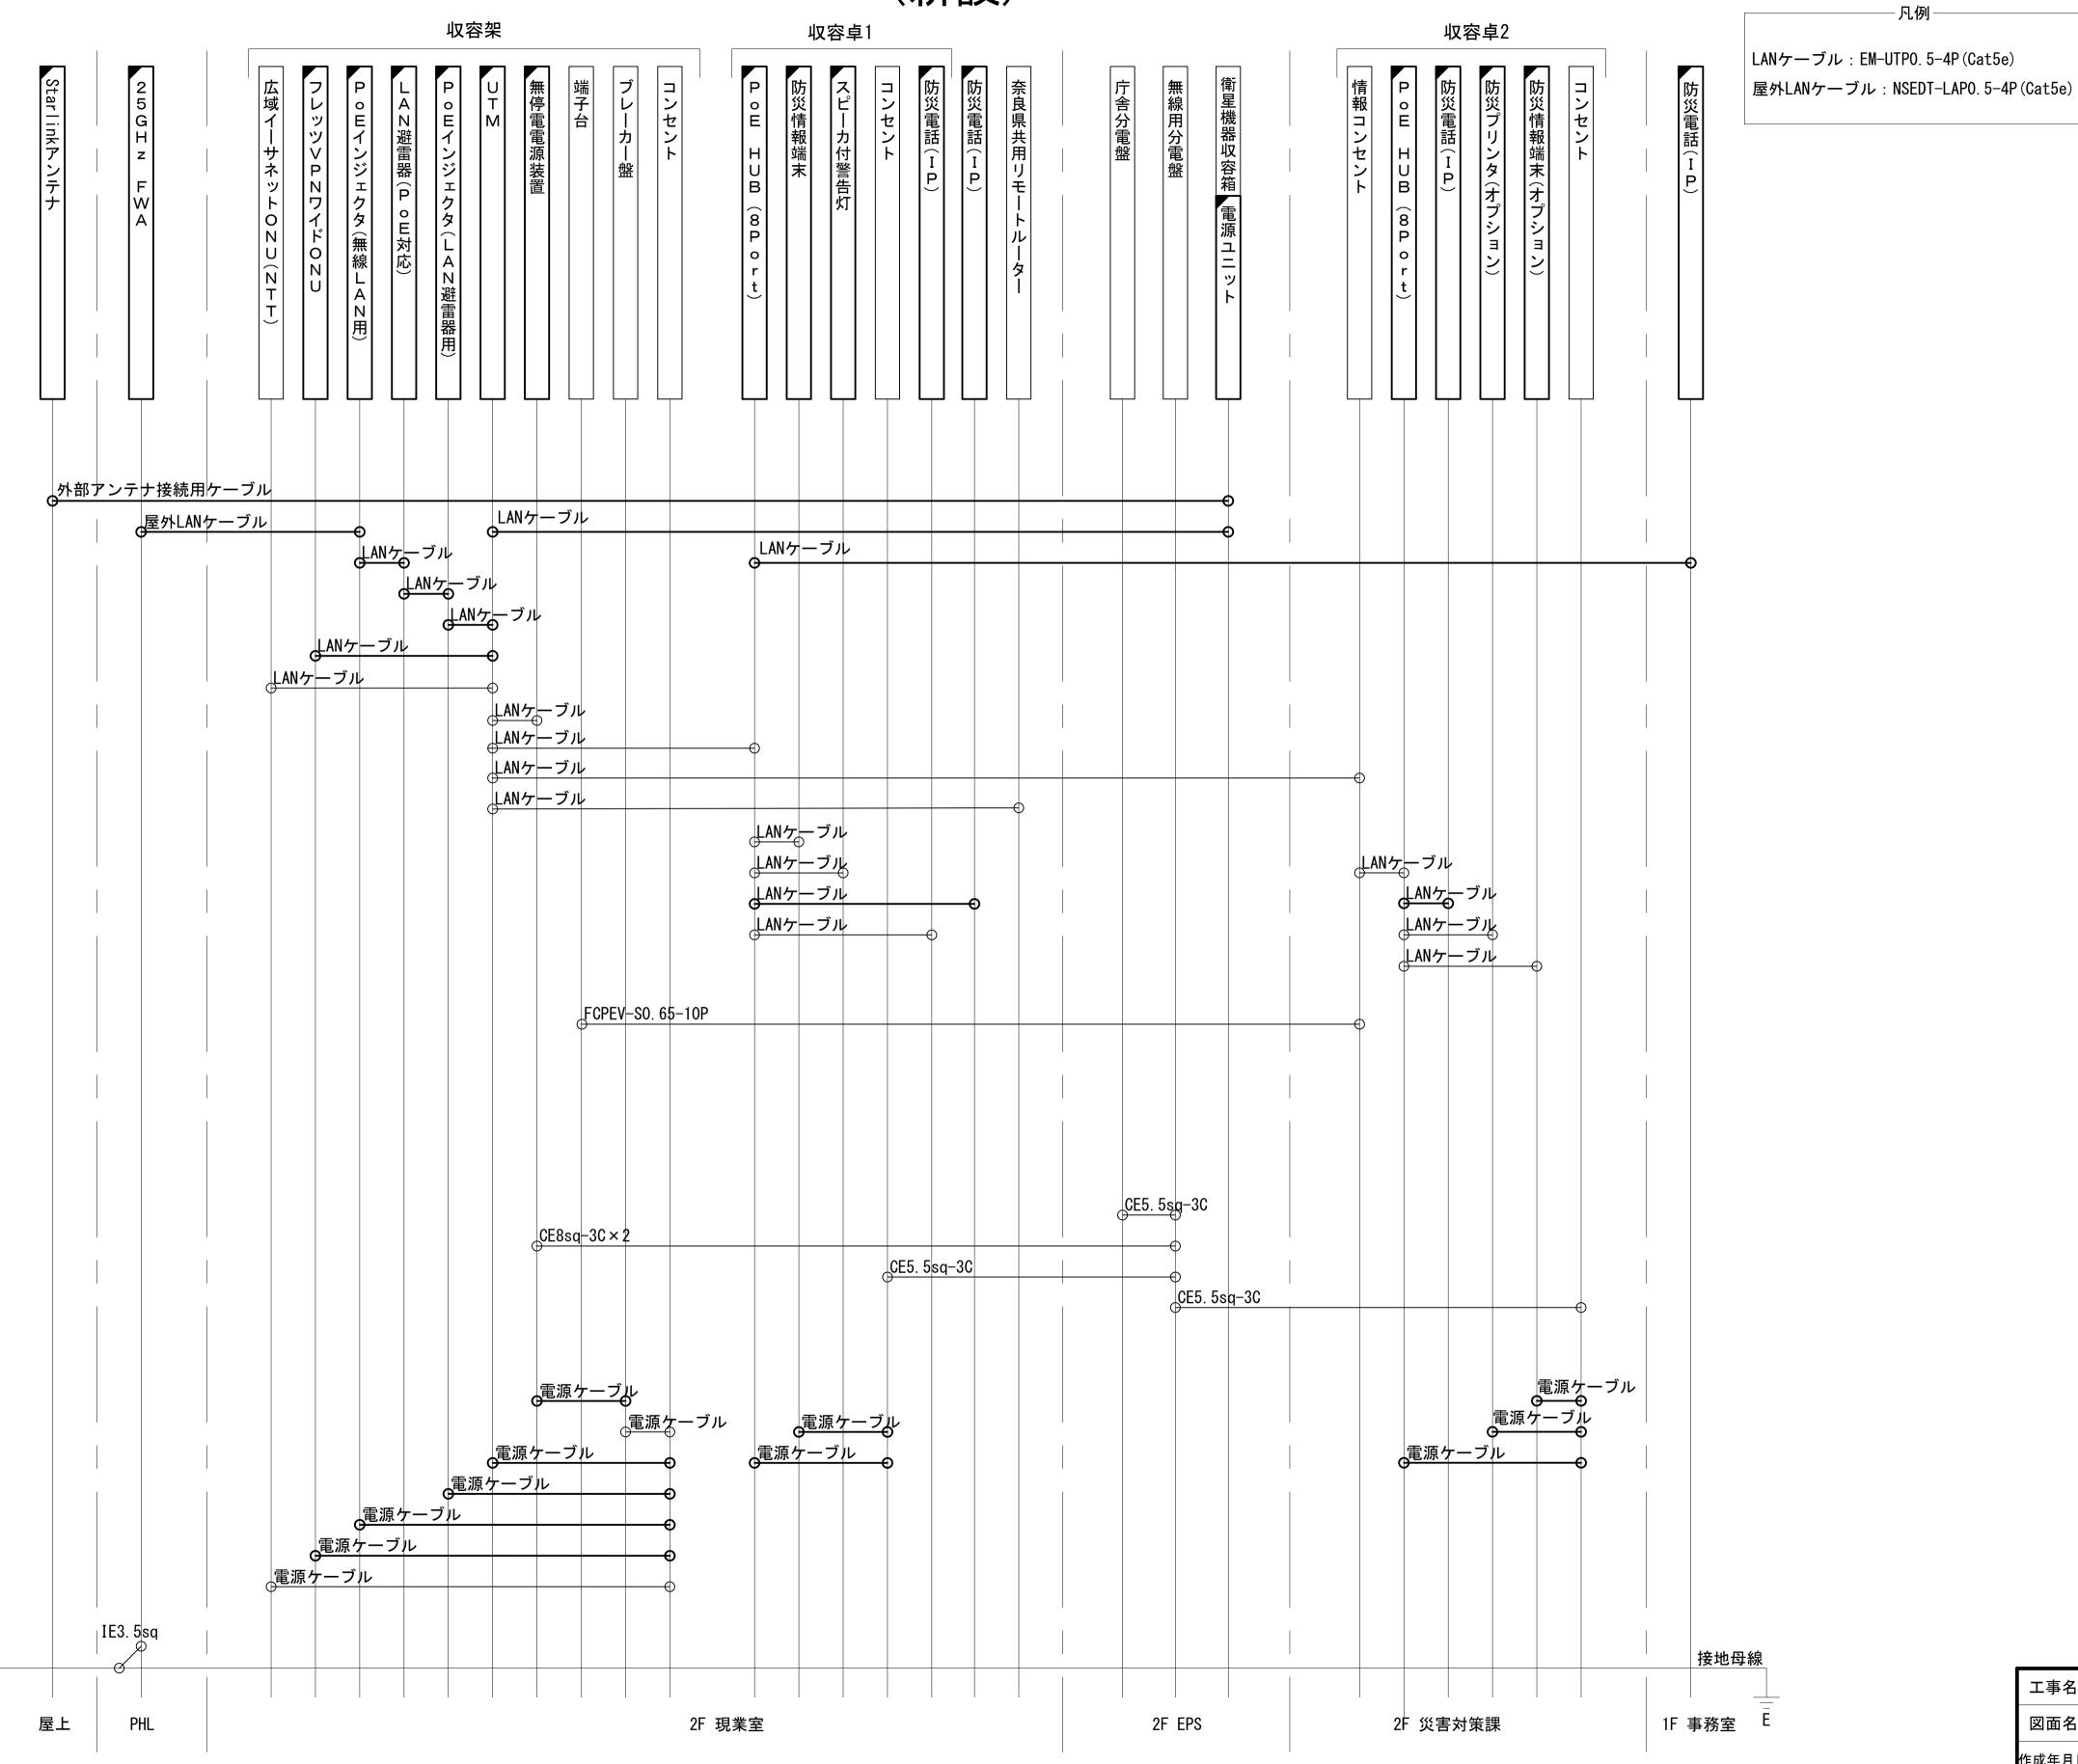

工事名	奈良県防災行政通信ネットワーク 衛星回線等再整備工事		
図面名	奈良地方気象台 配線系統図(新設)		
作成年月日	令和 6年 8月		
縮尺	NON	図面番号	09
会社名	株式会社東京建設コンサルタント		
事業者名	奈良県		

### 奈良地方気象台 電源系統図(参考図)

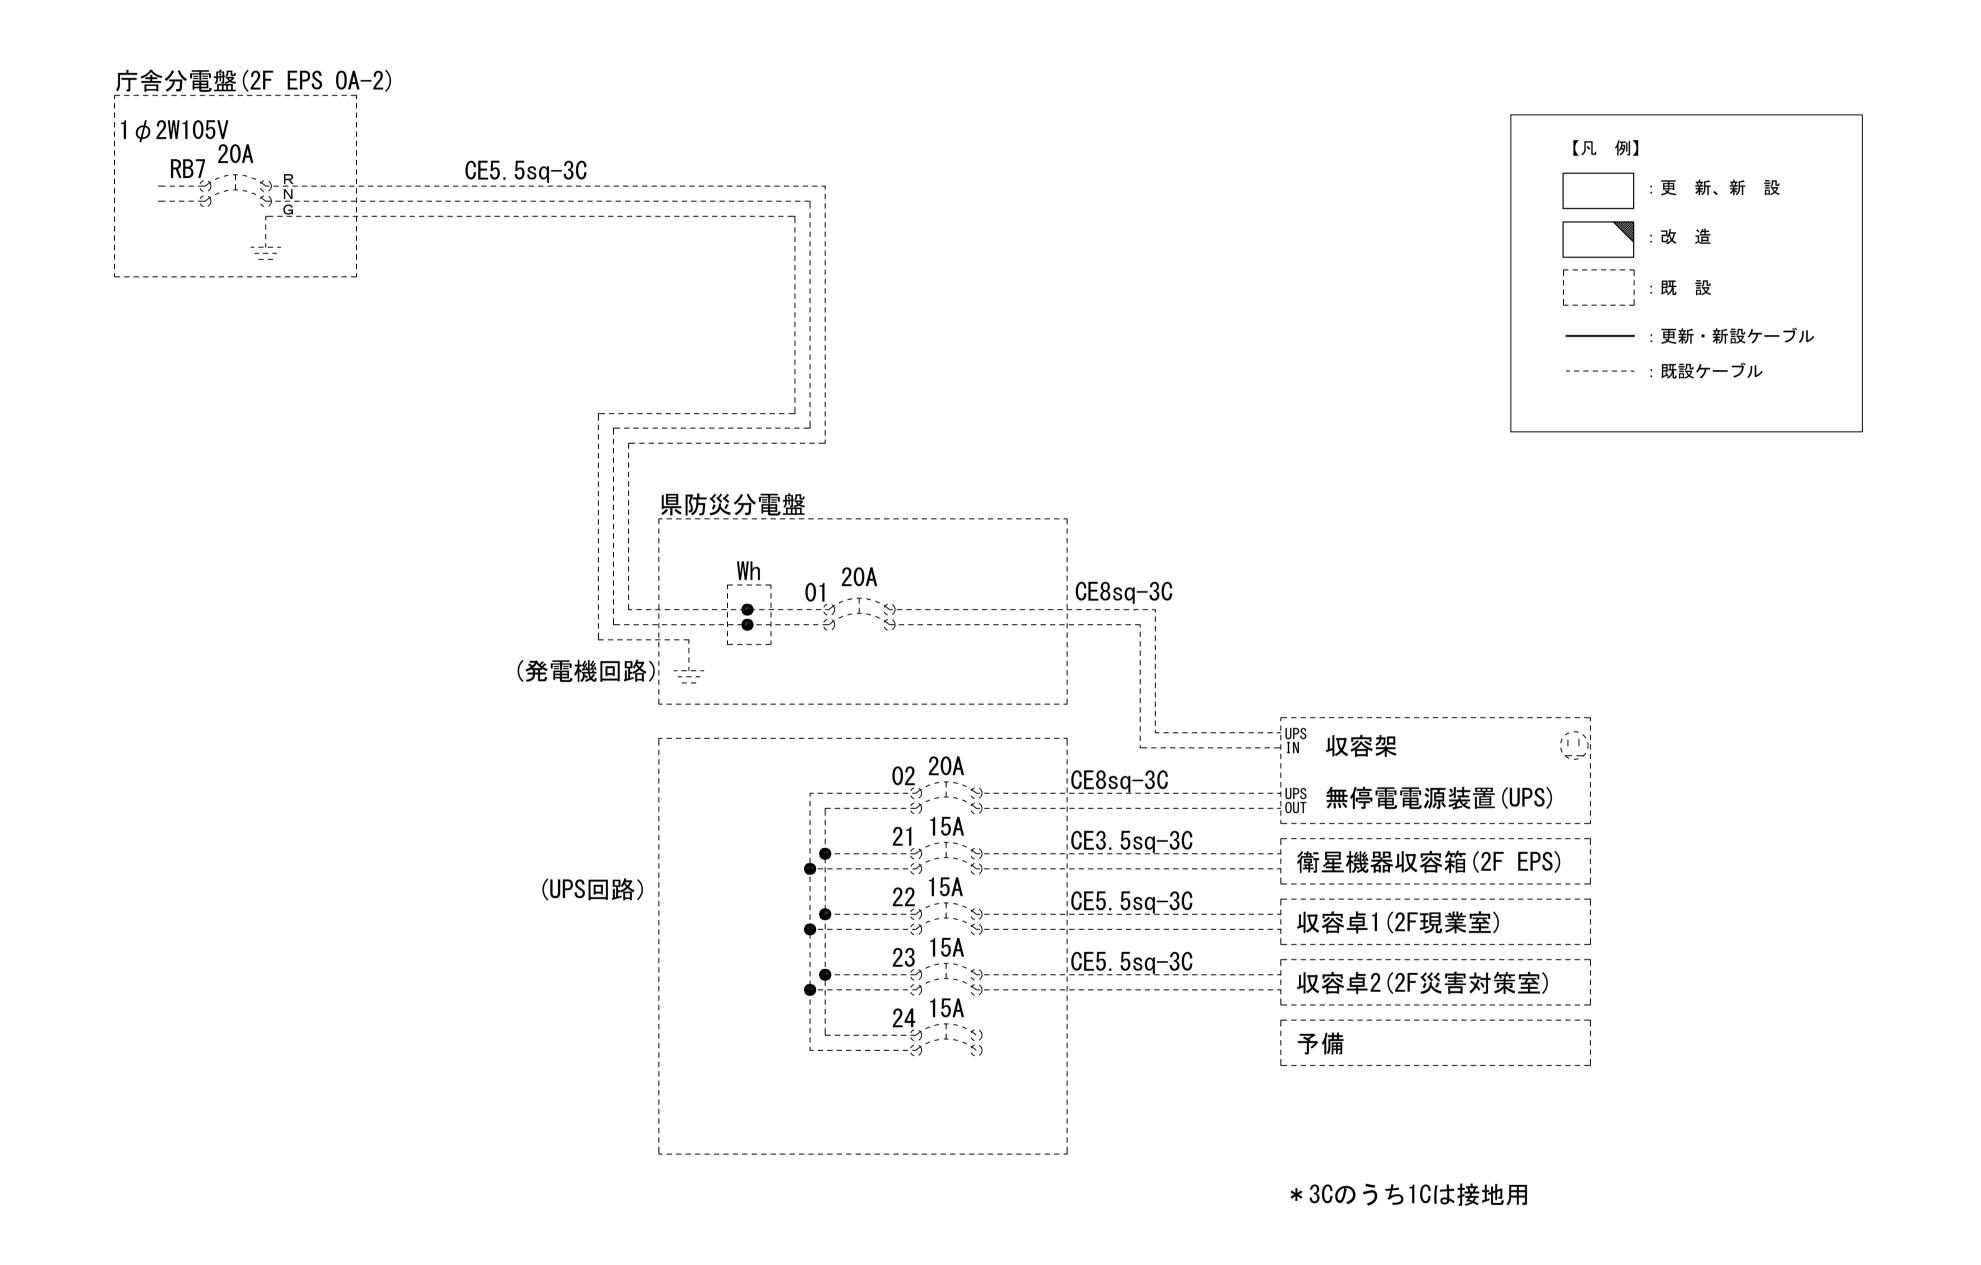

-			
工事名	奈良県防災行政通信ネットワーク 衛星回線等再整備工事		
図面名	奈良地方気象台 電源系統図(参考図)		
作成年月日	令和 6年 8月		
縮尺	NON	図面番号	10
会社名	株式会社東京建設コンサルタント		
事業者名	奈良県		

### 奈良地方気象台 系統図 (撤去)

凡例

VSAT VSAT

L2SW L2-SW (16Port)

L2-SW (8Port)

<sub>被遠为</sub> 被遠方監視制御装置

PC2 ローカルWEBサーバ 兼 防災情報端末

🏻 防災情報端末(オプション)

M/C メディアコンバーター

VPN VPNルータ

<sup>複合機</sup> 複合機

FAX FAX SPD SPD盤
分配器 分配機

PBX PBX

⑪ 防災電話

⑫ 防災電話(衛星)

□ コンセントBOX

衛星IDU 衛星FAXアダプタ 衛星FAXアダプタ

── 震度表示処理装置

╙ 大和路ハイウェイ

「WS 情報コンセント 警告灯 スピーカ付警告灯

USBrrn USBプリントサーバー

──」端子盤、MDF

K-OPT K-OPTICAL 靈器 電源端子台

E=タ モニタ
IRD IRD

J-ALERT J-ALERT


変圧器 変圧器

Prnt プリンタ

IP交換機
UPS 無停電電源装置
PC1 防災情報端末

M/C L2-SW (16Port +メディアコンバーター)


M/C L2-SW ( 8Port +メディアコンバーター)

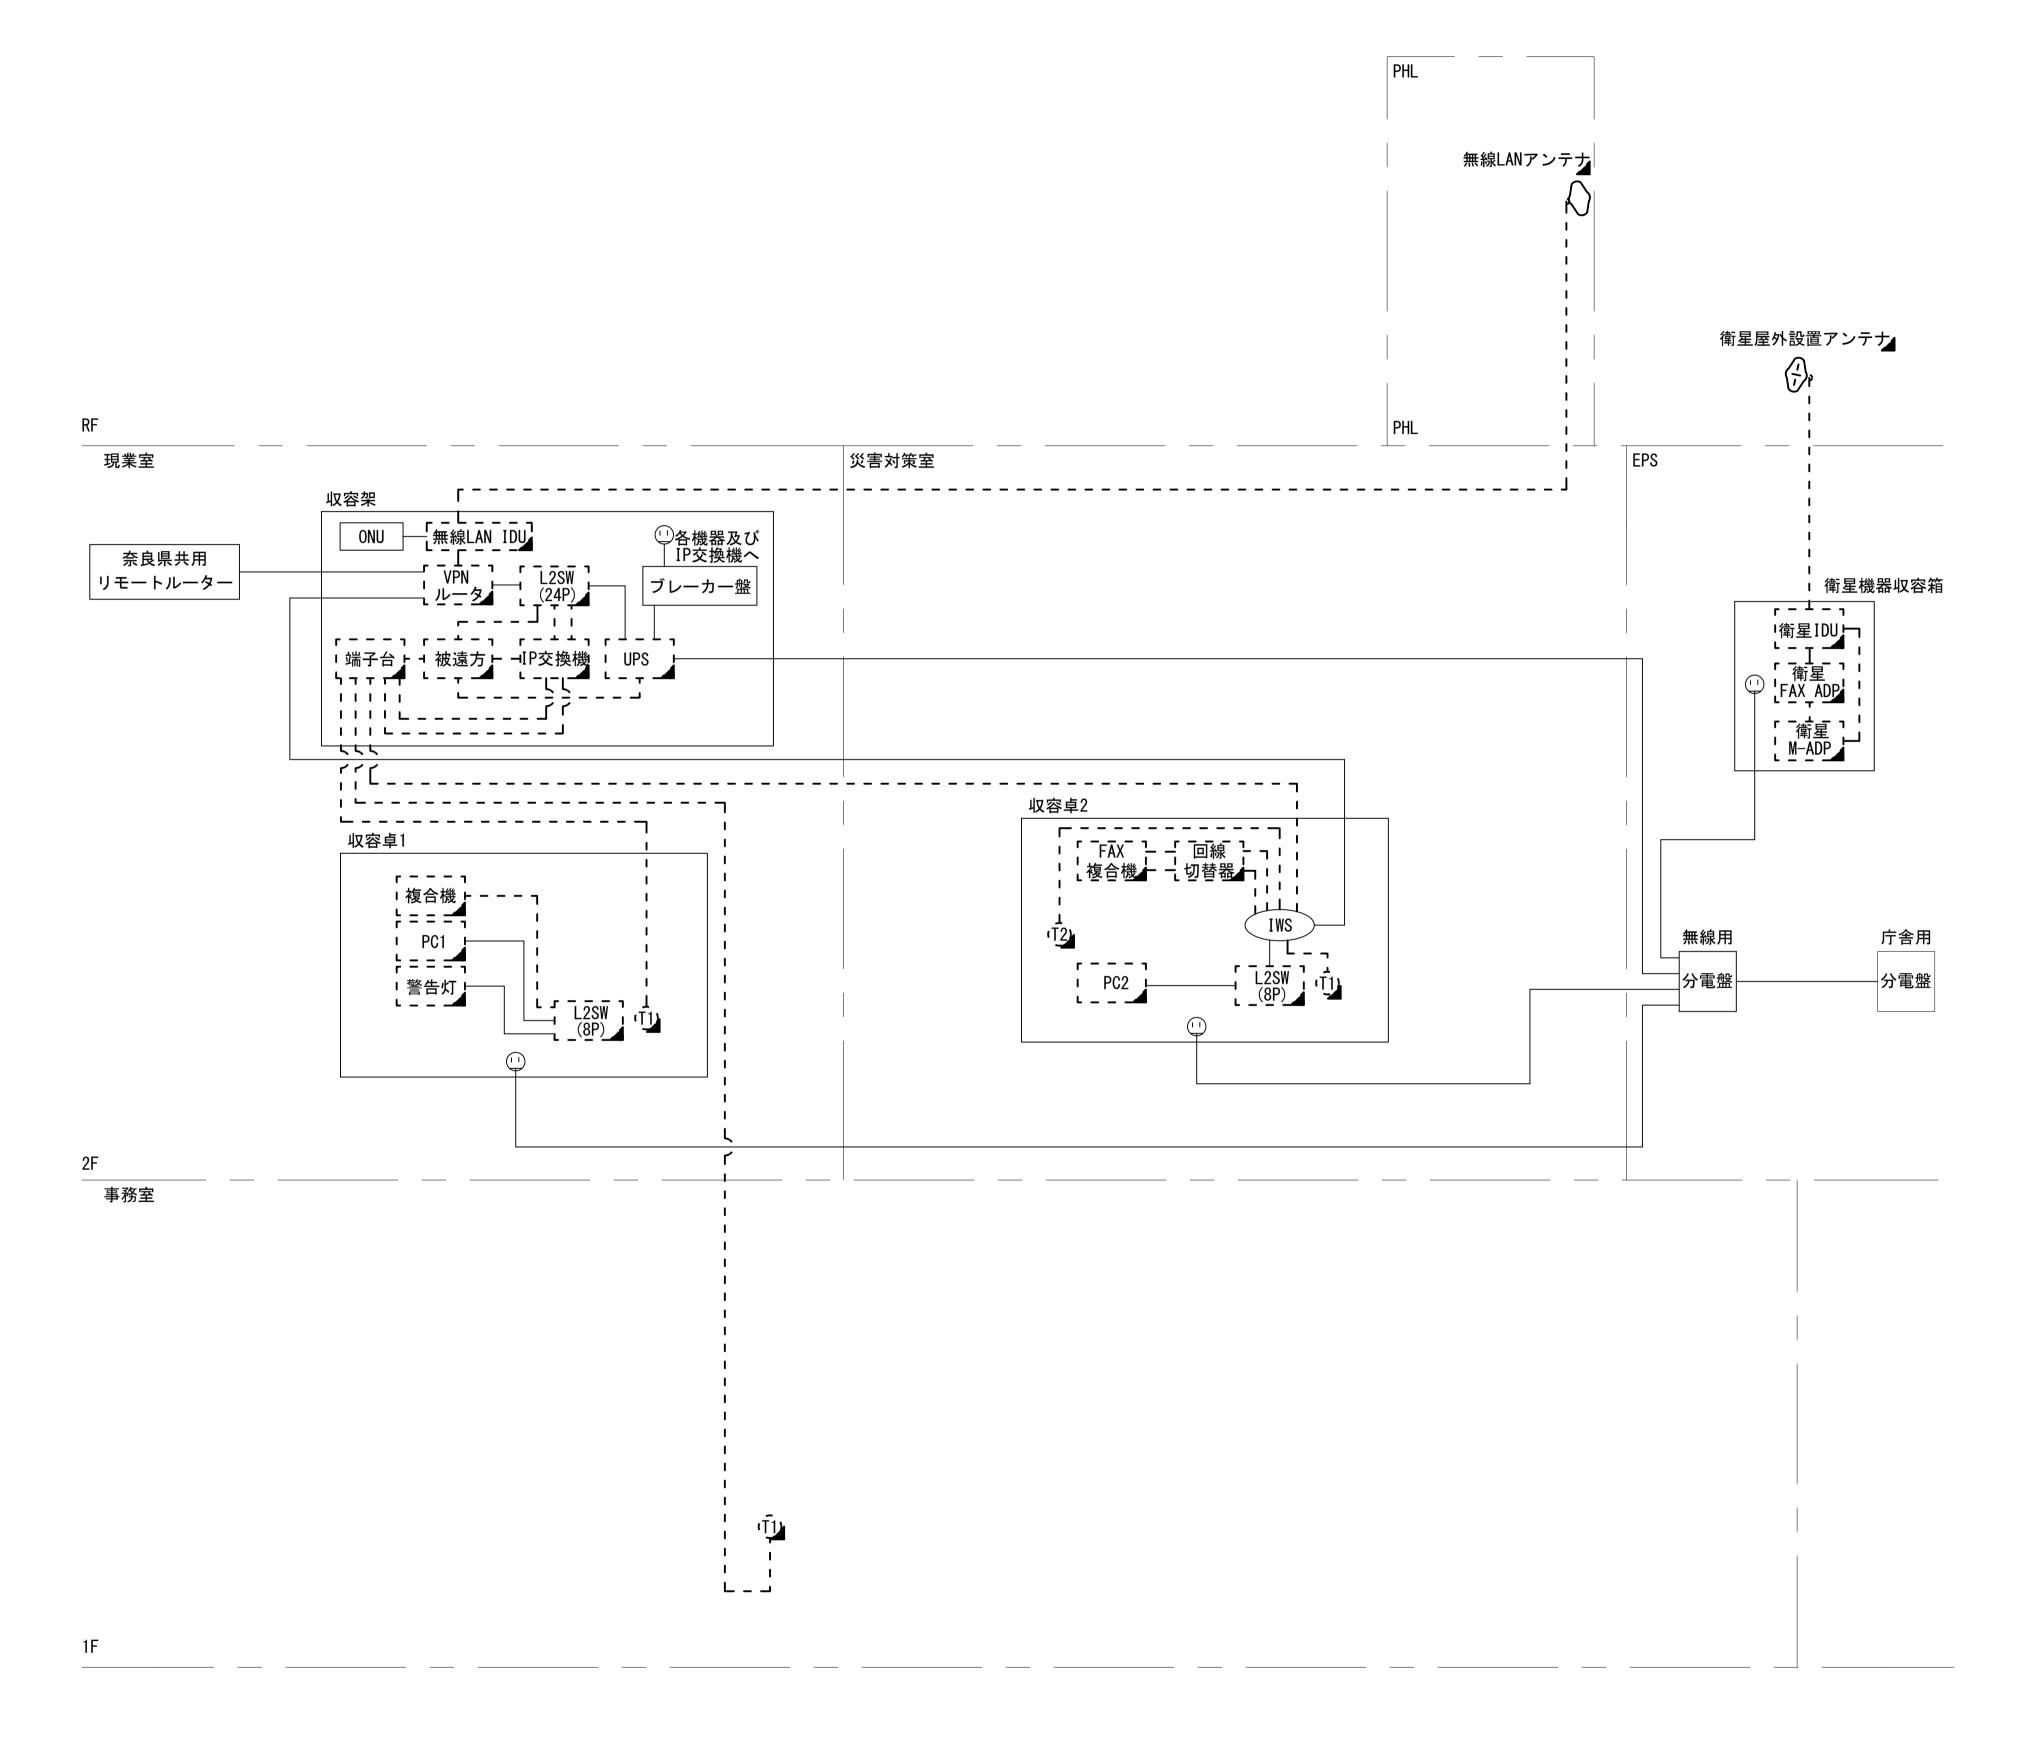


凡 例 ———	
:新設 [ ]:撤去	: 新設: 撤去
: 既設	: 既設

工事名	奈良県防災行政通信ネットワーク 衛星回線等再整備工事		
図面名	奈良地方気象台 系統図(撤去)		<b>4</b>
作成年月日	令和 6年 8月		
縮尺	NON	図面番号	11
会社名	株式会社東京建設コンサルタント 奈良県		ナルタント
事業者名			

### 奈良地方気象台 敷地平面図 (撤去)

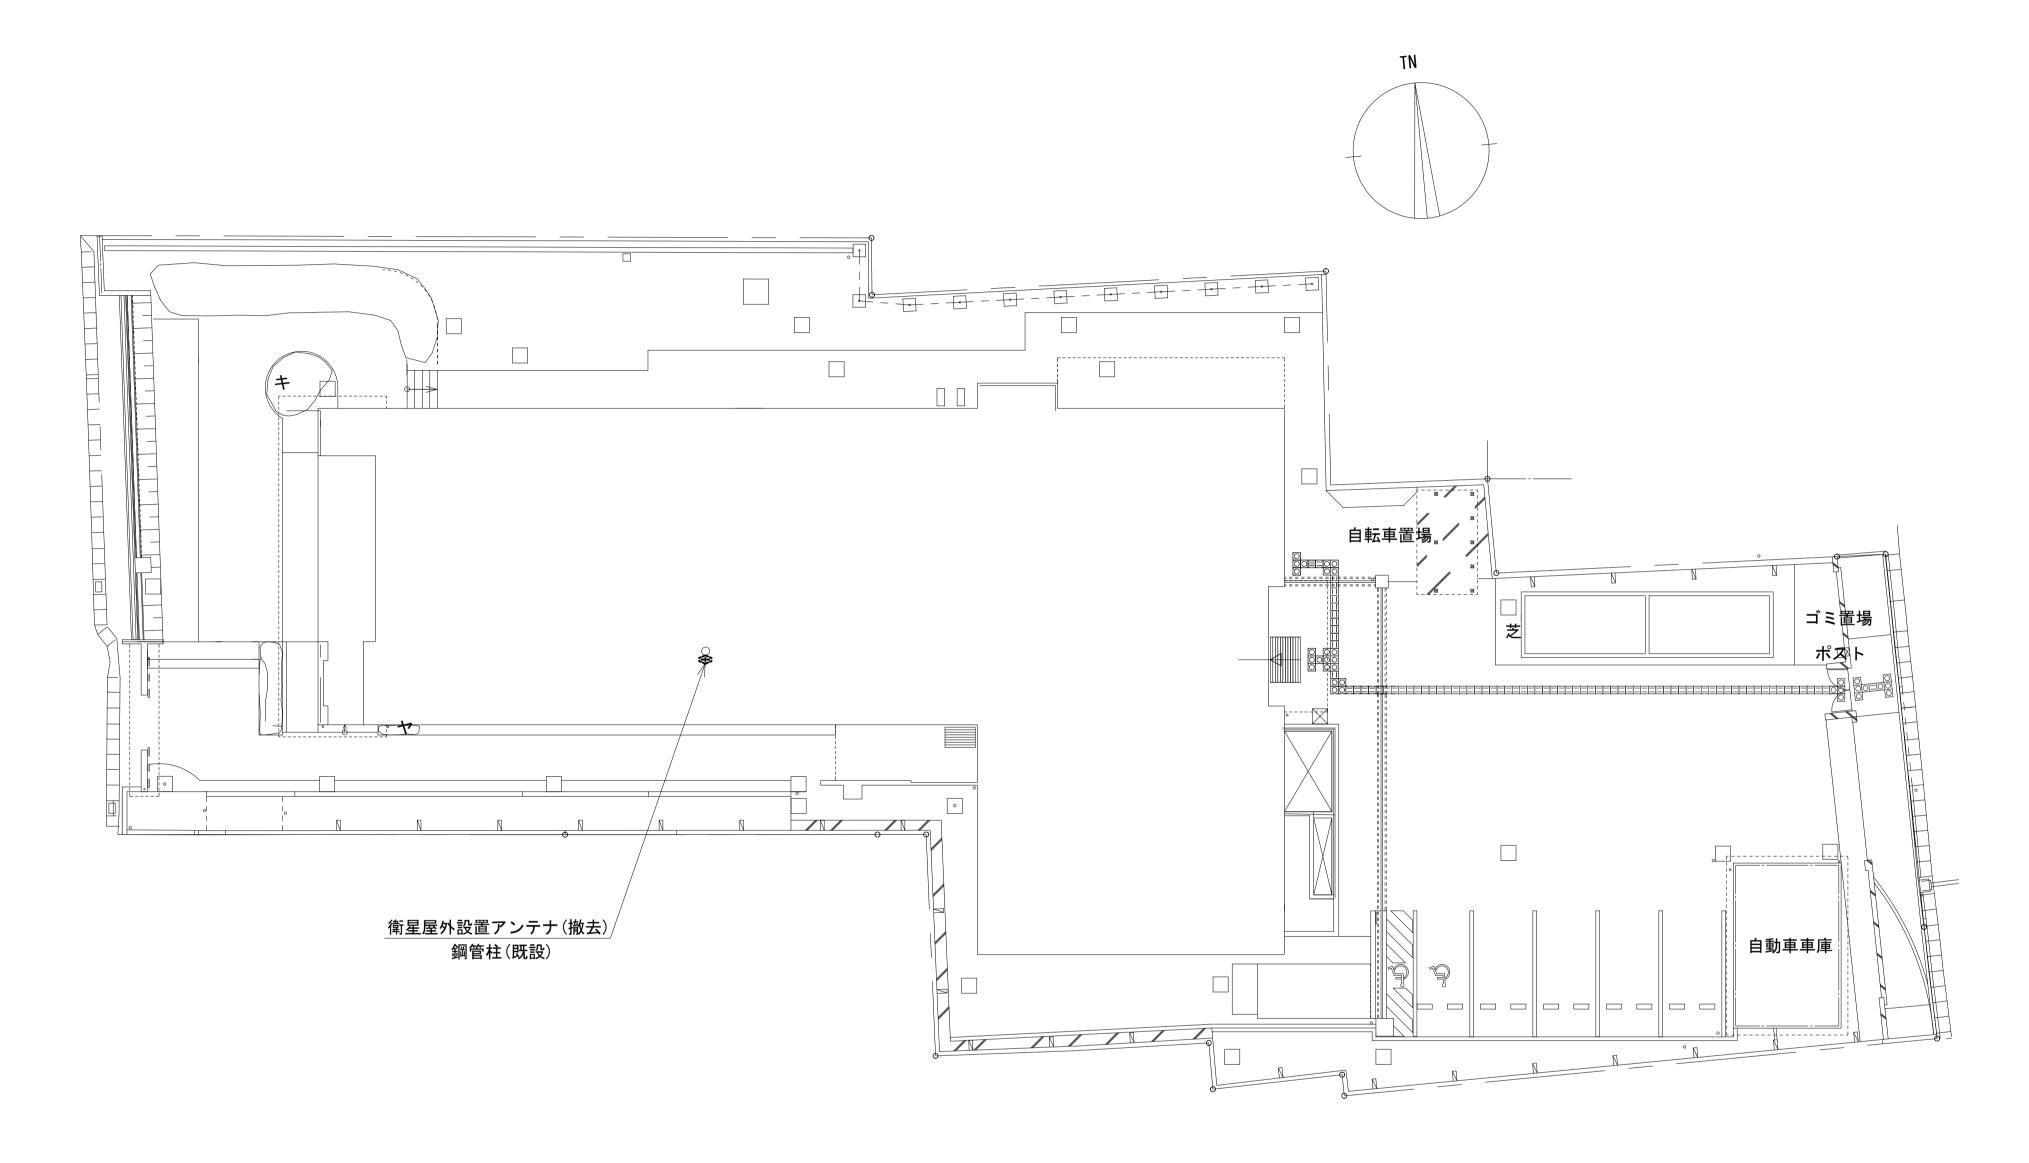


平面図(1:150)

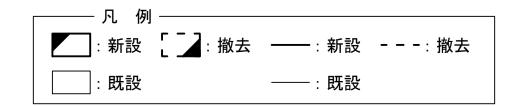


_				
	工事名	奈良県防災行政通信ネットワーク 衛星回線等再整備工事		
	図面名	奈良地方気象台 敷地平面図(撤去)		
11	₣成年月日	令和 6年 8月		
	縮尺	1:150	図面番号	12
	会社名	株式会社東京建設コンサルタント		
<b>=</b>	事業者名		奈良県	

## <u>奈良地方気象台 機器据付図</u> (撤去)

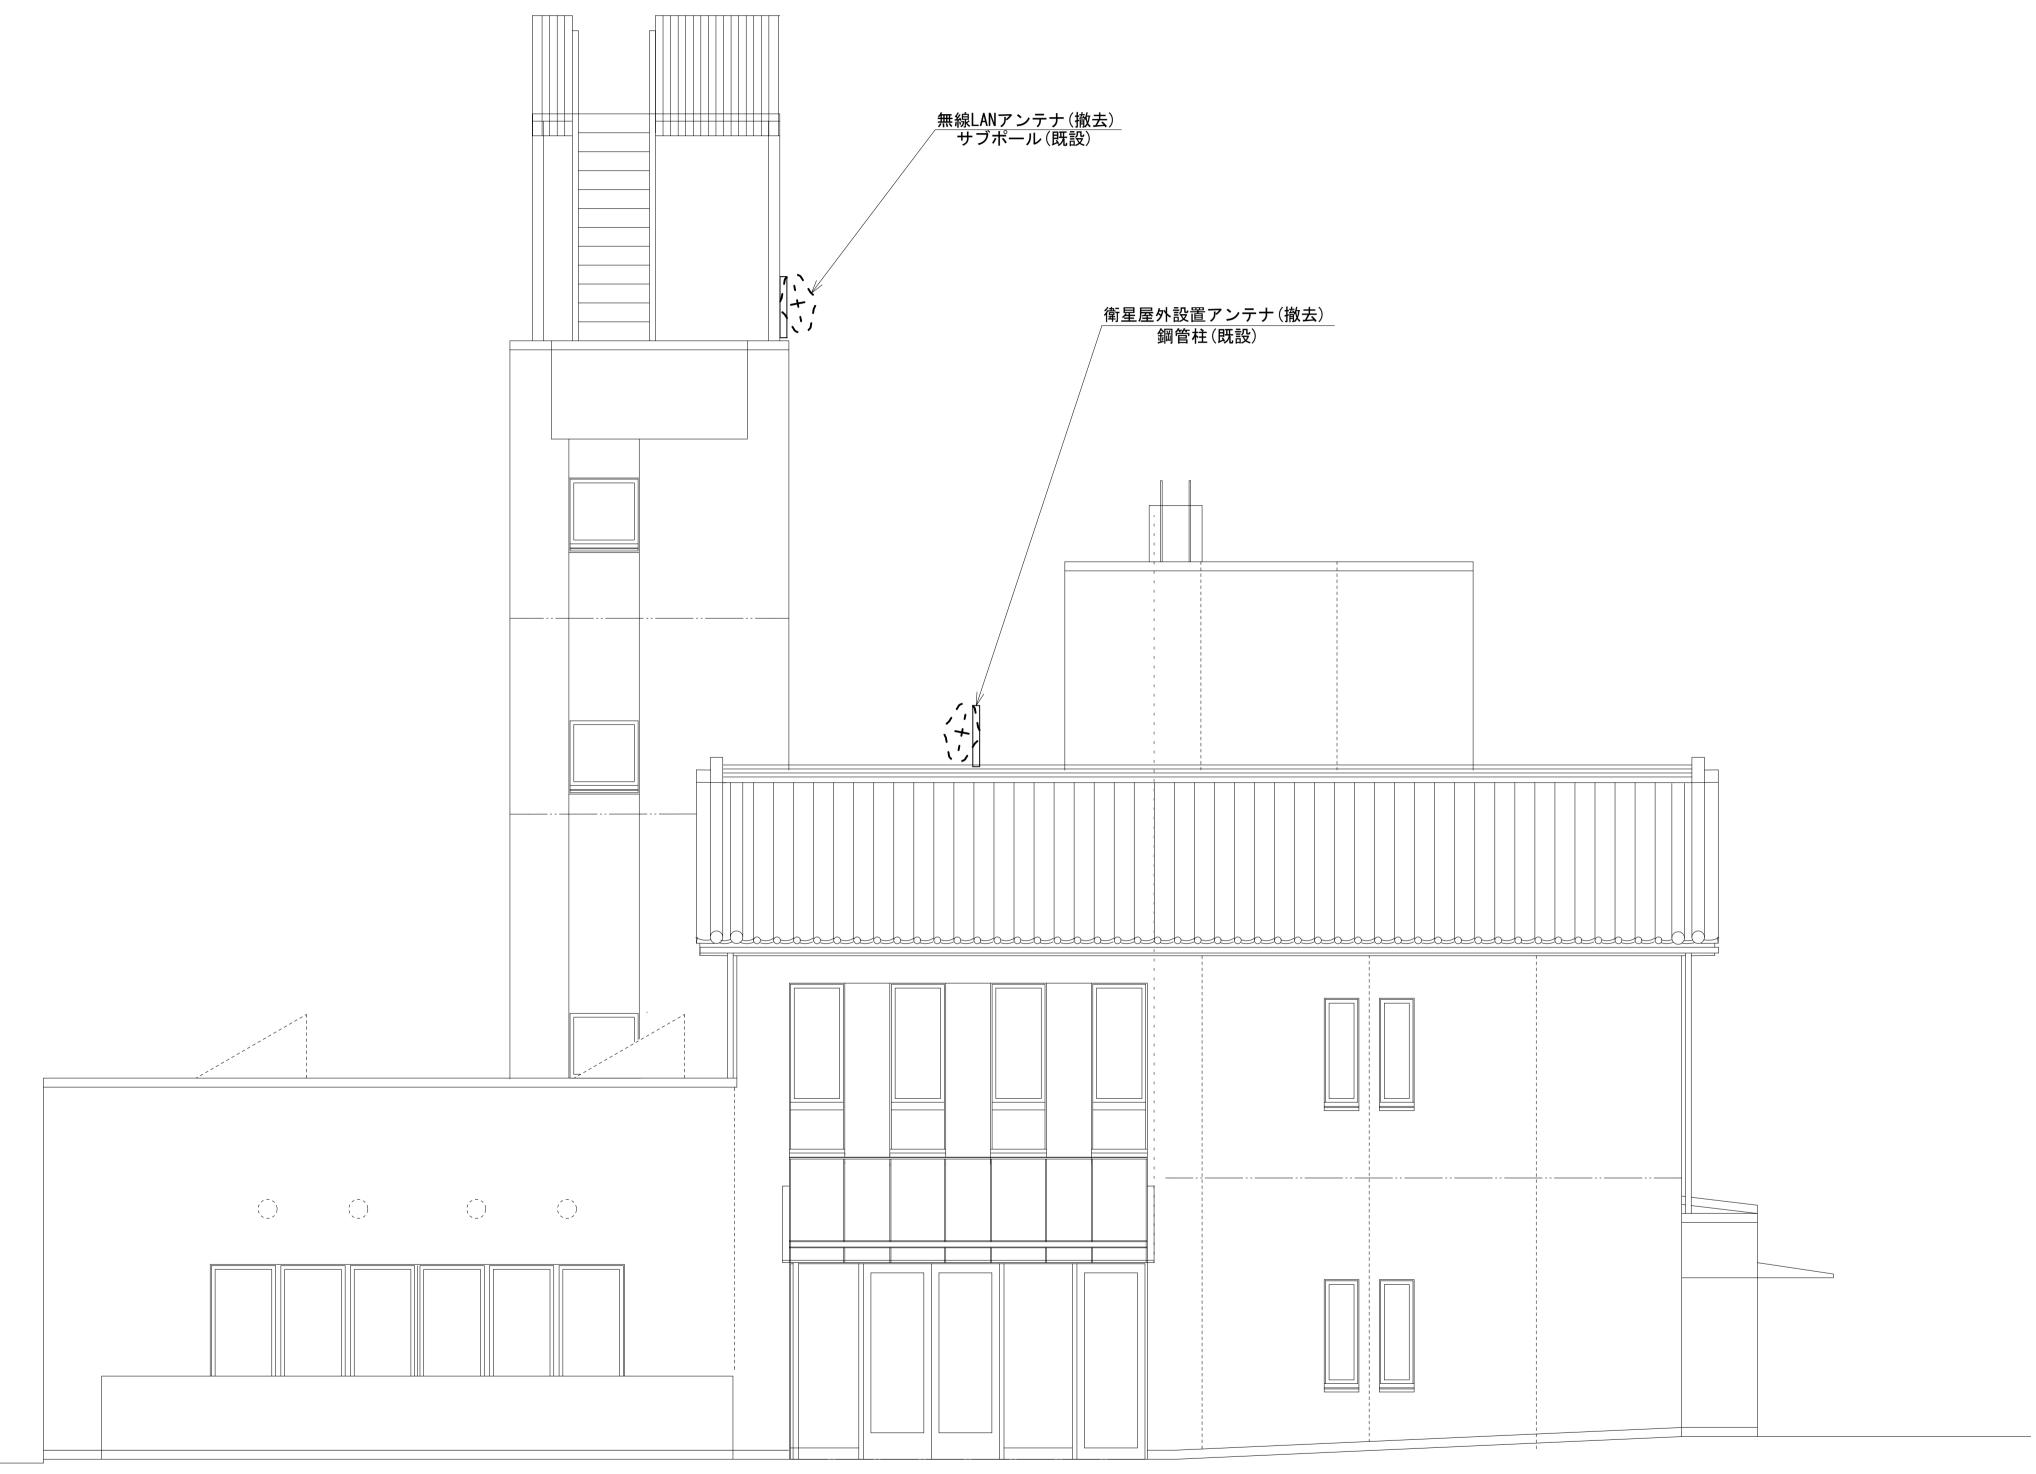


東側立面図(1:50)

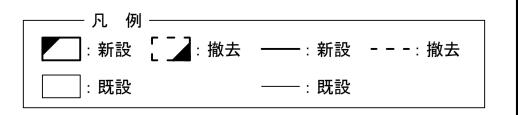

工事名	奈良県防災行政通信ネットワーク 衛星回線等再整備工事		
図面名	奈良地方気象台 機器据付図(撤去)		
作成年月日	令和 6年 8月		
縮尺	1:50	図面番号	13
会社名	株式会社東京建設コンサルタント		
事業者名	奈良県		

### 奈良県気象台 1F 機器配置図 (撤去)

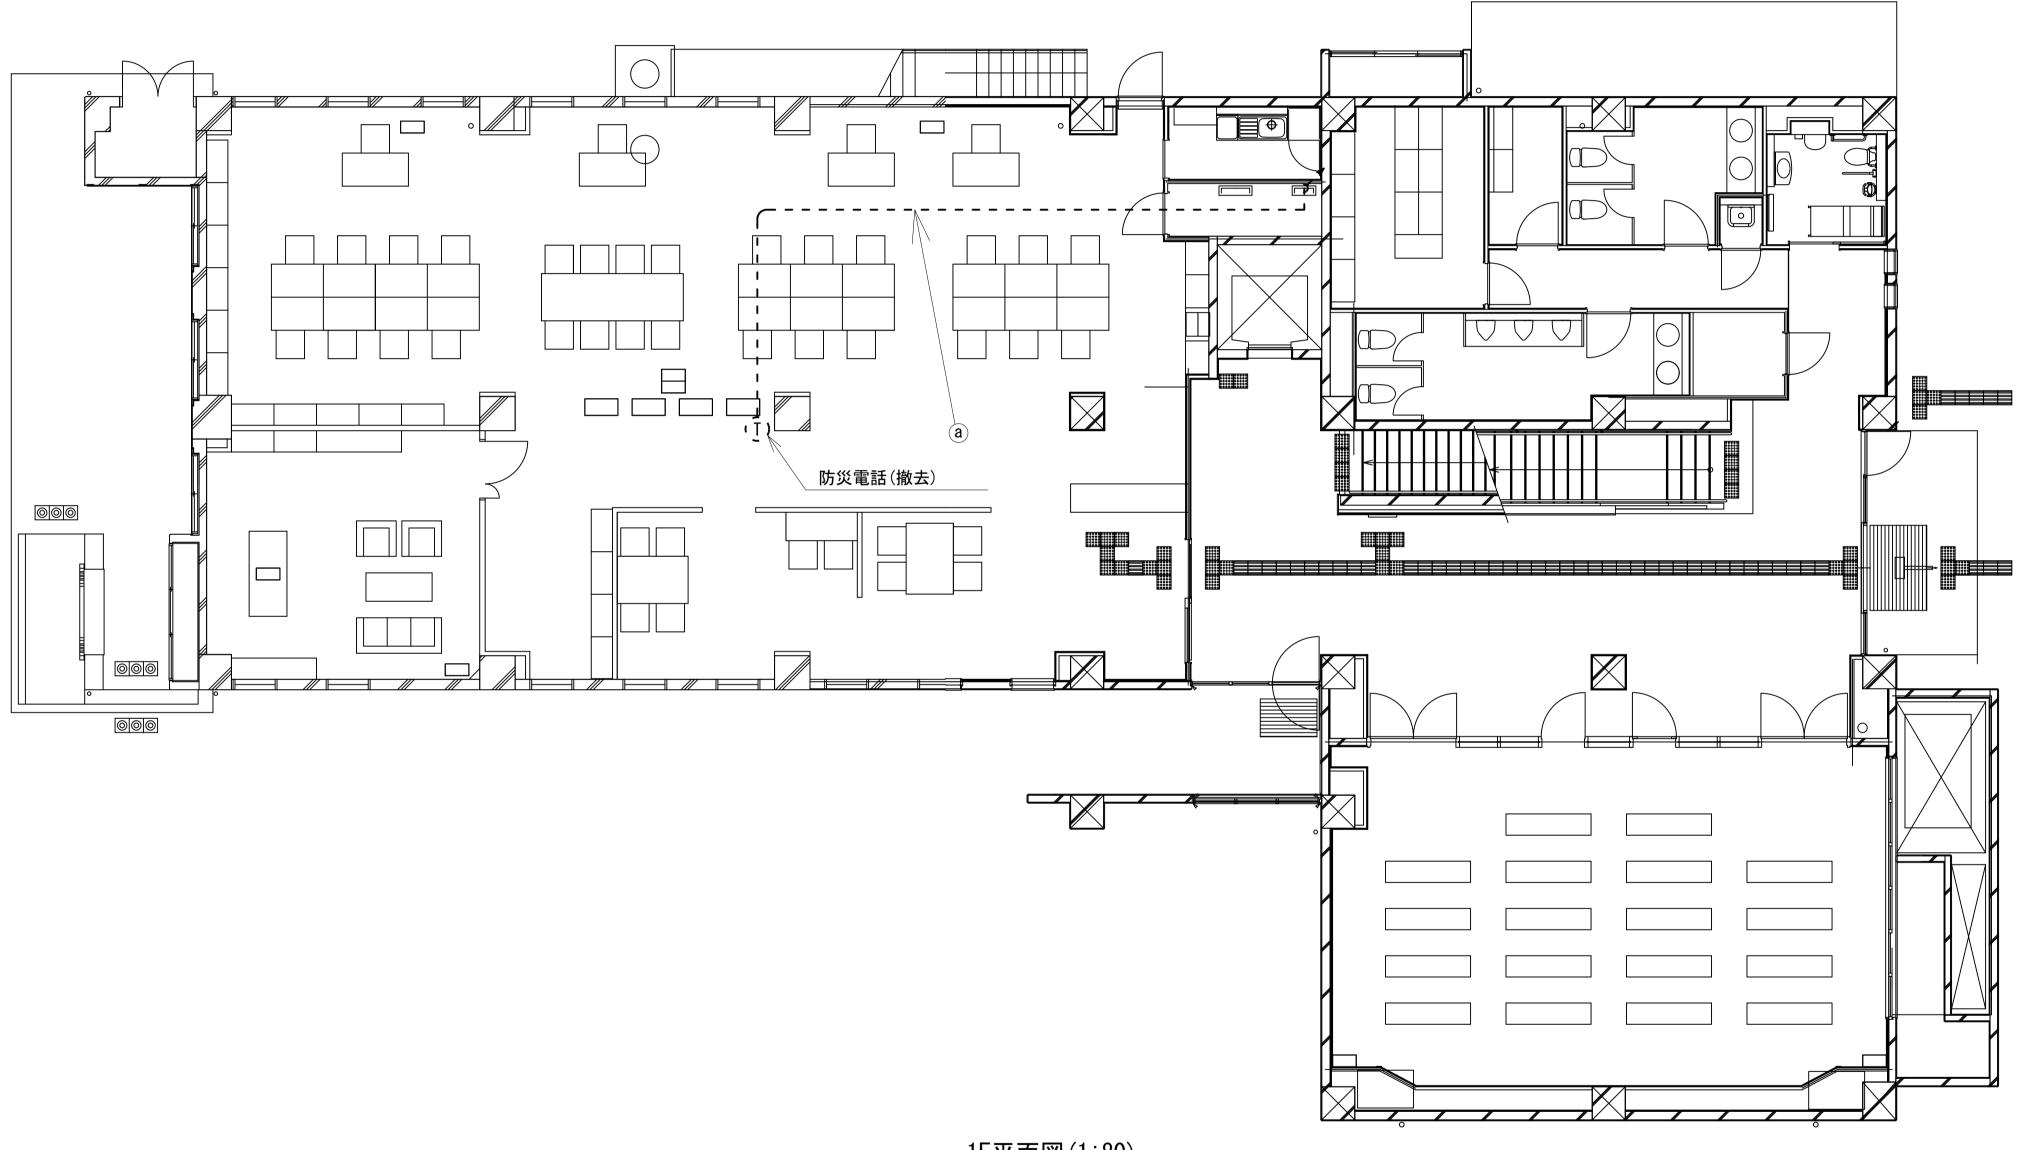

名称作業施工方法a 電話ケーブル0.5-4P撤去PF22(既設)

1F平面図(1:80)

凡 例 ————	
: 新設 [ ]: 撤去	: 新設: 撤去
: 既設	: 既設


工事名	奈良県防災行政通信ネットワーク 衛星回線等再整備工事		
図面名	奈良県気象台 1F 機器配置図(撤去)		
作成年月日	令和 6年 8月		
縮尺	1:80	図面番号	14
会社名	株式会社東京建設コンサルタント		
事業者名	奈良県		


### 奈良県気象台 2F 機器配置図 (撤去)

番号	名 称	備考
1	無線用分電盤	既設

番号	名称	備考
	衛星機器収容箱	既設
	衛星可搬端末	撤去
2	衛星FAXアダプター	撤去
	衛星ハンドセット	撤去
	マルチアダプター	撤去


	名称名称	作業	施工方法	
<u>a</u>	外部アンテナ接続用ケーブル	撤去	ケーブルラック(既設)	
	電子ボタン電話用ケーブル0.5-4P×2	撤去	PF36(既設)	
<b>h</b>	CE8sq-3C × 2	既設	PF42(既設)	
<b>b</b> )	CE5. 5sq-3C	既設	PF36(既設)	
	CE5. 5sq-3C	既設	PF36(既設)	
	電子ボタン電話用ケーブル0.5-4P	撤去	PF36(既設)	
	屋外LANケーブル	撤去	PF28(既設)	
	IE3. 5sq	既設		
<b>c</b>	CE8sq-3C × 2	既設	PF42(既設)	
	CE5. 5sq-3C	既設	PF36(既設)	
	EM-UTPO. 5-4P	既設	PF22(既設)	
	FCPEV-S0. 65-10P	既設		
	CE5. 5sq-3C	既設	PF36(既設)	
	EM-UTPO. 5-4P	既設	PF22(既設)	
$\bigcirc$	FCPEV-S0. 65-10P	既設		
	屋外LANケーブル	撤去	PF28(既設)	
	IE3. 5sq	既設		
<b>e</b>	屋外LANケーブル	撤去	≖1 <i>6</i> 5 / PIT ∋Ω\	
	IE3. 5sq	既設	配管(既設)	

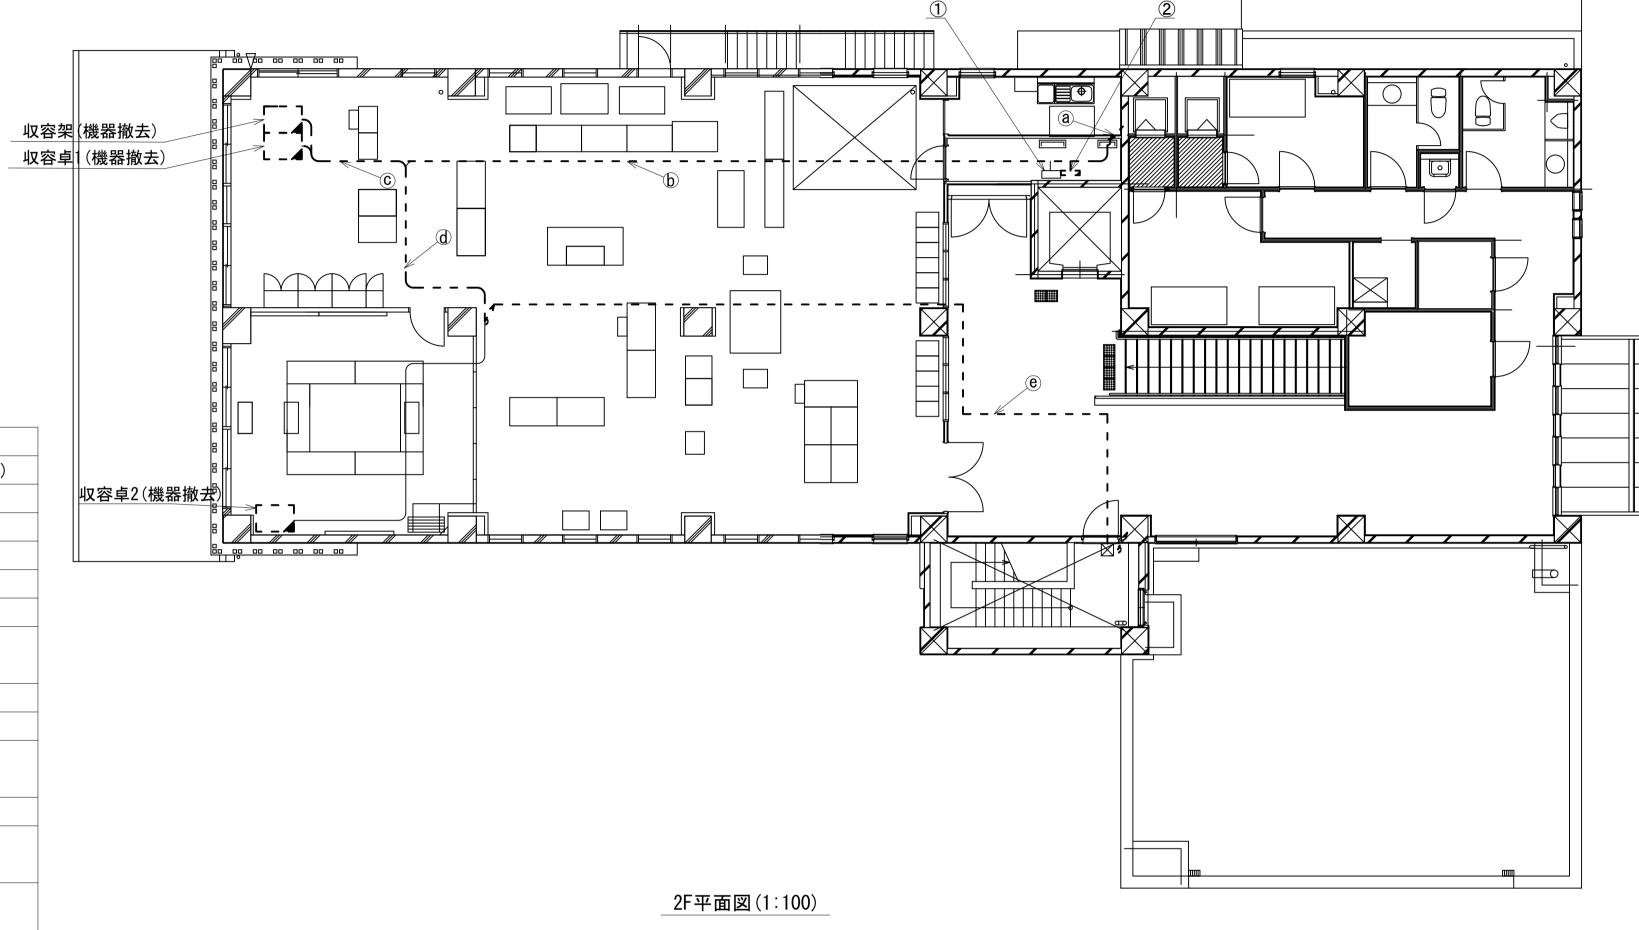

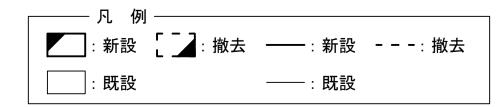


工事名	奈良県防災行政通信ネットワーク 衛星回線等再整備工事		
図面名	奈良県気象台 2F 機器配置図(撤去)		
作成年月日	令和 6年 8月		
縮尺	1:100	図面番号	15
会社名	株式会社東京建設コンサルタント		
事業者名	奈良県		

### 奈良地方気象台 RF 機器配置図 (撤去)

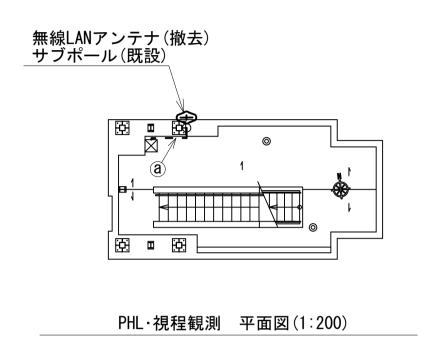




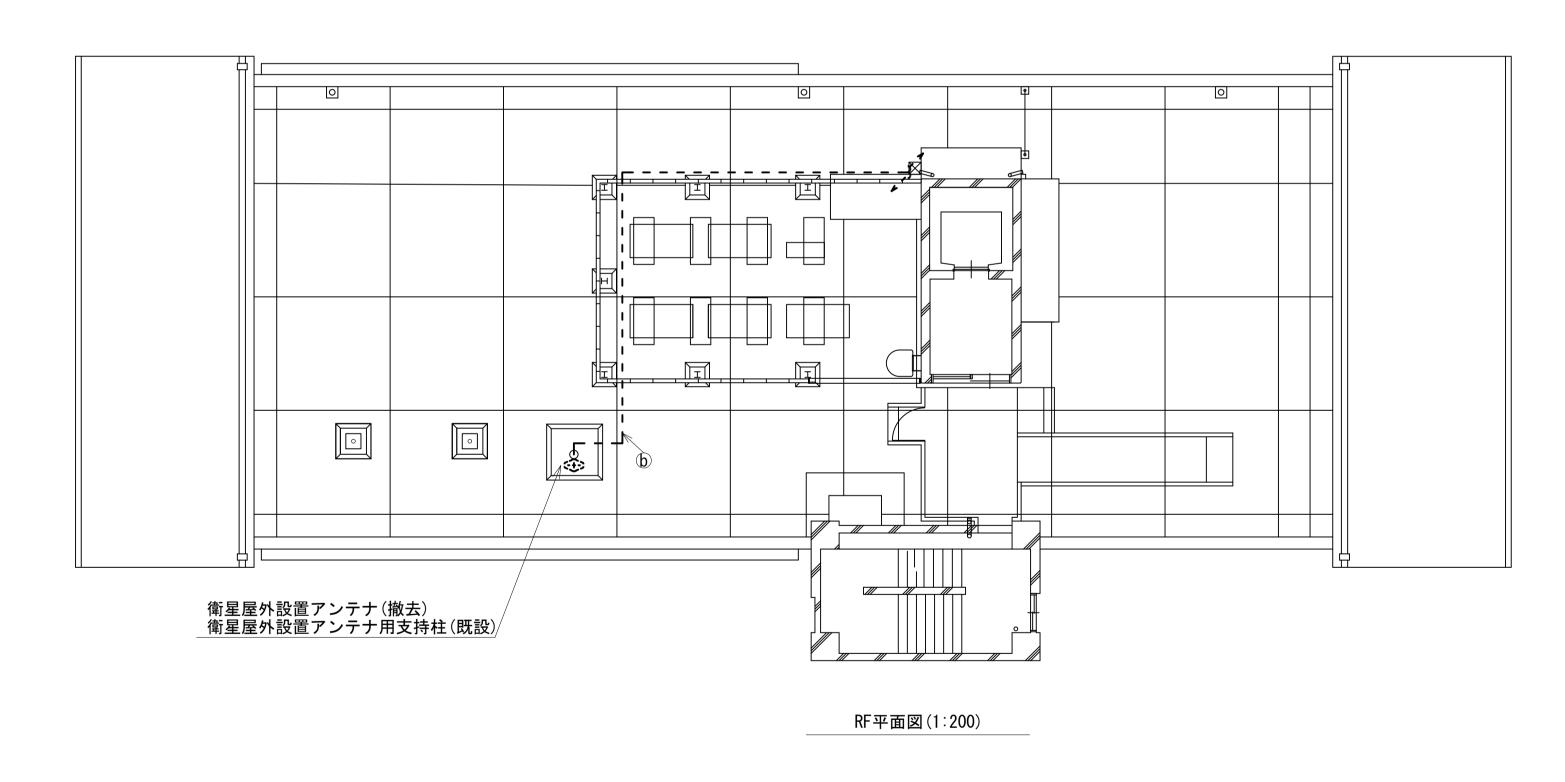


┌──── 凡 例 ───	
: 新設 [ ]: 撤去	: 新設: 撤去
: 既設	: 既設


工事名	奈良県防災行政通信ネットワーク 衛星回線等再整備工事 奈良地方気象台 RF 機器配置図(撤去) 令和 6年 8月		
図面名			
作成年月日			
縮尺	1:200	図面番号	16
会社名 株式会社東京建設コンサルタ			サルタント
事業者名	奈良県		

#### 奈良地方気象台 2F 現業室 災害対策室 機器配置図 (撤去)

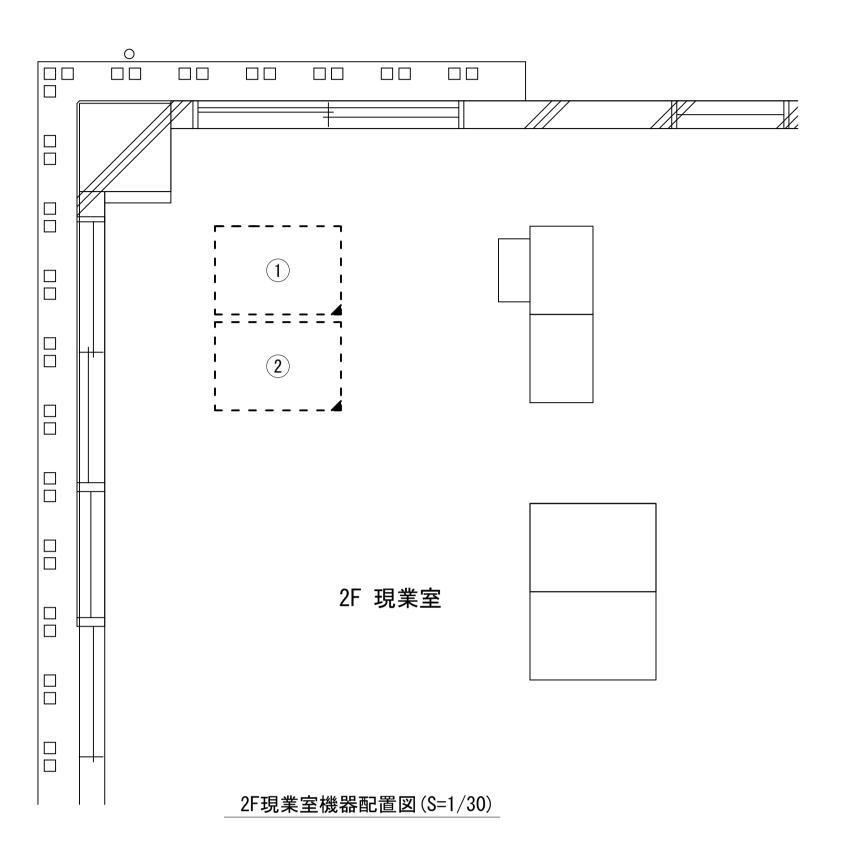

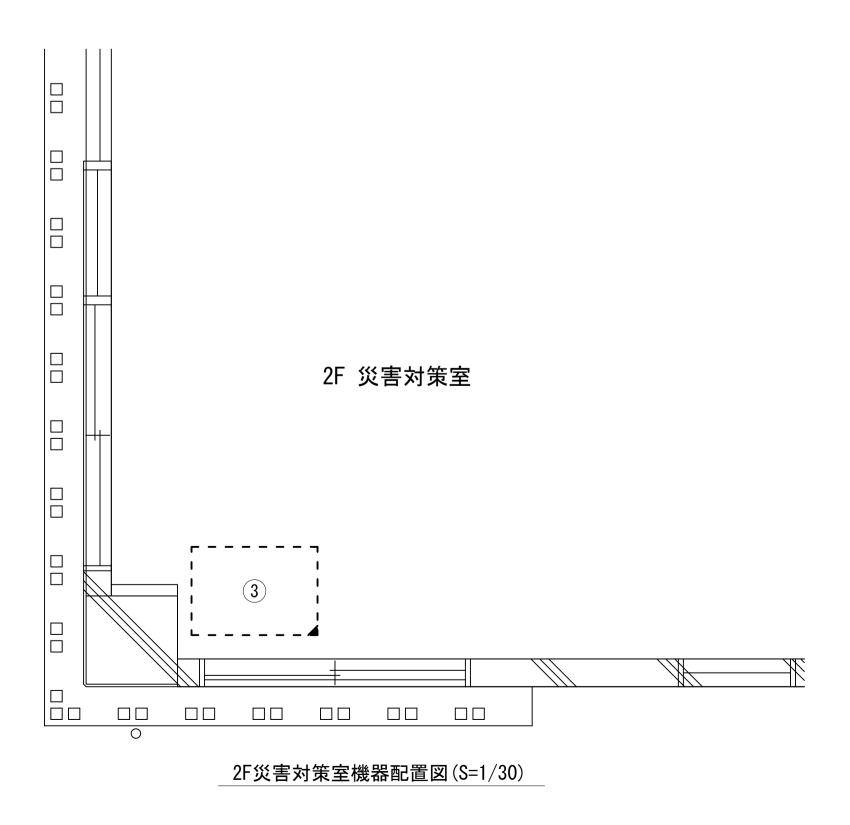




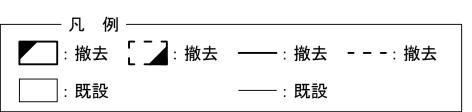

工事名	奈良県防災行政通信ネットワーク 衛星回線等再整備工事		
図面名	奈良地方気象台 2F 現業室 災害対策室 機器配置図 令和 6年 8月		
作成年月日			
縮尺	1:30	図面番号	17
会社名			
事業者名			

#### 奈良地方気象台 配線系統図 (撤去)

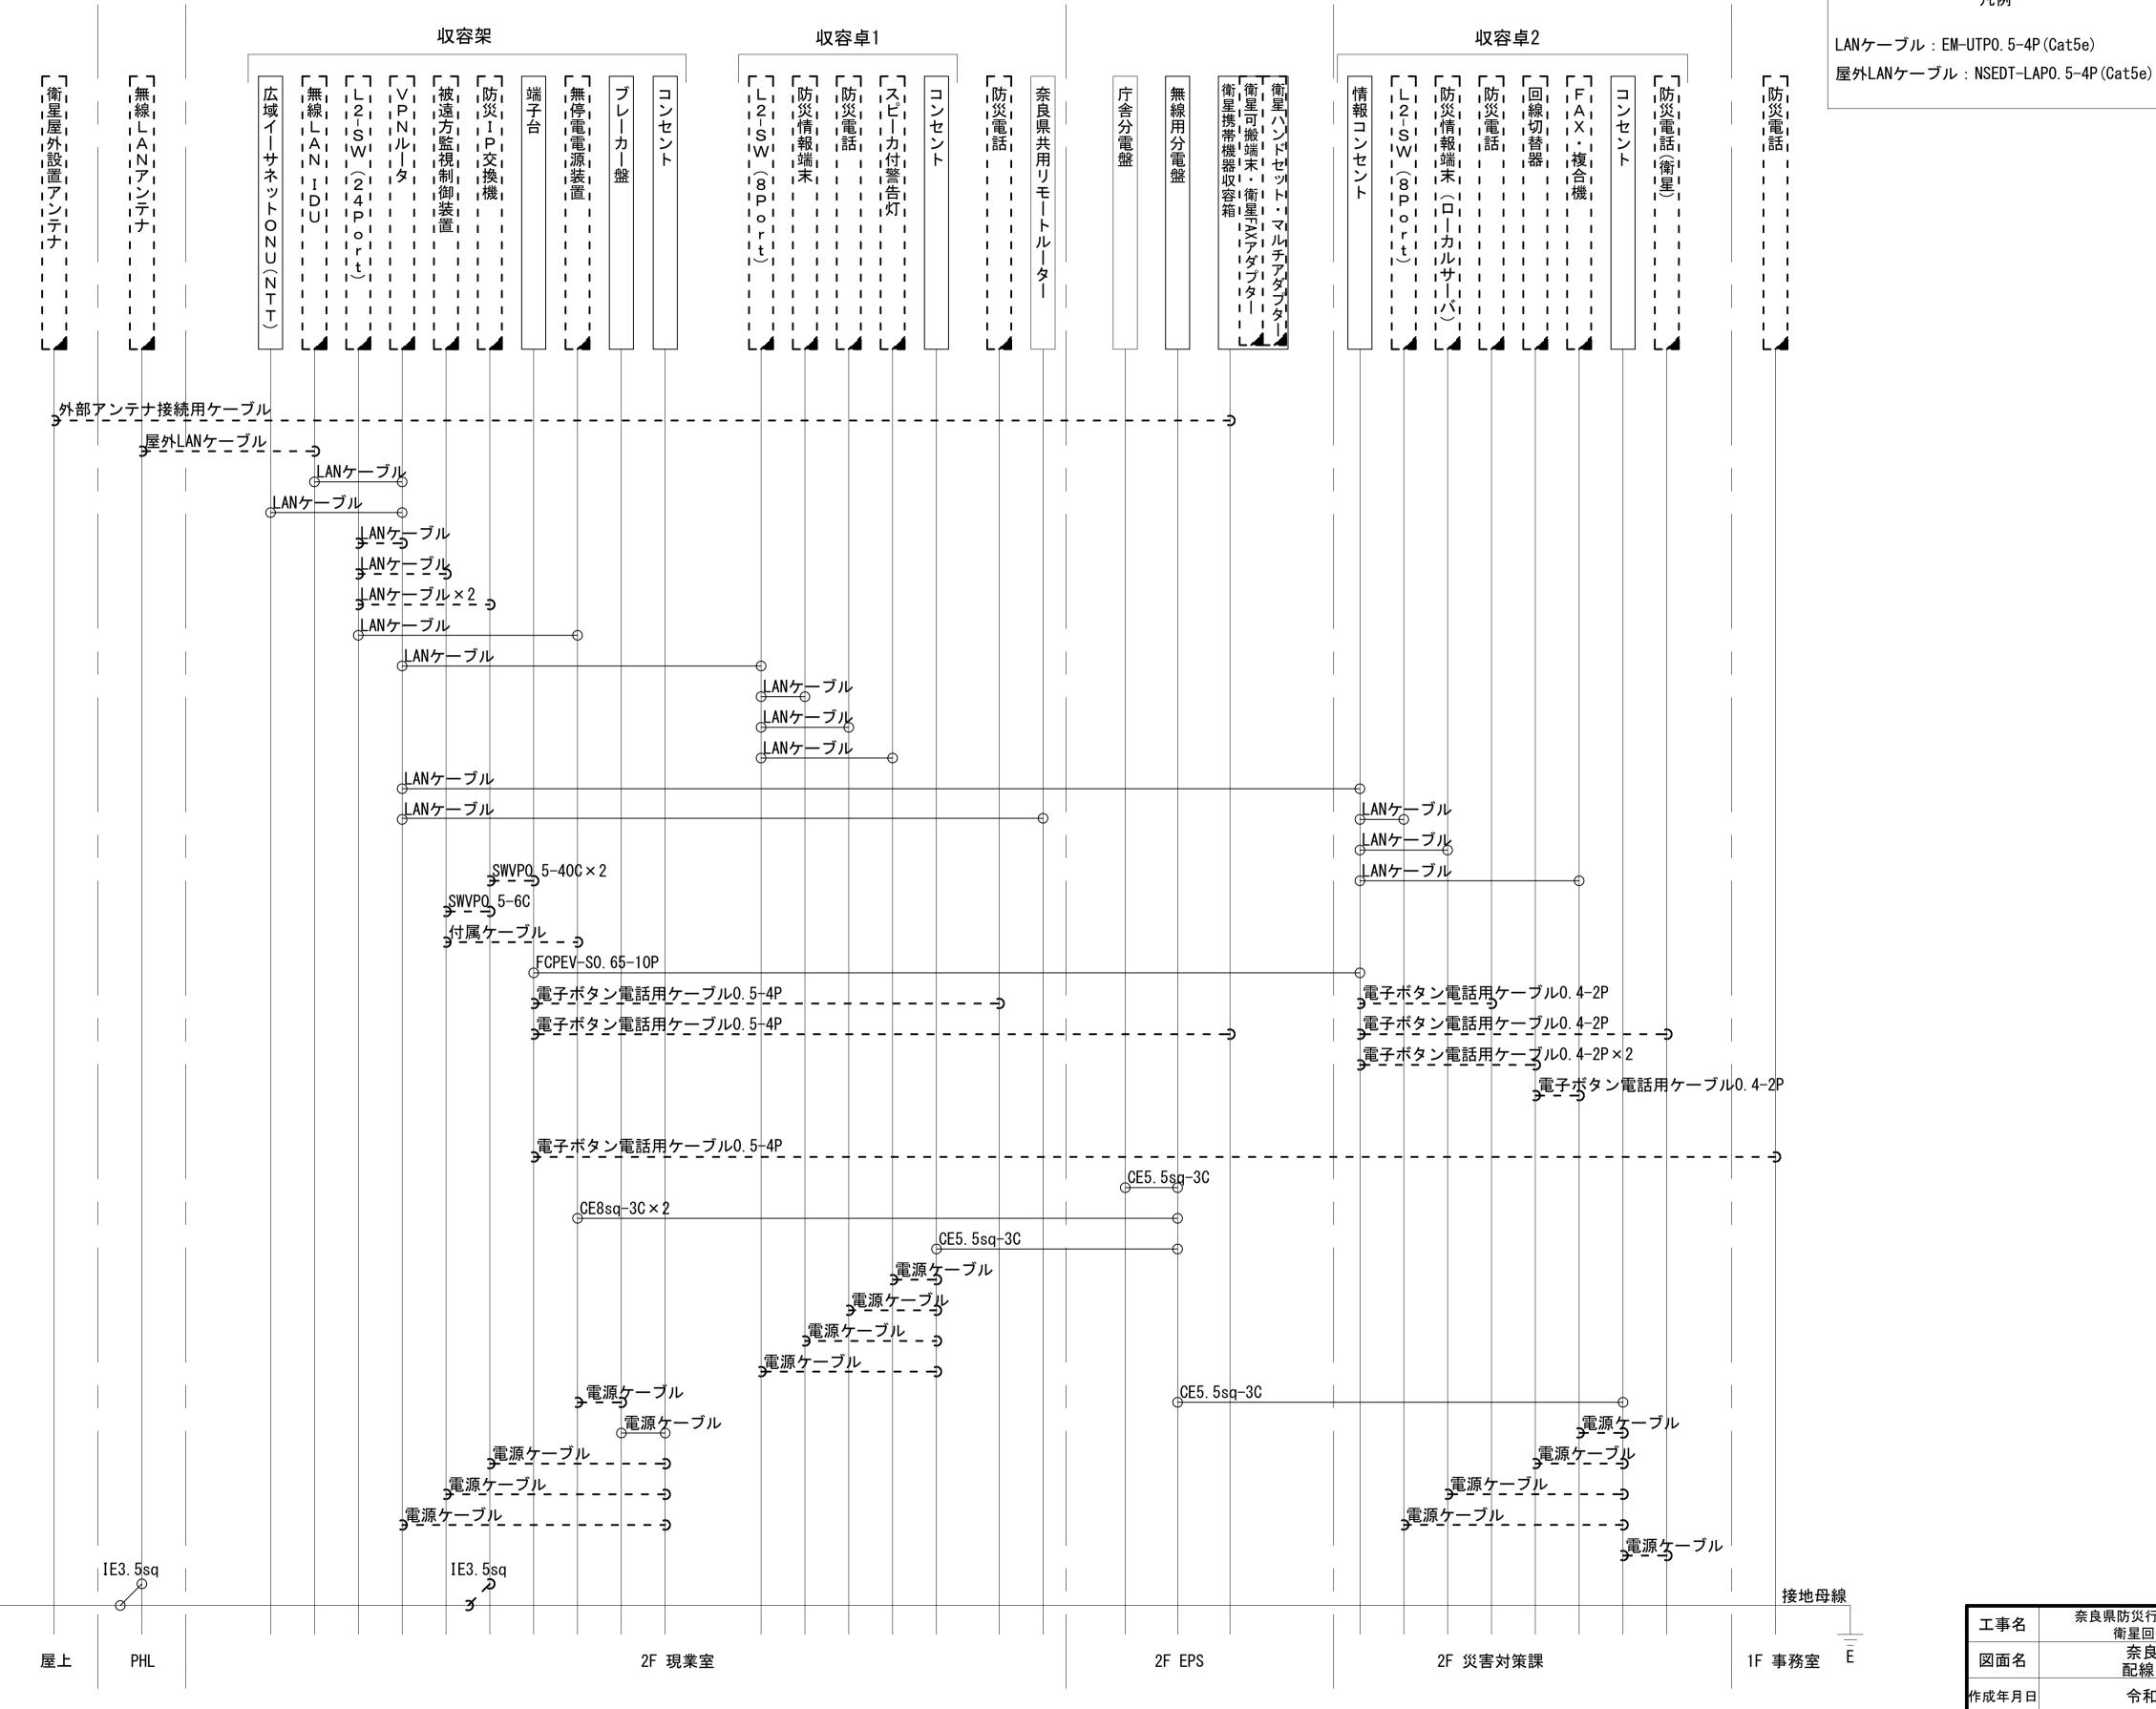

工事名奈良県防災行政通信ネットワーク 衛星回線等再整備工事図面名奈良地方気象台 配線系統図(撤去)作成年月日令和 6年 8月縮尺NON図面番号18会社名株式会社東京建設コンサルタント事業者名奈良県

: 新設 [ ]: 撤去 --: 撤去

----: 既設

:既設